

## Gesamtnetz 31.12.2013 STRECKENBELASTUNG UND FAHRLIESTUNG - GESAMTVERKEHR IN KFZ24H DTV (INDEX 1990=100)

## VERTEC

BAB	von	nach	Typ	Abschn.-nummer	Länge 2013	2009	2010	Faktoren	2011	2012	2013	2005	2006	2008	2009	2010	Bei. nach Korr. bis 2010			2010 LZZ	2012 SVZ	2013 SVZ	Jährliche Fahrzeugkilometer in Millionen					
																	2009	2010	2011	2012	2013	2010	2012	2013				
A	6	6610018 AS WALDMOHR	6610011 AS BR-MEISAU	1	10	57,788	1.039	0,983	0,981	« 1.021	0,988	« 1.021	36,278	37,023	36,276	36,475	« 36,900	37,259	« 36,863	36,786	36,099	« 36,863	78,0	78,7	77,2	76,5	77,9	
A	6	6610011 AS BR-MEISAU	6610014 AK LANDSTUHL	1	20	7,077	0,939	1.139	« 1.005	0,975	1.001	40,204	40,234	40,204	39,664	41,000	42,412	42,427	41,548	41,575	105,9	109,6	110,1	107,6	107,4			
A	6	651034 AK LANDSTUHL	651038 AS LANDSTUHL	1	30	2,405	1,000	1,008	« 0,974	0,987	0,987	56,178	57,593	56,178	56,114	58,300	59,454	59,454	59,454	58,678	58,501	51,6	52,2	52,6	51,7	51,4		
A	6	651038 AS LANDSTUHL	6511029 AS KL-EINS.HOF	1	40	7,309	1.011	« 1.034	« 1.012	0,984	« 0,983	56,314	57,291	56,314	59,918	60,588	62,657	62,657	62,390	61,963	161,6	167,2	169,1	166,9	165,3			
A	6	6511029 AS KL-EINS.HOF	6512054 AS KL-WEST	1	50	3,350	1,012	« 1.036	« 1.009	0,986	« 0,983	57,291	57,291	57,291	57,291	57,291	65,042	65,042	65,042	64,778	64,287	88,2	91,4	92,2	91,2	90,3		
A	6	6512054 AS KL-WEST	6512017 AD KL-OEST	1	60	7,984	1.006	« 1.041	« 1.005	0,981	« 1.000	55,368	55,425	55,368	55,988	56,314	58,617	58,617	58,644	58,644	58,617	58,617	58,617	57,813	57,835	57,813	57,813	57,835
A	6	6512017 AD KL-OEST	6512031 MA KAISERSLT	1	70	1,401	1.003	« 1.023	0,995	0,986	« 0,986	38,656	38,466	38,656	38,466	38,466	33,426	33,517	34,275	34,275	34,275	34,275	34,275	33,125	33,125	33,125	33,125	33,125
A	6	6512031 MA KAISERSLT	6513005 AS ENKENBACH	1	80	6,990	0,997	1,033	0,990	0,996	0,996	35,373	35,373	35,373	35,685	35,421	38,348	38,348	38,348	38,348	38,348	38,902	38,771	38,771	38,771	38,771		
A	6	6513005 AS ENKENBACH	6414042 AS WATTENH.	1	90	13,452	0,992	« 1.043	0,985	0,989	0,987	34,693	34,693	34,693	32,473	32,223	33,610	33,610	33,610	33,610	33,610	32,098	31,993	31,993	31,993	31,993		
A	6	6414042 AS WATTENH.	6415020 AS GRUENST.	1	100	9,445	1,001	« 1.031	« 0,992	0,989	« 1.014	38,831	38,831	38,831	36,357	36,357	37,510	37,510	37,510	37,510	37,510	37,519	37,519	37,519	37,519	37,519		
A	6	6415020 AS GRUENST.	6415032 AK FRANKENT.	1	110	9,876	0,987	« 1.035	« 1.001	0,989	« 1.005	47,733	47,846	47,733	47,846	47,793	44,564	44,440	44,440	44,440	44,440	45,975	45,975	45,975	45,975	45,975		
A	6	6415032 AK FRANKENT.	6416203 AS FRANKENT.	1	120	2,890	1,019	« 1.012	« 1.029	0,989	« 0,986	44,886	44,886	44,886	44,898	44,898	44,896	44,896	44,896	44,896	44,896	43,689	44,443	44,443	44,443	44,443		
A	6	6416203 AS FRANKENT.	6416224 KR LUDWIGSH. (B9)	1	130	3,219	1,023	« 1,007	« 1,007	0,989	« 0,984	44,733	44,733	44,733	44,713	44,713	42,740	42,740	42,740	42,740	42,740	43,057	43,057	43,057	43,057	43,057		
A	6	6416224 KR LUDWIGSH. (B9)	6416008 LANDESGRENZE	1	140	1,811	1,026	« 1,009	« 1,039	0,989	« 1,031	57,605	57,621	57,605	54,674	56,302	56,302	56,302	56,302	56,302	56,844	56,844	56,844	56,844	56,844			
Fahrlieistung						83,107																						
Länge 31.12.a.J.																												
DTV																												
Index																												
A	8	6709011 LANDESGRENZE	6710070 AS ZW. ERNSTW.	1	10	0,968	1,045	0,968	1,021	0,987	0,985	33,124	33,124	33,124	34,812	35,612	33,512	34,113	33,592	33,592	11,3	10,6	10,8	10,6	10,6			
A	8	6710070 AS ZW. ERNSTW.	6710071 AS ZW. ERNSTW.	1	20	1,066	1,045	0,968	1,021	0,987	0,985	32,611	32,611	32,611	33,756	34,411	32,181	32,181	32,258	32,258	13,4	12,5	12,8	12,6	12,6			
A	8	6710071 AS ZW. ERNSTW.	6710033 AS ZWEIBR.	1	30	0,990	1,045	0,968	1,021	0,987	0,985	29,321	29,321	29,321	31,968	33,060	31,585	31,585	31,661	31,661	11,9	11,4	11,7	11,4	11,4			
A	8	6710033 AS ZWEIBR.	6710066 AS ZW.-IXHEIM	1	40	1,630	1,045	0,968	1,021	0,987	0,985	25,049	25,049	25,049	27,080	26,599	26,599	26,599	27,076	28,663	23,723	24,168	23,725	23,725	23,725			
A	8	6710066 AS ZW.-IXHEIM	6710067 AS CONTWIG	1	50	3,458	1,045	« 0,968	« 1,021	0,987	« 0,985	20,719	20,719	20,719	23,438	24,484	23,725	23,725	23,725	23,725	23,725	24,168	23,725	23,725	23,725	23,725		
A	8	6710067 AS CONTWIG	6710068 AS WALSHS.	1	60	5,940	1,045	0,968	1,021	0,987	0,985	20,914	20,914	20,914	21,753	22,223	20,831	21,205	20,881	20,881	48,2	45,2	46,1	45,3	45,3			
A	8	6710068 AS WALSHS.	6711076 UEBERGANG A62	3	70	4,800	1,045	0,969	1,021	0,987	0,985	18,157	18,157	18,157	19,520	20,104	19,059	19,442	19,145	19,145	36,0	34,2	34,9	34,2	34,2			
A	8	6711076 UEBERGANG A62	6711072 UEBERGANG A62	3	80	E	1,008	1,045	0,969	1,021	0,987	0,985	9,078	9,078	9,078	9,760	10,052	9,550	9,721	9,573	9,573	3,1	3,0	3,6	3,5	3,5		
A	8	6711072 UEBERGANG A62	6711073 UEBERGANG A62	3	90	E	0,768	1,045	0,969	1,021	0,987	0,985	9,078	9,078	9,078	9,760	10,052	9,550	9,721	9,573	9,573	3,4	3,2	3,3	2,7	2,7		
A	8	6711073 UEBERGANG A62	6711075 UEBERGANG A62	3	100	E	1,659	1,045	0,969	1,021	0,987	0,985	9,078	9,078	9,078	9,761	10,053	9,550	9,721	9,573	9,573	6,1	5,8	5,9	5,8	5,8		
Fahrlieistung																												
Länge 31.12.a.J.																												
DTV																												
Index																												
kennv. verbausste Schaltstrecke Schaltwerte																												
V.Z. = virtuelle Langzeitzählstelle, 2000 bzw. 2005 ohne Werte xxx = nicht plausible Werte der SVZ oder zurückliegender Fortschreibungungen xxx = Wert nicht sinnvoll N = Strecke oder Zähliwert nicht vorhanden « = Annahme, Schätzung																												

## Gesamtnetz 31.12.2013 STRECKENBELASTUNG UND FAHRLEISTUNG - SCHWERVERKEHR/24H, DTV (INDEX 1990=1000)

## VERTEC

BAB	von	nach	Typ	Abschn.-nummer	Länge 2013	2009	2010	Faktoren	Bei nach Korr. bis 2010					Jährliche Fahrzeugkilometer in Millionen						
									2011	2012	2013	2005	2006	2007	2008	2009	2010	SVZ	LZZ	
A	6	6610018 AS WALDMOHR		1	10	5.768 « 0.893	1.121	0.988 « 0.955 « 1.000	5.816 «	5.772 «	5.816 « 0.705 « 6.000 a	6.739 «	6.700 «	6.424 «	6.424 «	12,7	14,2	13,6		
A	6	6610011 AS BR-MESAU		1	20	7.405 « 0.893	1.121	0.918 « 0.995	6.246 «	6.240 «	6.246 « 7.388	6.309 « 7.073 «	7.073 «	6.639 «	6.604 «	16,3	18,3	18,7		
A	6	6511034 AK LANDSTUHL		1	30	2.405 « 0.893	1.111	1.007 « 0.927	5.984	7.835 «	8.159 «	7.526 «	7.526 «	8.315 «	8.910 «	8.910 «	8.263	7,1	17,1	
A	6	6511038 AS LANDSTUHL		1	40	7.309 « 0.893 « 1.101 « 1.015 « 0.943 « 0.993	7.526 «	7.526 «	7.526 «	7.526 «	7.526 «	7.526 «	7.526 «	8.942 «	8.942 «	8.560 «	8.498	7,3		
A	6	6511029 AS KL-EINS.HOF		1	50	3.850 « 0.890 « 1.098 « 1.014 « 0.949 « 0.994	7.597 «	7.597 «	7.597 «	7.597 «	7.597 «	7.597 «	7.597 «	9.003 «	9.003 «	9.008 «	8.666 «	8.613		
A	6	6512054 AS KL-WEST		1	60	7.694 « 0.892 « 1.100 « 1.004 « 0.933 « 1.027	10.204 «	10.224 «	10.204 «	10.204 «	10.204 «	10.204 «	10.204 «	5.581 «	5.581 «	5.844 «	5.935 «	12,7		
A	6	6512017 AD KL-OST		1	70	1.401 « 0.879 « 1.130 « 1.000 « 0.928 « 0.989	6.325 «	6.371 «	6.325 «	6.325 «	6.325 «	6.325 «	6.325 «	6.193 «	6.193 «	5.042 «	6.152 «	22,9		
A	6	6512031 MA KAISERSLT		1	80	6.690 « 0.884	1.133	0.998	0.927	0.988	0.977 «	5.774 «	5.774 «	6.199 «	6.199 «	6.410 «	6.410 «	5.916 «	5.916 «	12,1
A	6	6513005 AS ENKENBACH		1	90	13.852 « 0.889 « 1.136 « 0.986 « 0.926 « 0.997	6.012 «	6.006 «	6.012 «	6.012 «	6.012 «	6.012 «	6.012 «	6.120 «	6.120 «	5.338 «	6.176 «	22,7		
A	6	6414042 AS WATTENH.		1	100	9.445 « 0.890 « 1.133 « 0.977 « 0.961 « 1.006	6.149 «	6.152 «	6.149 «	6.149 «	6.149 «	6.149 «	6.149 «	6.149 «	6.149 «	6.253 «	6.253 «	6.256 «		
A	6	6415020 AS GRUENT.		1	110	9.676 « 0.931 « 1.114 « 1.001 « 0.930 « 1.083	6.475 «	6.481 «	6.475 «	6.475 «	6.475 «	6.475 «	6.475 «	6.835 «	6.835 «	6.360 «	7.084 «	20,3		
A	6	6415022 AK FRANKENT.		1	120	2.890 « 0.942 « 1.053 « 1.050 « 0.930 « 1.160	5.846 «	5.639 «	5.846 «	5.846 «	5.846 «	5.846 «	5.846 «	5.304 «	5.304 «	4.899 «	5.264 «	20,4		
A	6	6416203 AS FRANKENT.		1	130	3.219 « 0.946 « 1.062 « 1.011 « 0.930 « 1.024	5.531 «	5.527 «	5.531 «	5.531 «	5.531 «	5.531 «	5.531 «	5.232 «	5.232 «	5.285 «	5.285 «	20,5		
A	6	6416224 KR LUDWIGSH.(B9)		1	140	1.811 « 0.961 « 1.049 « 1.047 « 0.930 « 1.120	6.506 «	6.507 «	6.506 «	6.506 «	6.506 «	6.506 «	6.506 «	6.733 «	6.733 «	6.468 «	6.785 «	20,6		
Fahrleistung																194,2	216,1	217,1	203,7	
Länge 31.12.d.J.																83,107	83,107	83,107	83,107	
DTV																6.401	7.123	7.156	6.896	
Index																1139	1288	1273	1191	
A																2.924	3.262	3.324	1,1	
A																3.542	3.375	3.180	2.924	
A																3.348	3.332	3.194	3.346	
A																3.227 «	3.328	3.235	3.086 «	
A																3.125 «	3.141	3.023	3.241	
A																2.943 «	3.038 «	2.851 «	2.816 «	
A																2.942 «	2.813 «	2.813 «	2.813 «	
A																2.774 «	2.650 «	2.499 «	2.300 «	
A																2.776 «	2.643	2.489	2.287 «	
A																1.388 «	1.322	1.245	1.144 «	
A																1.388 «	1.322	1.245	1.144 «	
A																				

Jahr	A 61(207 km)			A 3 (57 km)			A 6 (83 km)			A 48 (78 km)		
	DTV Kfz/d	Zuwachs in %	Index 90=1000									
1980	29.023		34.977				25.132			16.506		
81	28.704	-1,1		35.179	0,6		24.788	-1,4		15.748	-4,6	
82	29.599	3,1		35.677	1,4		25.693	3,7		15.976	1,4	
83	30.030	4,5		36.669	2,8		27.075	5,4		16.708	4,6	
84	30.538	-0,3		38.144	4,0		28.815	6,4		17.186	2,9	
1985	31.732	2,9		39.334	3,1		29.772	3,3		17.447	1,5	
86	34.710	9,4		42.345	7,7		31.830	6,9		19.023	9,0	
87	37.536	8,1		45.731	8,0		33.892	6,5		20.425	7,4	
88	40.712	8,5		50.034	9,4		36.706	8,3		22.389	9,6	
89	43.063	5,8		54.170	8,3		39.476	7,5		23.867	6,6	
1990	44.661	3,7	1.000	55.989	3,4	1.000	42.060	6,6	1.000	25.485	6,8	1.000
91	44.408	-0,6	994	57.859	3,3	1.033	42.454	0,9	1.009	26.533	4,1	1.041
92	44.664	0,6	1.000	61.560	6,4	1.100	43.889	3,4	1.043	27.688	4,2	1.085
93	45.658	2,2	1.022	62.611	1,7	1.118	44.961	2,4	1.068	28.328	2,4	1.112
94	47.810	4,7	1.071	64.305	2,7	1.149	45.042	0,2	1.070	29.305	3,4	1.150
1995	48.823	2,1	1.093	65.772	2,3	1.175	45.372	0,7	1.073	29.782	1,7	1.169
96	48.917	0,2	1.096	66.435	1,0	1.187	44.161	-2,7	1.049	29.754	-0,1	1.168
97	50.514	3,3	1.131	67.012	0,9	1.197	45.024	2,0	1.070	29.959	0,7	1.176
98	51.164	2,5	1.159	69.388	3,5	1.239	46.409	3,1	1.103	30.866	3,0	1.211
99	55.492	7,2	1.243	72.178	4,0	1.289	47.632	2,6	1.132	32.642	5,8	1.281
2000	51.641	-6,9	1.156	70.827	-1,9	1.265	44.894	-5,7	1.067	31.510	-3,5	1.236
01	51.458	-0,4	1.152	72.600	2,5	1.297	43.924	-2,2	1.044	31.481	-0,1	1.235
02	54.218	5,4	1.214	73.376	1,1	1.311	44.871	2,2	1.066	31.758	0,9	1.246
03	53.833	-0,7	1.205	73.252	-0,2	1.308	45.207	0,7	1.074	31.947	0,6	1.254
04	53.851	0,2	1.208	73.755	0,7	1.317	45.264	0,1	1.076	31.885	-0,3	1.250
2005	52.476	-2,7	1.175	73.869	0,2	1.319	44.117	-2,5	1.048	30.888	-3,0	1.212
06	52.715	0,5	1.180	75.400	2,1	1.347	44.567	1,0	1.059	31.080	0,6	1.220
07	52.926	0,4	1.185	76.659	1,7	1.369	44.018	-1,2	1.046	31.233	0,5	1.226
08	51.389	-2,9	1.151	76.713	0,1	1.370	43.387	-1,4	1.031	30.435	-2,6	1.194
09	50.328	-2,1	1.127	76.945	0,3	1.374	43.774	0,9	1.040	30.648	0,7	1.203
2010	50.880	1,1	1.139	76.642	-0,4	1.369	45.185	3,2	1.074	30.396	-0,8	1.193
11	52.197	2,6	1.169	78.133	1,9	1.396	45.245	0,1	1.075	31.479	3,6	1.235
12	49.722	-4,7	1.113	77.997	-0,2	1.393	44.421	-1,8	1.056	30.728	-2,4	1.206
13	50.710	2,0	1.135	78.145	0,2	1.396	44.306	-0,3	1.053	30.856	, 0,4	1.211

\* Werte aus Fortschreibung (Entwicklung Langzeitzählstellen), abgeglichen mit SVZ 2010.  
 A61: Zeitreihe anlässlich Gerätewechsel (2000) gestört

**RHEINLAND-PFALZ**

DTV- Jährliche Zuwachsrraten							Gesamtverkehr		
Jahr	Autobahnen			Bundesstraßen			Landesstraßen		
	Zuwachs in %	Index 80=1000	Index 90=1000	Zuwachs in %	Index 80=1000	Index 90=1000	Zuwachs in %	Index 80=1000	Index 90=1000
1980		1.000			1.000			1.000	
81	-0,80	992		-0,60	994		-1,90	981	
82	2,00	1.013		2,10	1.015		3,40	1.014	
83	3,00	1.043		2,50	1.041		4,40	1.059	
84	3,50	1.080		2,40	1.066		4,30	1.104	
1985	1,10	1.092		0,80	1.075		0,30	1.108	
86	5,50	1.152		5,90	1.138		5,40	1.168	
87	4,60	1.206		4,40	1.189		4,00	1.215	
88	5,60	1.273		5,40	1.252		4,80	1.273	
89	4,00	1.324		3,70	1.299		3,00	1.311	
1990	2,10	1.351	1.000	3,09	1.339	1.000	1,90	1.336	1.000
91 *	0,84	1.363	1.008	1,06	1.354	1.011	1,73	1.359	1.017
92 *	3,61	1.412	1.045	1,80	1.378	1.029	0,98	1.372	1.027
93 *	2,70	1.450	1.073	1,36	1.397	1.043	2,36	1.405	1.052
94 *	3,21	1.496	1.107	0,66	1.406	1.050	-0,72	1.395	1.044
1995 *	2,61	1.535	1.136	0,66	1.415	1.057	2,07	1.423	1.066
96 *	-1,21	1.517	1.123	0,77	1.426	1.065	-0,56	1.416	1.060
97 *	1,78	1.544	1.143	2,09	1.456	1.087	2,38	1.449	1.085
98 *	2,95	1.589	1.176	0,70	1.466	1.095	-0,52	1.442	1.079
99 *	4,21	1.656	1.226	4,31	1.529	1.142	4,87	1.512	1.132
2000 *	-3,66	1.596	1.181	-1,11	1.512	1.129	-1,13	1.495	1.119
01 *	-0,09	1.594	1.180	-0,36	1.507	1.125	-0,72	1.484	1.111
02 *	2,05	1.627	1.204	1,57	1.531	1.143	1,34	1.504	1.126
03 *	-0,19	1.624	1.202	0,88	1.544	1.153	0,92	1.518	1.136
04 *	0,86	1.638	1.212	0,40	1.550	1.157	-0,29	1.513	1.133
2005 *	-1,39	1.615	1.195	-0,35	1.545	1.153	-0,80	1.501	1.124
06 *	0,37	1.621	1.200	-0,51	1.537	1.147	-1,58	1.477	1.106
07 *	1,08	1.638	1.213	0,67	1.547	1.155	-0,25	1.474	1.103
08 *	-2,07	1.604	1.187	-1,67	1.522	1.136	-2,14	1.442	1.079
09 *	-0,06	1.603	1.187	0,27	1.526	1.139	-0,31	1.438	1.076
2010 *	0,59	1.613	1.194	-0,37	1.520	1.135	-0,91	1.425	1.066
11 *	2,27	1.650	1.221	1,81	1.547	1.155	1,85	1.451	1.086
12 *	-2,54	1.608	1.190	-1,29	1.528	1.140	-2,59	1.413	1.058
13 *	0,30	1.612	1.193	-0,89	1.514	1.130	-3,44	1.365	1.022

\* Werte aus Fortschreibung (Entwicklung Langzeitzählstellen)

Auf Autobahnen mit SVZ2010 abgeglichen; kein Abgleich auf B- und L-Straßen ab 1991.

# RHEINLAND-PFALZ

DTV- Jährliche Zuwachsraten									Gesamtverkehr		
Jahr	Autobahnen			Bundesstraßen			Landesstraßen				
	Zuwachs in %	Index 80=1000	Index 90=1000	Zuwachs in %	Index 80=1000	Index 90=1000	Zuwachs in %	Index 80=1000	Index 90=1000		
1980		1.000			1.000			1.000			
81	-0,80	992		-0,60	994		-1,90	981			
82	2,00	1.013		2,10	1.015		3,40	1.014			
83	3,00	1.043		2,50	1.041		4,40	1.059			
84	3,50	1.080		2,40	1.066		4,30	1.104			
1985	1,10	1.092		0,80	1.075		0,30	1.108			
86	5,50	1.152		5,90	1.138		5,40	1.168			
87	4,60	1.206		4,40	1.189		4,00	1.215			
88	5,60	1.273		5,40	1.252		4,80	1.273			
89	4,00	1.324		3,70	1.299		3,00	1.311			
1990	2,10	1.351	1.000	3,09	1.339	1.000	1,90	1.336	1.000		
91 *	0,84	1.363	1.008	1,06	1.354	1.011	1,73	1.359	1.017		
92 *	3,61	1.412	1.045	1,80	1.378	1.029	0,98	1.372	1.027		
93 *	2,70	1.450	1.073	1,36	1.397	1.043	2,36	1.405	1.052		
94 *	3,21	1.496	1.107	0,66	1.406	1.050	-0,72	1.395	1.044		
1995 *	2,61	1.535	1.136	0,66	1.415	1.057	2,07	1.423	1.066		
96 *	-1,21	1.517	1.123	0,77	1.426	1.065	-0,56	1.416	1.060		
97 *	1,78	1.544	1.143	2,09	1.456	1.087	2,38	1.449	1.085		
98 *	2,95	1.589	1.176	0,70	1.466	1.095	-0,52	1.442	1.079		
99 *	4,21	1.656	1.226	4,31	1.529	1.142	4,87	1.512	1.132		
2000 *	-3,66	1.596	1.181	-1,11	1.512	1.129	-1,13	1.495	1.119		
01 *	-0,09	1.594	1.180	-0,36	1.507	1.125	-0,72	1.484	1.111		
02 *	2,05	1.627	1.204	1,57	1.531	1.143	1,34	1.504	1.126		
03 *	-0,19	1.624	1.202	0,88	1.544	1.153	0,92	1.518	1.136		
04 *	0,86	1.638	1.212	0,40	1.550	1.157	-0,29	1.513	1.133		
2005 *	-1,39	1.615	1.195	-0,35	1.545	1.153	-0,80	1.501	1.124		
06 *	0,37	1.621	1.200	-0,51	1.537	1.147	-1,58	1.477	1.106		
07 *	1,08	1.638	1.213	0,67	1.547	1.155	-0,25	1.474	1.103		
08 *	-2,07	1.604	1.187	-1,67	1.522	1.136	-2,14	1.442	1.079		
09 *	-0,06	1.603	1.187	0,27	1.526	1.139	-0,31	1.438	1.076		
2010 *	0,59	1.613	1.194	-0,37	1.520	1.135	-0,91	1.425	1.066		
11 *	2,27	1.650	1.221	1,81	1.547	1.155	1,85	1.451	1.086		
12 *	-2,54	1.608	1.190	-1,29	1.528	1.140	-2,59	1.413	1.058		
13 *	0,30	1.612	1.193	-0,89	1.514	1.130	-3,44	1.365	1.022		

\* Werte aus Fortschreibung (Entwicklung Langzeitzählstellen)

Auf Autobahnen mit SVZ2010 abgeglichen; kein Abgleich auf B- und L-Straßen ab 1991.

Jahr	DTV-Jährliche Zuwachsraten			Schwerverkehr		
	Zuwachs in %	Autobahnen Index 90=1000	Bundesstraßen Zuwachs in %	Landesstraßen Index 90=1000	Kreisstraßen Zuwachs in %	Landesstraßen Index 90=1000
1990		1.000		1.000		1.000
1995		1.105		1.137		1.153
2000		1.253		1.202		1.007
01 *	0,29	1.257	1,00	1.214	-0,70	1.000
02 *	-0,40	1.252	3,11	1.252	0,39	1.004
03 *	1,32	1.268	3,83	1.300	1,58	1.020
04 *	2,55	1.301	3,62	1.347	5,42	1.075
2005 **	-6,01	1.223	8,74	1.465	3,17	1.109
06 *	3,51	1.265	-1,13	1.448	-0,76	1.101
07 *	2,35	1.295	-2,30	1.415	-3,51	1.062
08 *	-2,01	1.269	-1,42	1.395	-0,07	1.062
09 *	-9,63	1.147	-3,00	1.353	-1,00	1.051
2010 *	5,27	1.207	1,35	1.371	1,96	1.072
11 *	3,15	1.245	2,64	1.408	2,58	1.102
12 *	-4,38	1.191	-0,53	1.400	-1,73	1.080
13 *	0,84	1.201	2,11	1.370	-5,79	1.018


\* Werte aus Fortschreibung (Entwicklung Langzeitzählstellen - LZZ)

Auf Autobahnen bis 1995 SVZ, ab 2000 Fortschreibung aus LZZ-Abschnitts-Statistik.

Autobahnen mit SVZ 2010 abgeglichen;

Auf B-, L Straßen Werte der SVZ bis 2005, Zwischenjahre eingerechnet aus LZZ

\*\* Am 1.1.2005 Einführung Lkw-Maut für SV-Fz über 12 t z.G.

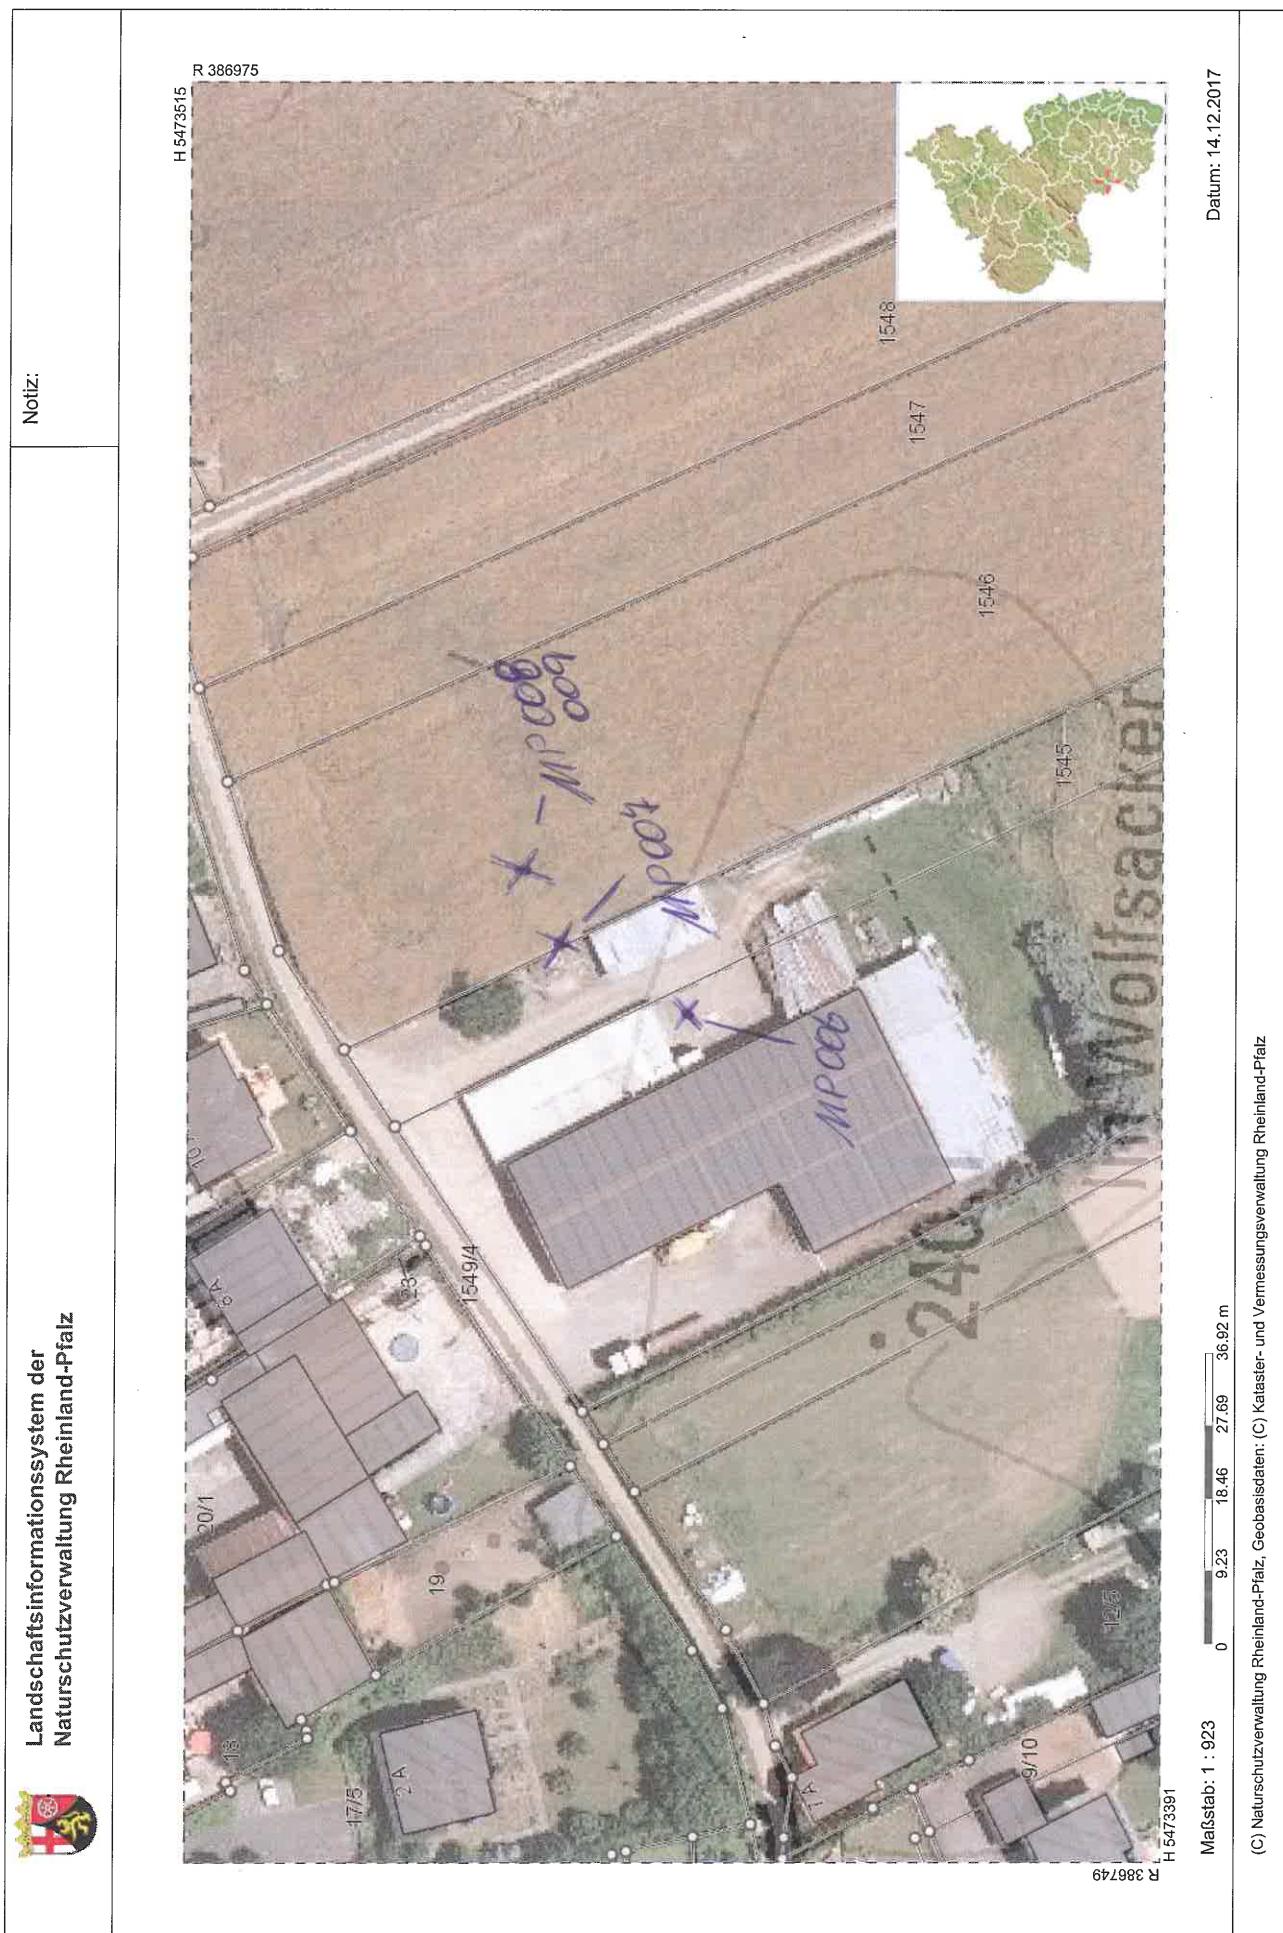

**Anlage: 2.1****Bericht: 15.09.12****Lageplan****Verkehrslärm**

Bebauungsplan  
"In den Pfuhläcker-Zwergfeld"  
Ortsgemeinde  
Bruchmühlbach-Misau

**Objektlegende:**

	Punktquelle
	Linienquelle
	Flächenquelle
	vert. Flächenquelle
	Straße
	Parkplatz
	Haus
	Schirm
	3D-Reflektor
	Immissionspunkt
	Rechengebiet

Maßstab: 1 : 9500


**Auftraggeber:**

Bauplanentwicklung  
Kommunalbau Rheinland-Pfalz GmbH  
Löwenhofstraße 6  
55116 Mainz

erstellt durch:  
**Dipl.-Ing. Ch. Malo**

INGENIEURBÜRO FÜR BAUPHYSIK  
Dipl.-Ing. Ch. Malo  
Michelsbergstraße 4  
D-67098 Bad Dürkheim

Tel.: 06322/9419513  
Fax: 06322/9419747  
Bad Dürkheim, den 03.12.15

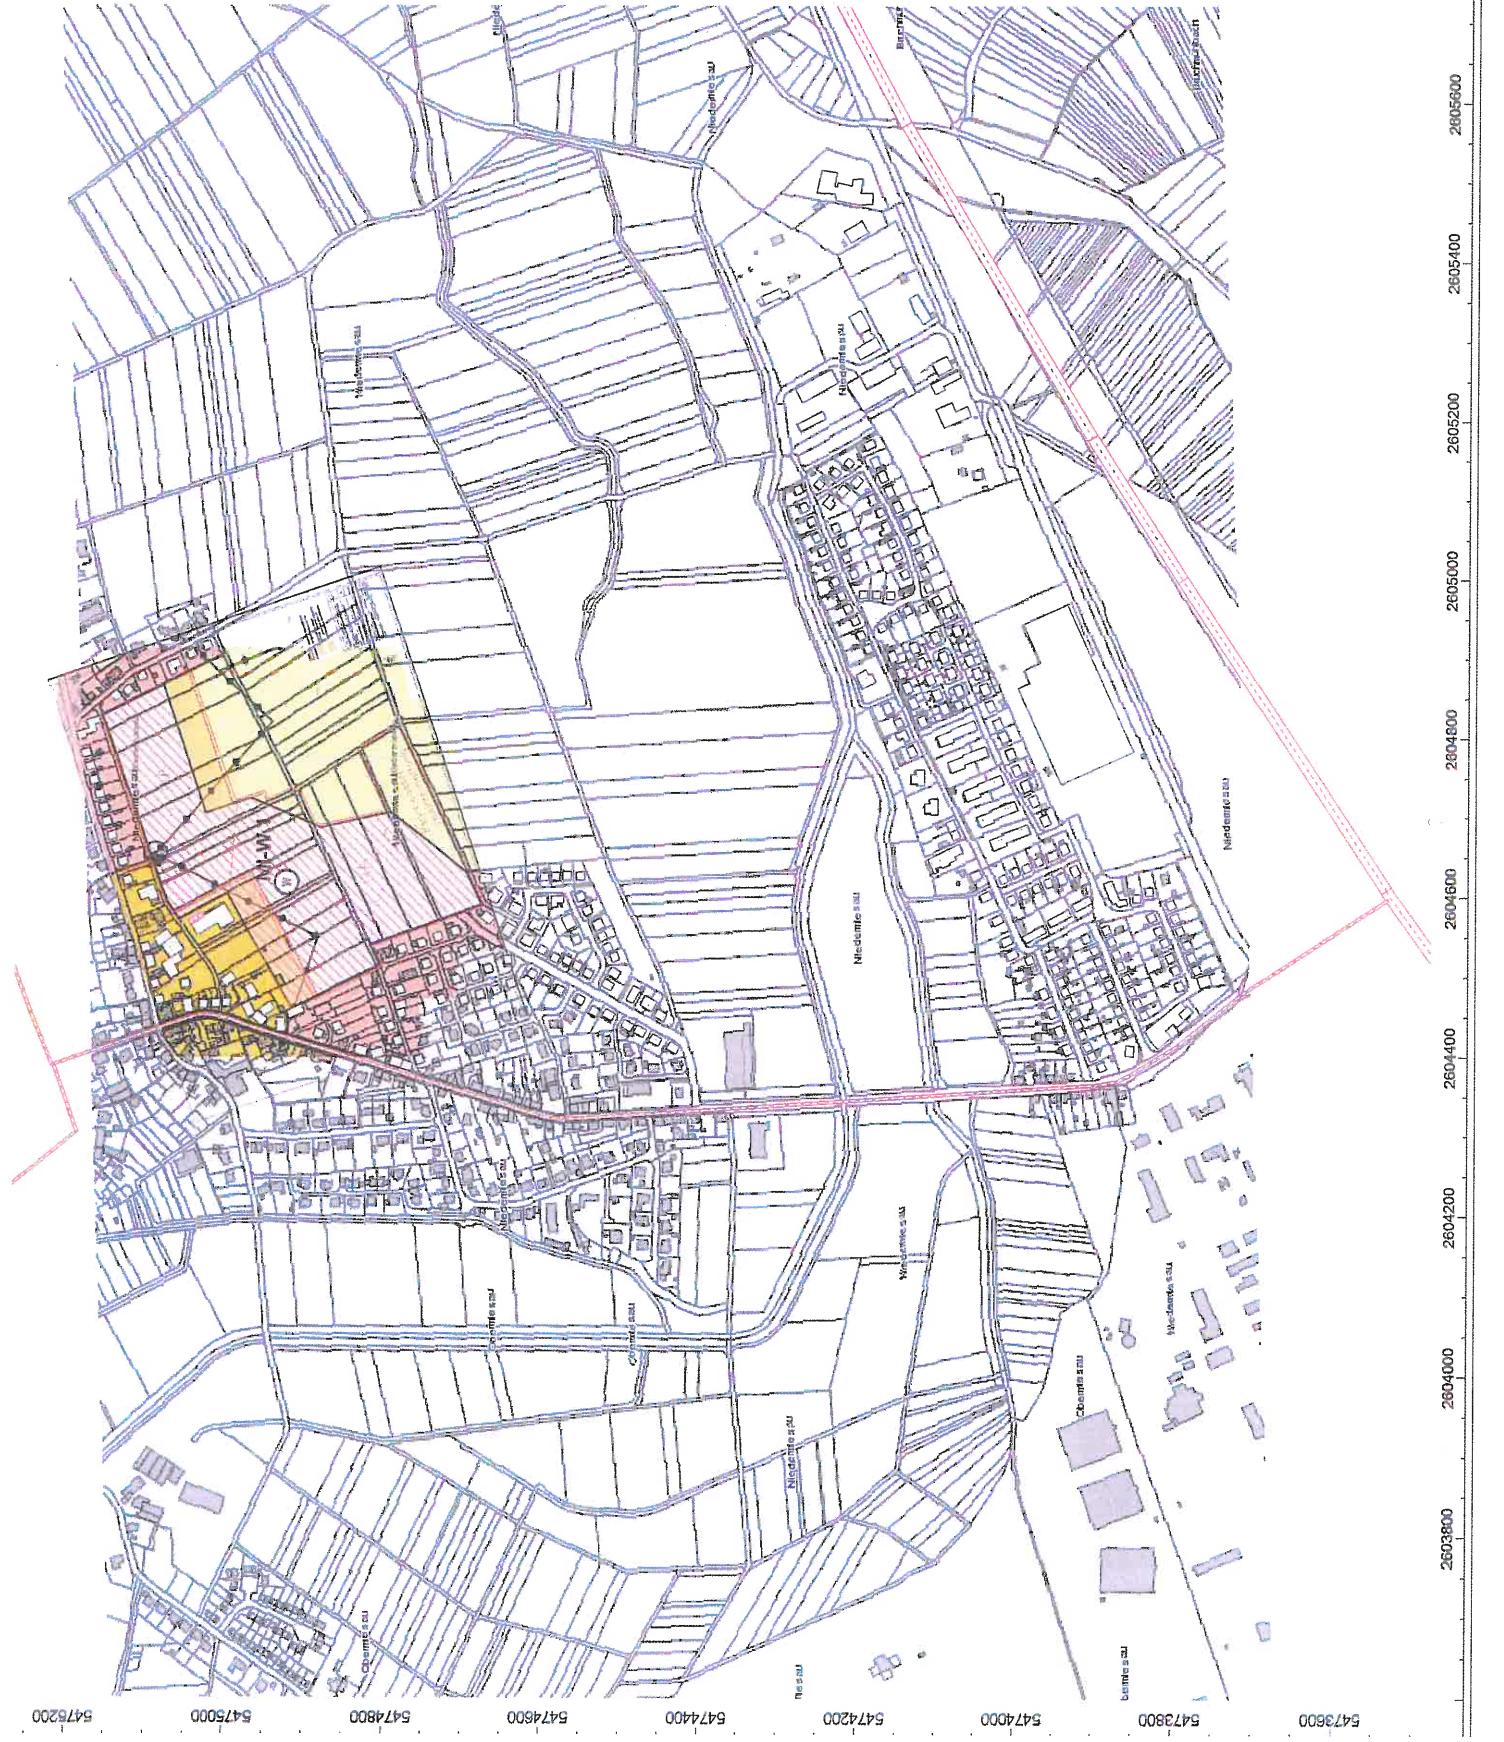


Anlage: 2.2  
Bericht: 15.0912  
Lageplan

Betriebslärm

Bebauungsplan  
"In den Pflügläcker-Zwergfeld"  
Ortsgemeinde  
Bruchmühlbach-Misau

Objektlegende:

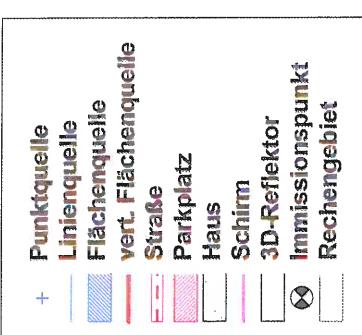

Maßstab: 1 : 2700


Auftraggeber:

Baulandentwicklung  
Kommunalbau Rheinland-Pfalz GmbH  
Löwenhoferstraße 6  
55116 Mainz

erstellt durch:  
Dipl.-Ing. Ch. Malo

INGENIEURBÜRO FÜR BAUPHYSIK  
Dipl.-Ing. Ch. Malo  
Michelsbergstraße 4  
D-67098 Bad Dürkheim

Tel.: 06322/9418513  
Fax: 06322/9419747  
Bad Dürkheim, den 03.12.15

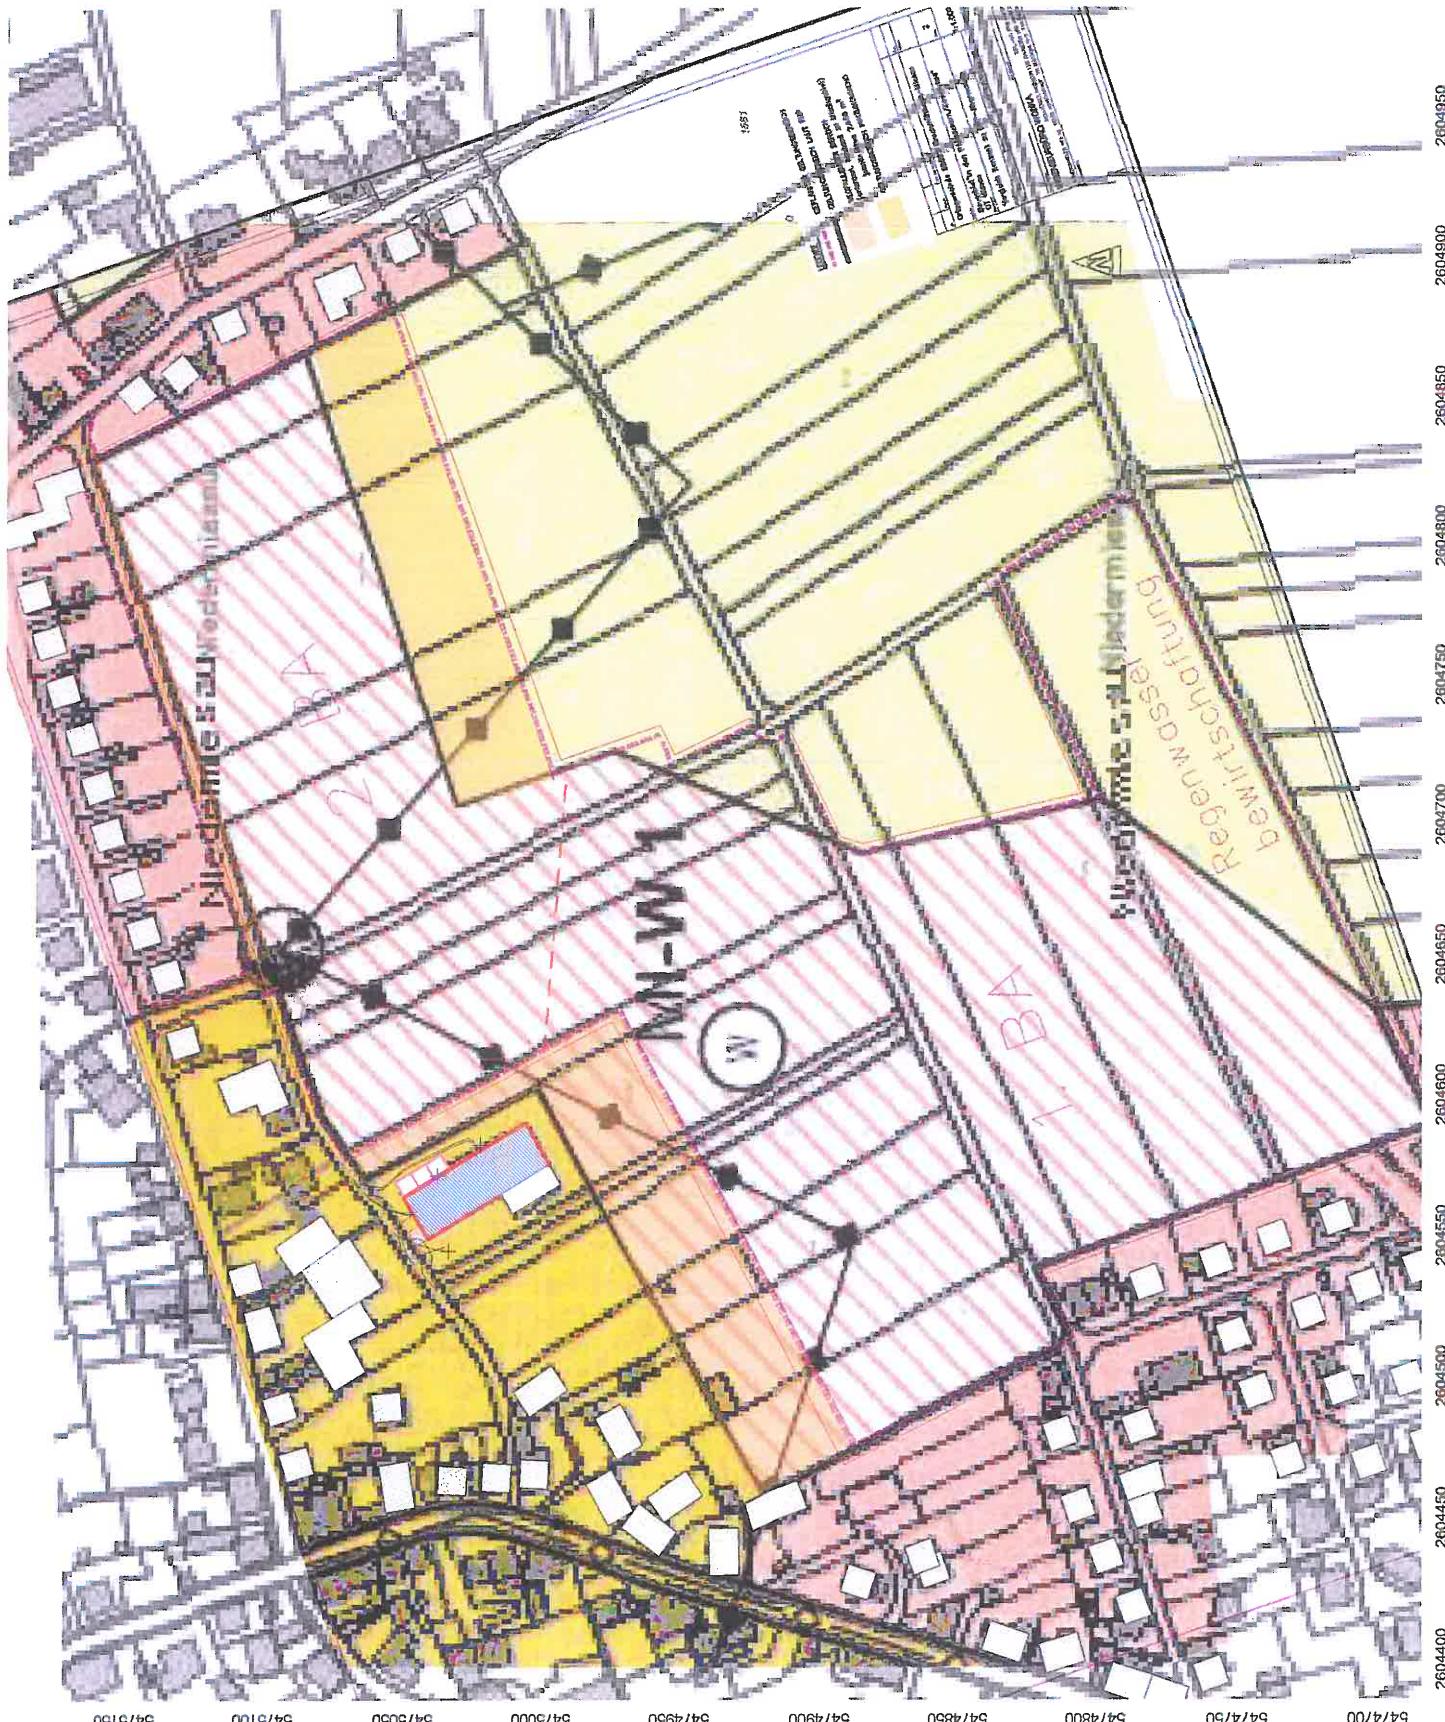

**Allgemeine Berechnungsparameter:**

Land	Deutschland (TA-Lärm)
Straße streng nach RLS 90	an
Schiene streng nach Schall 03	an
max. Fehler (dB)	0,0
max. Suchradius (m)	2500,0
Mindestabstand Quelle - Immis.-Ort	0,5
<b>Aufteilung:</b>	
Rasterfaktor	0,5
max. Abschnittslänge	1000,0
min. Abschnittslänge	1,0
min. Abschnittslänge (%)	0,0
proj. Linienquelle	an
proj. Flächenquelle	an
<b>Bezugszeit:</b>	
Bezugszeit Tag (min)	960
Bezugszeit Nacht (min)	60
Zuschlag Tag (dB)	0,0
Zuschlag Ruhezeit (dB)	6,0
Zuschlag Nacht (dB)	0,0
<b>DGM:</b>	
Standardhöhe (m)	10,0
Suchradius für Höhenlinien (m)	-
Geländemodell	Triangulation
<b>Reflektion:</b>	
max. Reflektionsordnung	1
Suchradius für Reflektoren um Quelle (m)	2500,0
Suchradius für Reflektoren um Immis.-Ort (m)	2500,0
max. Abstand Quelle – Immis.-Ort (m)	2500,0
Mindestabstand Immis.-Ort – Reflektor (m)	1,0
Mindestabstand Quelle - Reflektor	0,0
Industrie (ISO 9613)	
Seitenbeugung	Mehrere Objekte
Hin. in FQ schirmen nicht ab	an
<b>Abschirmung:</b>	
Mit Bodendämpfung über Schirm	Dz. Mit Begrenzung
Schirmberechnungskoef. C1	3,0
Schirmberechnungskoef. C2	20,0
Schirmberechnungskoef. C3	0,0
Temperatur (°C)	10,0
rel. Luftfeuchte (%)	70,0
Windgeschwindigkeit (m/s)	3,0
Mitwindwetterlage	an

# INGENIEURBÜRO FÜR BAUPHYSIK

SCHALL-, WÄRME-, FEUCHTESCHUTZ

Michelsbergstraße 4  
67098 Bad Dürkheim

Telefon: (0 63 22) 9 41 95 13  
Fax: (0 63 22) 9 41 97 47  
info@ibmalo.de

Projekt:	15.0912		
Objekt:	lanwirtschaftl. Halle; Betrieb Hr Müller		
Quelle:	Trocknungsanlage		
Messfile:	1	Messung:	1
Kommentar:	Kalibrierung		




Trigg.-Zeit: 02.12.2015 10:11:08  
Messdauer: 00:00:07.000

**Messergebnisse:**

	L <sub>Aeq</sub>	114,0 dB	L <sub>Ceq</sub>	114,0 dB
LAFTmax5	114,1	dB	LCFmax	114,1 dB
LAFmax	114,1	dB	LCeq-LAeq	0,0 dB
Tmax5-LAeq	0,1	dB	LCFmax-LAFmax	0,0 dB

	L 1%	dB	L90%	113,8 dB
L5%	114,2	dB	L95%	113,8 dB
L10%	114,2	dB	L 99%	113,8 dB
L 50%	114,0	dB		

Freq. [Hz]	L <sub>feq</sub> [dB]	L <sub>fmax</sub> [dB]	L <sub>fmin</sub> [dB]	L <sub>Aeq</sub> [dB]
6,3	44,0	50,7	30,6	-41,3
8	42,7	53,2	30,1	-35,1
10	50,3	62,9	34,3	-20,1
12,5	55,3	63,0	42,3	-8,1
16	51,1	62,2	39,4	-5,6
20	53,9	61,8	40,1	3,4
25	45,6	52,4	37,5	0,9
31,5	48,7	59,2	38,8	9,3
40	46,9	53,5	39,7	12,3
50	48,4	55,5	41,2	18,2
63	49,5	52,9	44,1	23,3
80	45,2	54,4	39,1	22,7
100	41,7	45,6	36,8	22,6
125	41,5	46,6	36,7	25,4
160	36,7	42,3	32,6	23,3
200	33,0	35,7	29,9	22,1
250	28,9	37,8	23,4	20,3
315	26,7	34,3	21,2	20,1
400	55,2	55,3	55,1	50,4
500	63,1	63,2	63,1	59,9
630	74,2	74,3	74,2	72,3
800	93,4	93,5	93,4	92,6
1000	114,0	114,1	113,9	114,0
1250	93,3	93,4	0,0	93,9
1600	74,0	74,1	73,9	75,0
2000	62,7	62,8	62,7	63,9
2500	50,3	50,4	50,3	51,6
3150	57,7	57,8	57,6	58,9
4000	45,1	45,4	44,8	46,1
5000	36,4	37,3	35,6	36,9
6300	31,0	32,2	30,2	30,9
8000	30,7	32,4	30,0	29,6
10000	32,5	35,0	30,7	30,0
12500	32,1	34,0	31,3	27,8
16000	34,2	36,3	33,2	27,6
20000	38,6	40,9	37,2	29,3

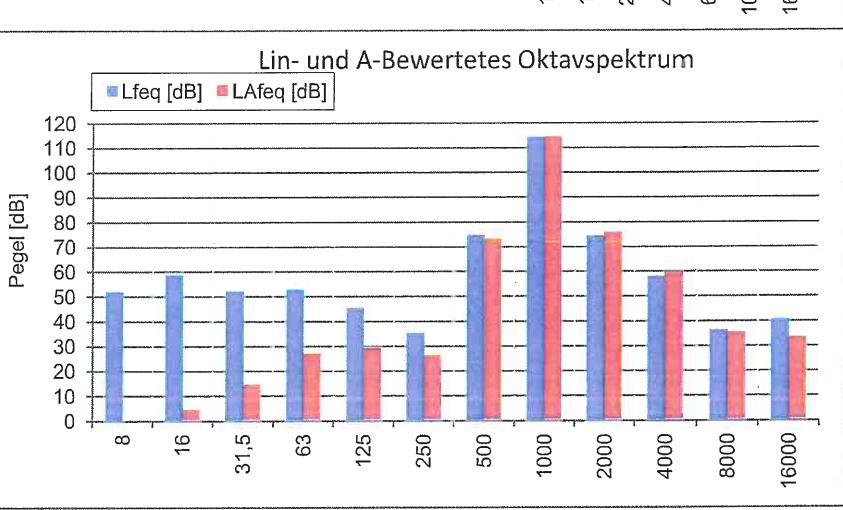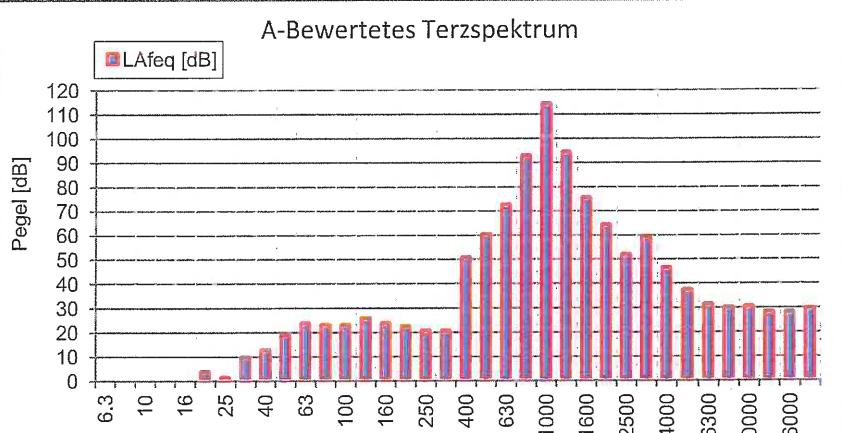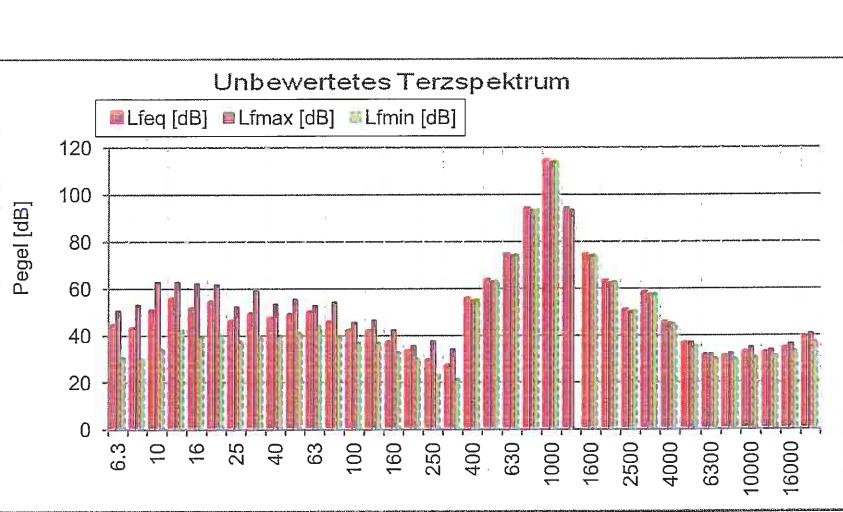

# INGENIEURBÜRO FÜR BAUPHYSIK

SCHALL-, WÄRME-, FEUCHTESCHUTZ

Michelsbergstraße 4  
67098 Bad DürkheimTelefon: (0 63 22) 9 41 95 13  
Fax: (0 63 22) 9 41 97 47  
info@ibmato.de

Projekt:	15.0912		
Objekt:	lanwirtschaftl. Halle; Betrieb Hr Müller		
Quelle:	Trocknungsanlage		
Messfile:	2	Messung:	2

Trigg.-Zeit: 02.12.2015 10:59:55  
Messdauer: 00:10:25.000




Kommentar: Innenpegel im Nahbereich der Trocknungsanlage, Trocknungs- und Reinigungsbetrieb


## Messergebnisse:

	L <sub>Aeq</sub>	89,1 dB	L <sub>Ceq</sub>	90,4 dB
LAFTmax5	90,5 dB		LCFmax	94,3 dB
LAFmax	93,7 dB		LCeq-LAeq	1,3 dB
Tmax5-LAeq	1,4 dB		LCFmax-LAFmax	0,6 dB

	L 1%	92,9 dB	L 90%	85,0 dB
L5%	92,2 dB		L95%	83,1 dB
L10%	91,7 dB		L99%	49,6 dB
L 50%	88,7 dB			

Freq. [Hz]	L <sub>feq</sub> [dB]	L <sub>fmax</sub> [dB]	L <sub>fmin</sub> [dB]	L <sub>Aeq</sub> [dB]
6,3	72,0	80,7	11,2	-13,3
8	79,5	84,4	15,5	1,7
10	67,4	75,2	11,8	-3,0
12,5	62,3	73,8	17,4	-1,1
16	66,6	75,8	15,6	9,9
20	68,4	77,2	16,6	17,9
25	66,0	74,9	17,5	21,3
31,5	73,0	80,6	20,2	33,6
40	77,2	85,8	22,9	42,6
50	74,2	82,1	23,1	44,0
63	70,9	78,0	23,4	44,7
80	69,2	77,9	24,8	46,7
100	70,4	78,5	26,5	51,3
125	72,9	80,7	26,0	56,8
160	71,3	79,5	27,2	57,9
200	73,7	81,3	25,9	62,8
250	77,6	85,7	27,9	69,0
315	80,6	88,5	31,4	74,0
400	78,4	85,7	28,4	73,6
500	80,6	90,5	35,0	77,4
630	79,8	89,8	31,2	77,9
800	77,1	84,5	28,5	76,3
1000	76,7	83,7	27,9	76,7
1250	75,9	84,7	0,0	76,5
1600	75,4	81,0	27,4	76,4
2000	75,3	80,2	26,1	76,5
2500	76,5	81,5	26,0	77,8
3150	77,2	82,6	23,9	78,4
4000	77,8	83,2	20,7	78,8
5000	77,9	83,5	21,9	78,4
6300	77,5	83,0	19,4	77,4
8000	77,9	84,2	15,0	76,8
10000	78,2	85,1	12,4	75,7
12500	73,6	80,5	9,9	69,3
16000	68,1	75,4	9,4	61,5
20000	62,0	70,7	8,4	52,7

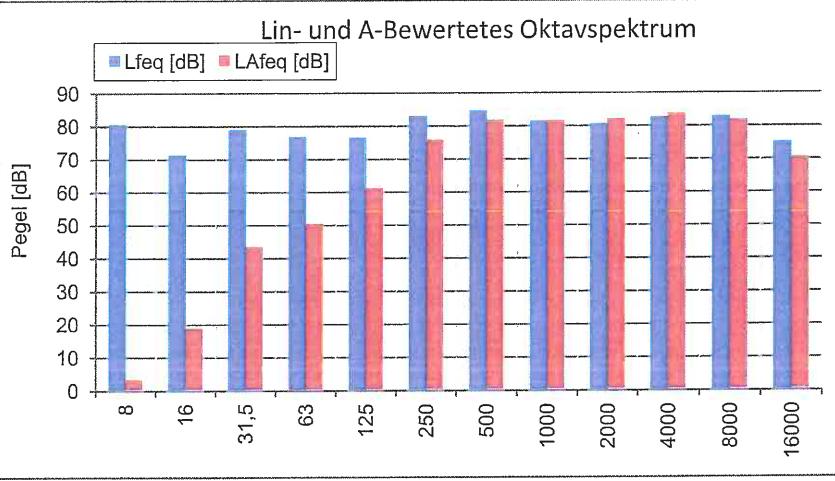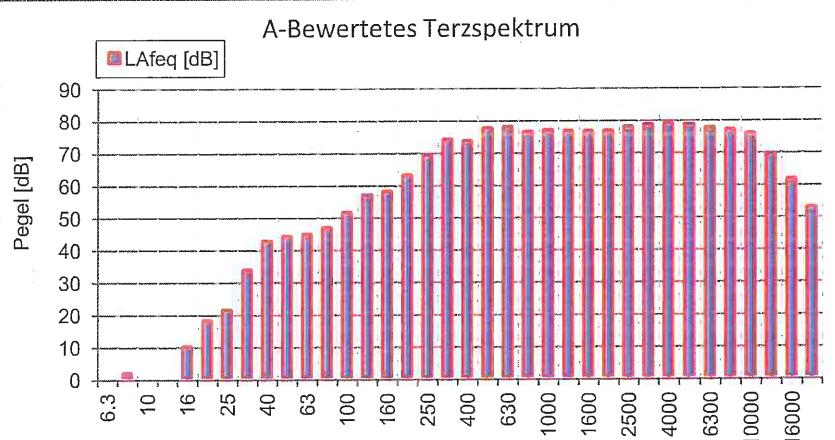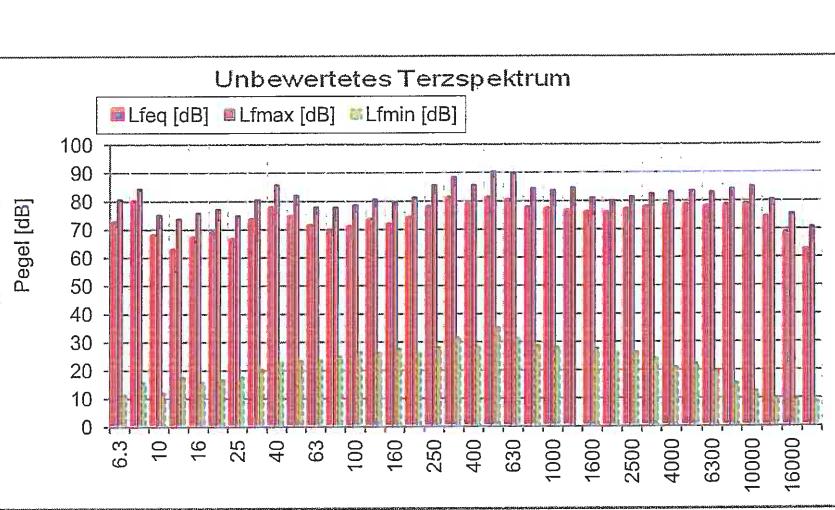

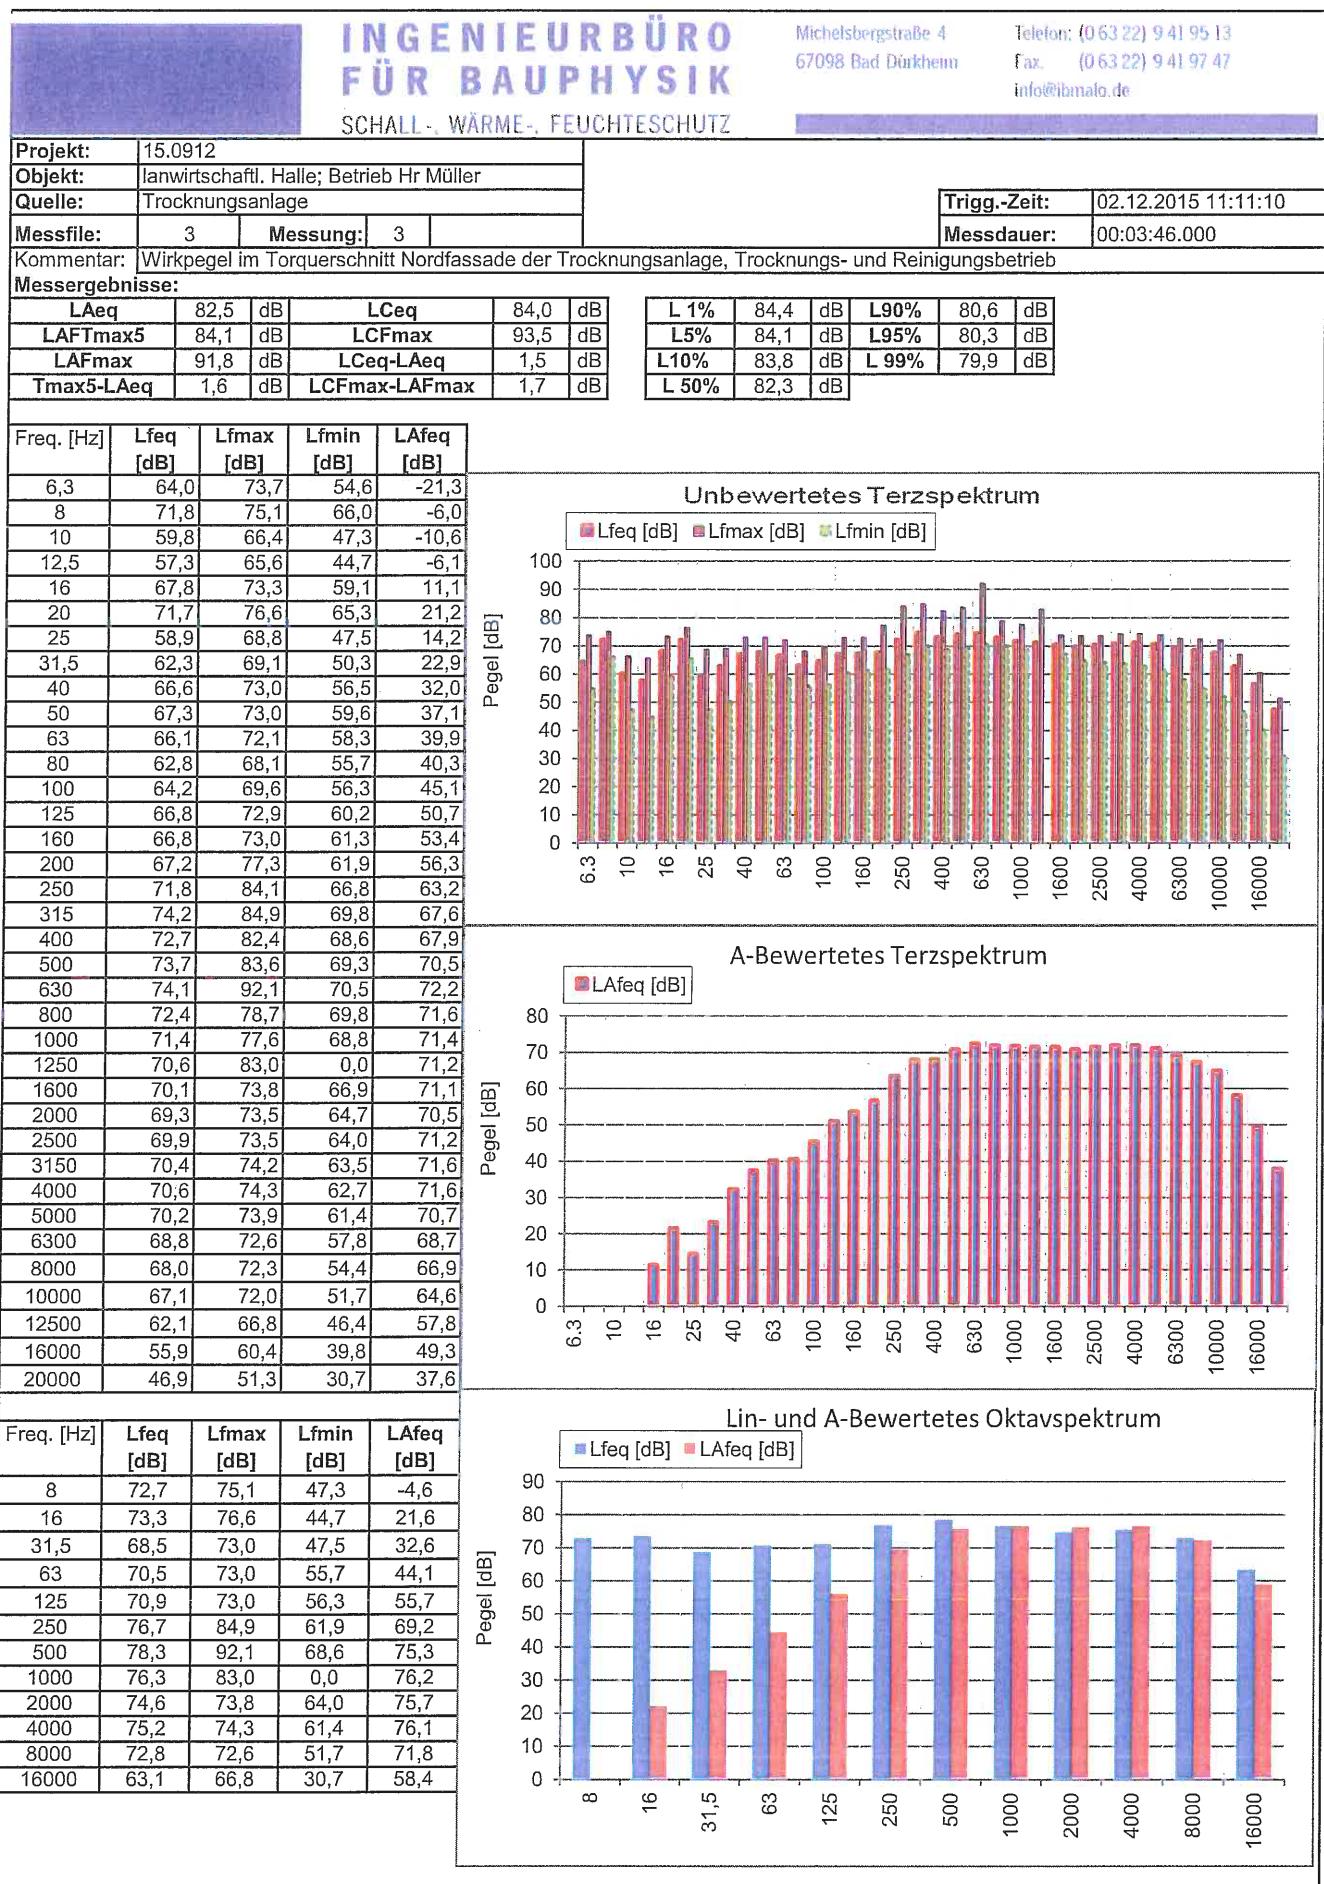

# INGENIEURBÜRO FÜR BAUPHYSIK

SCHALL-, WÄRME-, FEUCHTESCHUTZ

Michelsbergstraße 4  
67098 Bad Dürkheim

Telefon: (0 63 22) 9 41 95 13  
Fax: (0 63 22) 9 41 97 47  
info@ibmalo.de

Projekt:	15.0912		
Objekt:	lanwirtschaftl. Halle; Betrieb Hr Müller		
Quelle:	Trocknungsanlage		
Messfile:	4	Messung:	4

Trigg.-Zeit: 02.12.2015 11:15:33  
Messdauer: 00:01:31.000

Kommentar: Wirkpegel 1 Meter vor dem geschlossenen Tor Nordfassade der Trocknungsanlage, Trocknungs- und Reinigungsbetrieb

**Messergebnisse:**


LAeq	67,0	dB	LCeq	72,8	dB
LAFmax5	68,3	dB	LCFmax	75,6	dB
LAFmax	71,1	dB	LCeq-LAeq	5,8	dB
Tmax5-LAeq	1,3	dB	LCFmax-LAFmax	4,5	dB

L 1%	68,5	dB	L90%	66,1	dB
L5%	68,2	dB	L95%	65,8	dB
L10%	68,0	dB	L 99%	65,5	dB
L 50%	66,9	dB			


Freq. [Hz]	Lfeq [dB]	Lfmax [dB]	Lfmin [dB]	LAfeq [dB]
6,3	60,2	66,9	51,8	-25,1
8	68,0	71,1	61,2	-9,8
10	56,2	63,1	44,7	-14,2
12,5	53,3	61,1	41,6	-10,1
16	65,0	70,2	56,5	8,3
20	68,5	71,7	64,1	18,0
25	55,2	62,0	47,3	10,5
31,5	60,1	67,3	48,5	20,7
40	62,9	69,5	50,1	28,3
50	64,6	72,4	57,5	34,4
63	61,4	67,4	54,2	35,2
80	54,3	59,2	48,6	31,8
100	57,1	62,5	51,1	38,0
125	58,1	62,6	53,1	42,0
160	57,8	62,7	51,0	44,4
200	55,8	59,2	51,8	44,9
250	60,6	65,3	57,0	52,0
315	63,5	68,7	60,1	56,9
400	61,8	69,0	58,1	57,0
500	61,2	65,7	58,0	58,0
630	60,2	69,4	56,9	58,3
800	57,1	59,9	54,8	56,3
1000	54,9	59,2	52,7	54,9
1250	53,0	58,0	0,0	53,6
1600	53,4	56,1	50,4	54,4
2000	53,1	60,3	48,8	54,3
2500	53,0	56,5	47,2	54,3
3150	52,9	57,7	45,7	54,1
4000	52,2	60,4	44,5	53,2
5000	51,4	56,4	42,9	51,9
6300	48,8	52,6	37,8	48,7
8000	46,6	51,0	31,9	45,5
10000	45,0	49,8	28,9	42,5
12500	39,2	47,7	23,0	34,9
16000	31,7	44,9	15,3	25,1
20000	23,1	43,8	8,2	13,8

Pegel [dB]


### Unbewertetes Terzspektrum

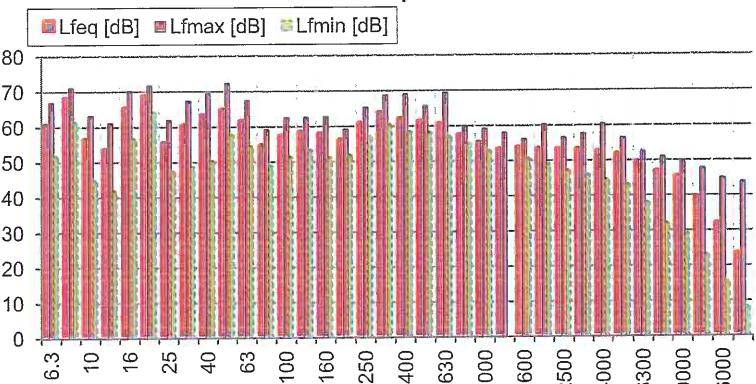

### A-Bewertetes Terzspektrum

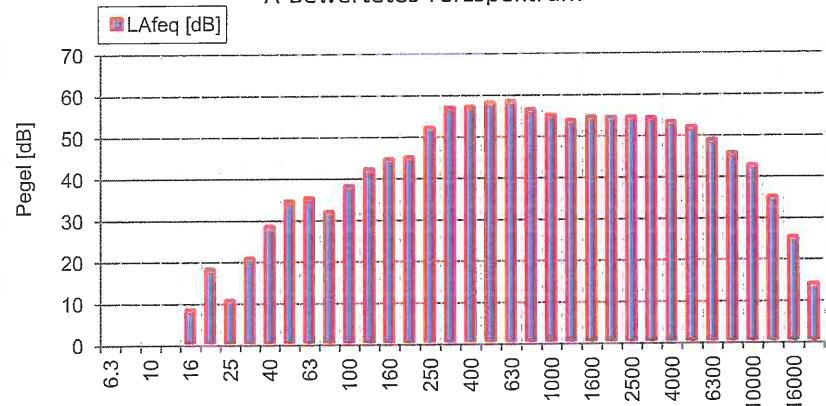

### Lin- und A-Bewertetes Oktavspektrum

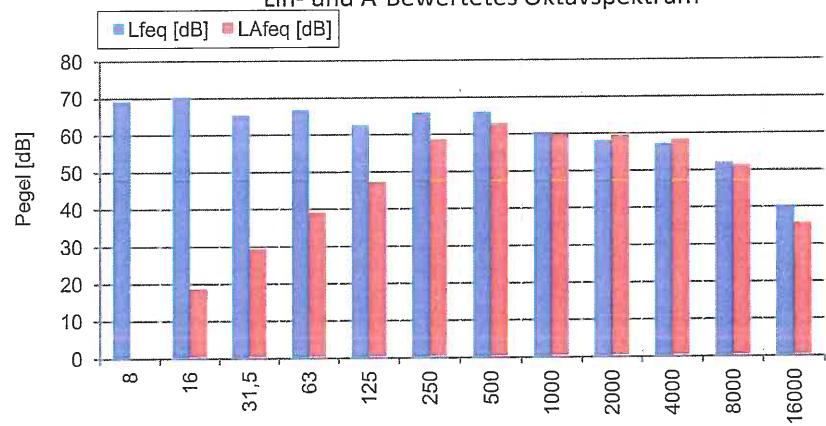

Freq. [Hz]	Lfeq [dB]	Lfmax [dB]	Lfmin [dB]	LAfeq [dB]
8	68,9	71,1	44,7	-8,4
16	70,2	71,7	41,6	18,4
31,5	65,2	69,5	47,3	29,1
63	66,6	72,4	48,6	38,8
125	62,5	62,7	51,0	47,0
250	65,8	68,7	51,8	58,3
500	65,9	69,4	56,9	62,6
1000	60,1	59,9	0,0	59,8
2000	57,9	60,3	47,2	59,1
4000	57,0	60,4	42,9	57,9
8000	51,9	52,6	28,9	51,1
16000	40,0	47,7	8,2	35,4

Pegel [dB]

# INGENIEURBÜRO FÜR BAUPHYSIK

SCHALL-, WÄRME-, FEUCHTESCHUTZ

Michelsbergstraße 4  
67098 Bad DürkheimTelefon: (0 63 22) 9 41 95 13  
Fax: (0 63 22) 9 41 97 47  
info@ibmalo.de

Projekt:	15.0912		
Objekt:	landwirtschaftl. Halle; Betrieb Hr Müller		
Quelle:	Trocknungsanlage		
Messfile:	5	Messung:	5

Trigg.-Zeit: 02.12.2015 11:18:25  
Messdauer: 00:05:34.000




Kommentar: Auslass Staub und Reinigung, Ostfassade Trocknungsanlage, Trocknungs- und Reinigungsbetrieb

## Messergebnisse:

L <sub>Aeq</sub>	89,5 dB	L <sub>Ceq</sub>	92,8 dB
L <sub>AFTmax5</sub>	90,7 dB	L <sub>CFmax</sub>	95,4 dB
L <sub>AFTmax</sub>	91,6 dB	L <sub>Ceq-LAeq</sub>	3,3 dB
T <sub>max5-LAeq</sub>	1,2 dB	L <sub>CFmax-LAFmax</sub>	3,8 dB

L 1%	90,6 dB	L 90%	89,0 dB
L 5%	90,2 dB	L 95%	88,9 dB
L 10%	90,0 dB	L 99%	88,7 dB
L 50%	89,5 dB		

Freq. [Hz]	L <sub>feq</sub> [dB]	L <sub>fmax</sub> [dB]	L <sub>fmin</sub> [dB]	L <sub>Aeq</sub> [dB]
6,3	59,6	77,9	37,4	-25,7
8	62,2	81,7	47,3	-15,6
10	61,3	74,8	48,2	-9,1
12,5	66,5	78,4	49,2	3,1
16	65,2	81,7	53,7	8,5
20	71,6	79,0	58,9	21,1
25	76,8	83,6	63,4	32,1
31,5	77,4	84,5	64,1	38,0
40	84,0	91,3	71,9	49,4
50	78,1	84,1	69,4	47,9
63	69,9	76,8	62,4	43,7
80	61,6	68,4	55,3	39,1
100	69,2	74,5	61,7	50,1
125	75,9	82,3	69,3	59,8
160	75,6	80,5	69,5	62,2
200	77,6	82,3	71,0	66,7
250	83,3	88,3	77,2	74,7
315	80,4	85,8	75,1	73,8
400	85,9	90,5	81,7	81,1
500	82,9	88,9	78,8	79,7
630	82,1	86,6	78,8	80,2
800	81,6	86,2	76,8	80,8
1000	73,6	76,8	71,0	73,6
1250	73,0	76,2	0,0	73,6
1600	71,4	74,5	69,6	72,4
2000	70,4	72,1	68,9	71,6
2500	71,8	73,4	70,3	73,1
3150	75,4	76,9	74,2	76,6
4000	77,6	78,9	76,2	78,6
5000	77,2	78,6	75,6	77,7
6300	75,8	77,1	74,3	75,7
8000	76,2	77,4	75,1	75,1
10000	76,1	77,4	74,8	73,6
12500	74,1	75,2	73,0	69,8
16000	71,3	72,7	70,1	64,7
20000	66,8	68,0	65,6	57,5

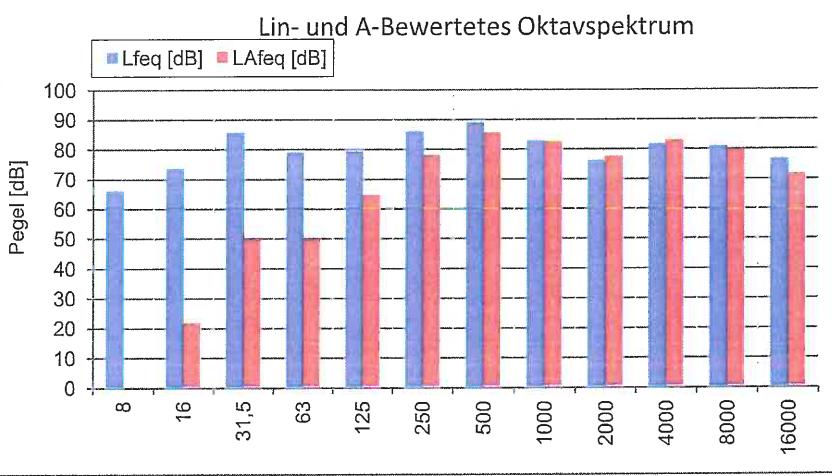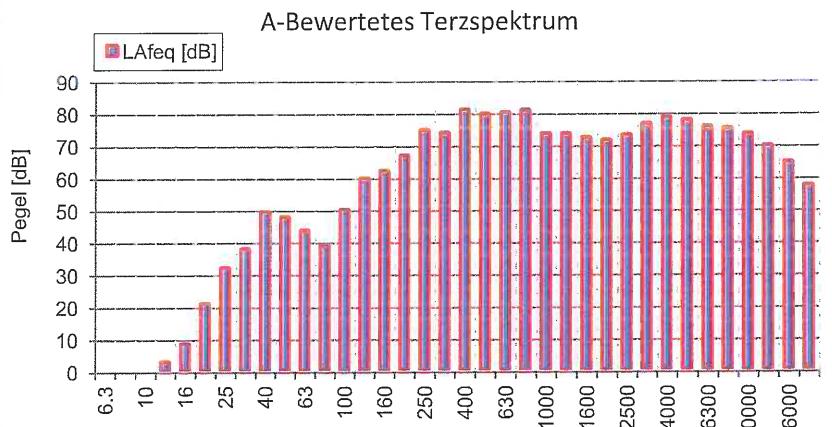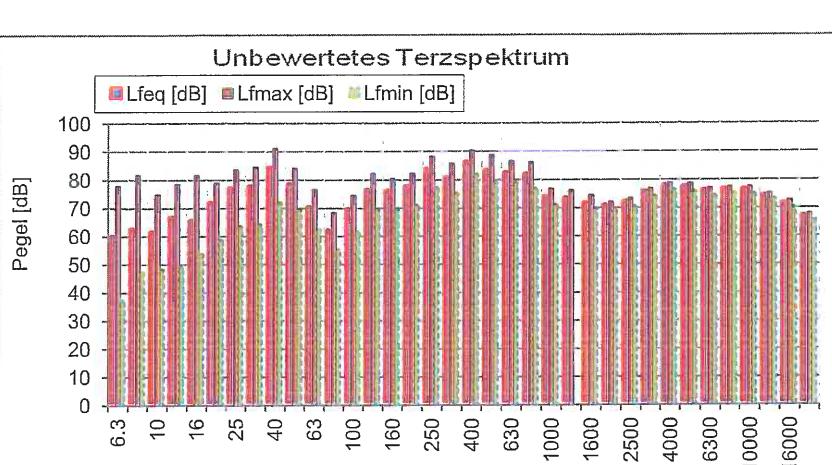

# INGENIEURBÜRO FÜR BAUPHYSIK

SCHALL-, WÄRME-, FEUCHTESCHUTZ

Michelsbergstraße 4  
67098 Bad Dürkheim

Telefon: (0 63 22) 9 41 95 13  
Fax: (0 63 22) 9 41 97 47  
info@ibmalo.de

<b>Projekt:</b>	15.0912		
<b>Objekt:</b>	lanwirtschaftl. Halle; Betrieb Hr Müller		
<b>Quelle:</b>	Trocknungsanlage		
<b>Messfile:</b>	6	<b>Messung:</b>	6
<b>Kommentar:</b>	Auslass Staub, Ostfassade Trocknungsanlage, Trocknungsbetrieb	<b>Trigg.-Zeit:</b>	02.12.2015 11:26:12



**Messdauer:** 00:02:46.000

**Messergebnisse:**


L <sub>Aeq</sub>	86,3	dB	L <sub>Ceq</sub>	87,3	dB
L <sub>AFTmax5</sub>	86,8	dB	L <sub>CFmax</sub>	90,6	dB
L <sub>Afmax</sub>	87,3	dB	L <sub>Ceq-LAeq</sub>	1,0	dB
T <sub>max5-LAeq</sub>	0,5	dB	L <sub>CFmax-LAfmax</sub>	3,3	dB

L 1%	86,8	dB	L 90%	86,0	dB
L 5%	86,6	dB	L 95%	85,9	dB
L 10%	86,5	dB	L 99%	85,7	dB
L 50%	86,3	dB			

Freq. [Hz]	L <sub>feq</sub> [dB]	L <sub>fmax</sub> [dB]	L <sub>fmin</sub> [dB]	L <sub>Afeq</sub> [dB]
6,3	56,2	66,1	41,7	-29,1
8	60,7	66,7	47,8	-17,1
10	57,0	64,9	43,4	-13,4
12,5	65,3	73,0	45,4	1,9
16	63,8	71,2	51,3	7,1
20	68,5	76,6	55,0	18,0
25	76,4	81,5	67,4	31,7
31,5	76,3	82,8	62,8	36,9
40	81,3	89,9	68,9	46,7
50	75,4	82,6	65,9	45,2
63	67,8	74,0	59,5	41,6
80	59,7	64,9	53,5	37,2
100	68,1	74,1	61,5	49,0
125	74,9	80,8	67,3	58,8
160	72,1	77,0	66,9	58,7
200	72,6	79,0	65,8	61,7
250	71,0	76,0	65,6	62,4
315	64,1	70,8	60,3	57,5
400	68,8	79,7	64,1	64,0
500	68,1	81,0	63,7	64,9
630	67,0	77,3	63,8	65,1
800	69,5	74,6	66,3	68,7
1000	61,6	71,7	59,0	61,6
1250	64,5	70,3	0,0	65,1
1600	67,7	69,8	65,8	68,7
2000	70,2	71,9	68,3	71,4
2500	73,0	74,5	71,5	74,3
3150	76,0	77,4	74,7	77,2
4000	78,7	79,9	77,3	79,7
5000	77,9	79,2	76,7	78,4
6300	76,8	77,9	75,7	76,7
8000	77,4	78,6	76,4	76,3
10000	77,1	78,2	76,2	74,6
12500	75,1	75,9	74,3	70,8
16000	72,2	73,1	71,3	65,6
20000	67,3	68,4	66,4	58,0

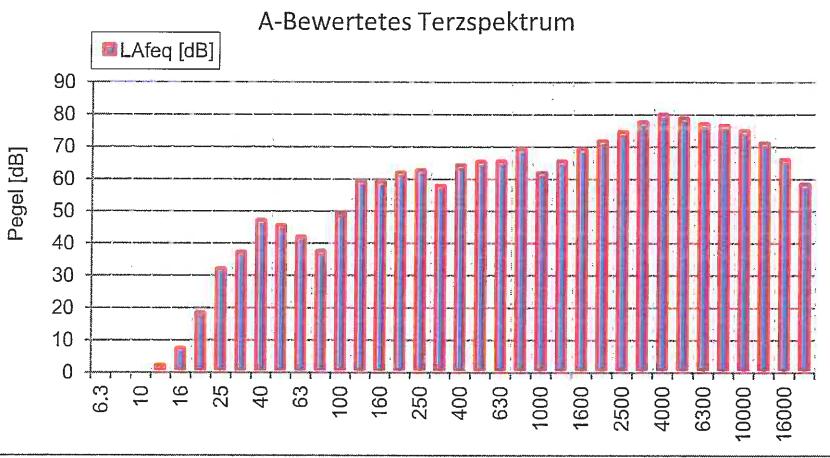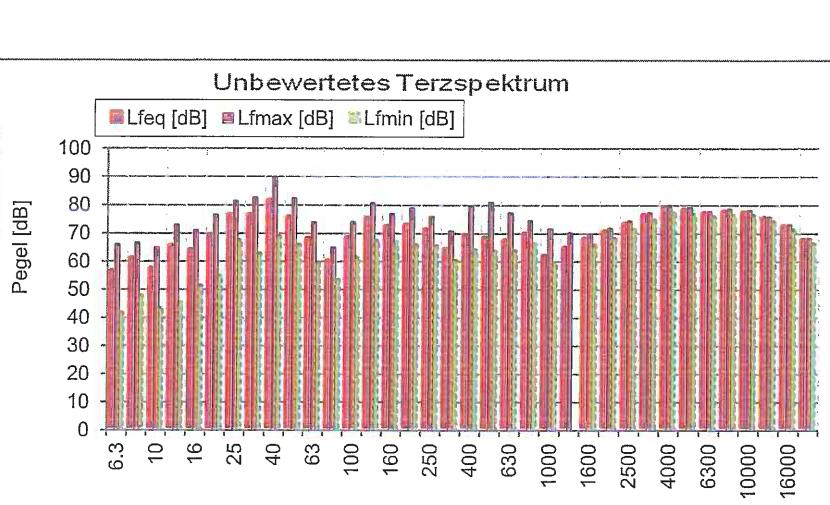

Freq. [Hz]	L <sub>feq</sub> [dB]	L <sub>fmax</sub> [dB]	L <sub>fmin</sub> [dB]	L <sub>Afeq</sub> [dB]
8	63,2	66,7	41,7	-11,8
16	71,1	76,6	45,4	18,4
31,5	83,4	89,9	62,8	47,3
63	76,2	82,6	53,5	47,2
125	77,3	80,8	61,5	62,0
250	75,2	79,0	60,3	65,8
500	72,8	81,0	63,7	69,5
1000	71,2	74,6	0,0	70,8
2000	75,6	74,5	65,8	76,8
4000	82,4	79,9	74,7	83,3
8000	81,9	78,6	75,7	80,7
16000	77,4	75,9	66,4	72,1

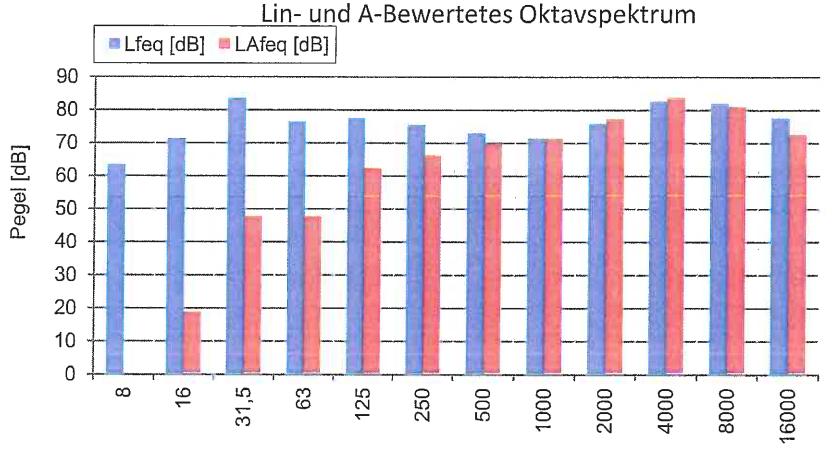

# INGENIEURBÜRO FÜR BAUPHYSIK

SCHALL-, WÄRME-, FEUCHTESCHUTZ

Michelsbergstraße 4  
67098 Bad Dürkheim

Telefon: (0 63 22) 9 41 95 13  
Fax: (0 63 22) 9 41 97 47  
info@ibmalo.de

<b>Projekt:</b>	15.0912	
<b>Objekt:</b>	lanwirtschaftl. Halle; Betrieb Hr Müller	
<b>Quelle:</b>	Trocknungsanlage	
<b>Messfile:</b>	7	<b>Messung:</b> 7

**Trigg.-Zeit:** 02.12.2015 11:40:21  
**Messdauer:** 00:00:27.000




Kommentar: Abluftöffnung Trocknung, direkt am Gitter, Durchmesser 600mm

**Messergebnisse:**

L <sub>Aeq</sub>	97,1	dB	L <sub>Ceq</sub>	106,3	dB	L 1%	98,3	dB	L <sub>90%</sub>	96,3	dB	LAFmin	89,4	dB
L <sub>AFTmax5</sub>	98,6	dB	L <sub>CFmax</sub>	108,3	dB	L5%	97,8	dB	L <sub>95%</sub>	96,1	dB			
L <sub>AFTmax</sub>	100,3	dB	L <sub>Ceq-LAeq</sub>	9,2	dB	L10%	97,7	dB	L <sub>99%</sub>	94,7	dB			
T <sub>max5-LAeq</sub>	1,5	dB	L <sub>CFmax-LAFTmax</sub>	8,0	dB	L 50%	97,1	dB						

Freq. [Hz]	L <sub>feq</sub> [dB]	L <sub>fmax</sub> [dB]	L <sub>fmin</sub> [dB]	L <sub>Afeq</sub> [dB]
6,3	90,7	99,4	76,7	5,4
8	89,8	96,6	78,1	12,0
10	89,5	96,2	77,0	19,1
12,5	89,9	96,8	78,8	26,5
16	89,3	94,8	77,4	32,6
20	89,0	95,2	79,9	38,5
25	90,6	97,9	83,4	45,9
31,5	98,1	103,6	88,7	58,7
40	95,1	99,8	88,0	60,5
50	92,6	97,8	86,0	62,4
63	98,9	104,4	91,3	72,7
80	93,6	98,3	88,3	71,1
100	95,5	101,6	89,5	76,4
125	96,4	101,7	90,6	80,3
160	96,7	100,7	91,9	83,3
200	95,8	99,5	90,8	84,9
250	94,9	98,8	90,2	86,3
315	94,5	97,9	90,1	87,9
400	90,5	94,7	87,3	85,7
500	90,4	92,9	85,6	87,2
630	90,3	93,7	86,3	88,4
800	87,5	90,4	84,4	86,7
1000	84,6	88,7	81,8	84,6
1250	81,5	84,1	0,0	82,1
1600	80,0	86,6	77,3	81,0
2000	81,0	87,3	78,0	82,2
2500	80,6	85,4	77,1	81,9
3150	79,2	86,4	74,2	80,4
4000	79,5	89,4	74,2	80,5
5000	78,5	90,8	72,1	79,0
6300	77,8	89,2	69,5	77,7
8000	77,7	86,5	67,1	76,6
10000	76,9	86,1	64,8	74,4
12500	72,6	80,5	61,0	68,3
16000	66,5	72,8	57,3	59,9
20000	58,7	64,7	52,2	49,4

Freq. [Hz]	L <sub>feq</sub> [dB]	L <sub>fmax</sub> [dB]	L <sub>fmin</sub> [dB]	L <sub>Afeq</sub> [dB]
8	94,8	99,4	76,7	20,0
16	94,2	96,8	77,4	39,7
31,5	100,4	103,6	83,4	62,8
63	100,7	104,4	86,0	75,2
125	101,0	101,7	89,5	85,6
250	99,9	99,5	90,1	91,3
500	95,2	94,7	85,6	92,0
1000	90,0	90,4	0,0	89,6
2000	85,3	87,3	77,1	86,5
4000	83,9	90,8	72,1	84,8
8000	82,3	89,2	64,8	81,2
16000	73,7	80,5	52,2	68,9

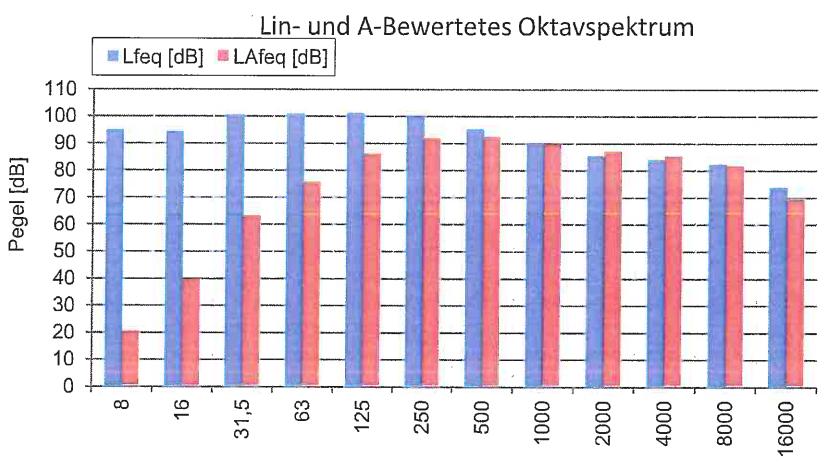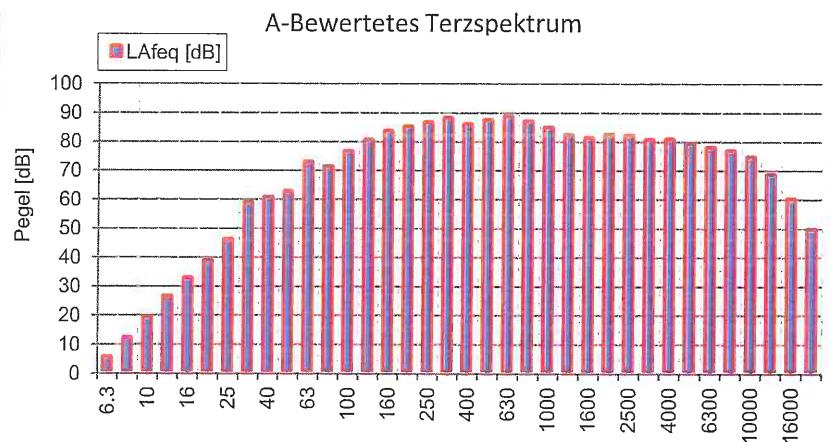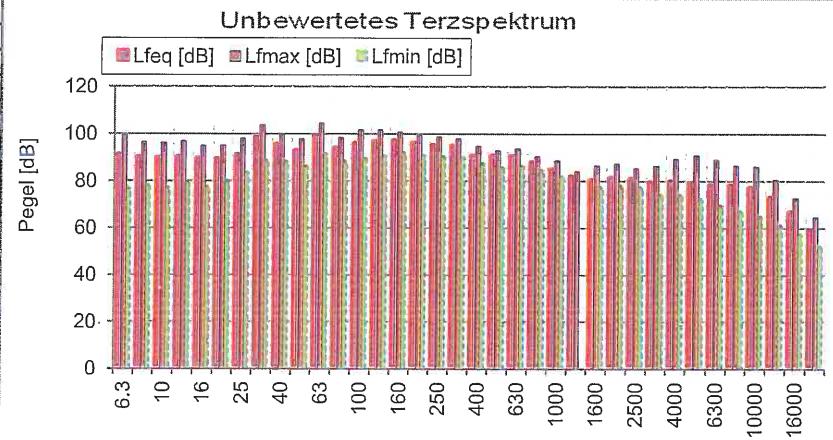

**INGENIEURBÜRO  
FÜR BAUPHYSIK**  
**SCHALL-, WÄRME-, FEUCHTESCHUTZ**

Michelsbergstraße 4  
67098 Bad Dürkheim

Telefon: (0 63 22) 9 41 95 13  
Fax: (0 63 22) 9 41 97 47  
info@ibmalo.de

Projekt:	15.0912		
Objekt:	lanwirtschaftl. Halle; Betrieb Hr Müller		
Quelle:	Trocknungsanlage		
Messfile:	8	Messung:	8

Trigg.-Zeit: 02.12.2015 11:47:00  
Messdauer: 00:02:05.000




Kommentar: Innenpegel im Nahbereich der Trocknungsanlage, Trocknungsbetrieb

**Messergebnisse:**

L <sub>Aeq</sub>	72,2	dB	L <sub>Ceq</sub>	76,2	dB <th>L 1%</th> <td>79,0</td> <td>dB</td> <th>L<sub>90%</sub></th> <td>64,2</td> <td>dB</td> <th>LAFmin</th> <td>70,2</td> <td>dB</td>	L 1%	79,0	dB	L <sub>90%</sub>	64,2	dB	LAFmin	70,2	dB
L <sub>AFTmax5</sub>	75,0	dB	L <sub>CFmax</sub>	84,1	dB	L 5%	77,7	dB	L <sub>95%</sub>	63,6	dB			
L <sub>AFTmax</sub>	79,4	dB	L <sub>Ceq-LAeq</sub>	4,0	dB	L 10%	76,5	dB	L <sub>99%</sub>	63,2	dB			
T <sub>max5-LAeq</sub>	2,8	dB	L <sub>CFmax-LAFmax</sub>	4,7	dB	L 50%	67,7	dB						

Freq. [Hz]	L <sub>feq</sub> [dB]	L <sub>fmax</sub> [dB]	L <sub>fmin</sub> [dB]	L <sub>Aeq</sub> [dB]
6,3	50,0	69,3	28,8	-35,3
8	49,1	67,1	32,0	-28,7
10	56,5	70,1	39,2	-13,9
12,5	58,1	69,4	43,8	-5,3
16	56,1	68,5	42,8	-0,6
20	61,2	77,5	47,3	10,7
25	61,3	81,7	48,5	16,6
31,5	64,4	76,1	54,0	25,0
40	63,2	74,8	51,8	28,6
50	62,0	72,9	50,8	31,8
63	65,6	71,8	58,0	39,4
80	67,2	78,4	57,4	44,7
100	65,2	75,6	57,2	46,1
125	66,8	75,3	59,3	50,7
160	66,0	72,7	57,9	52,6
200	64,1	71,5	57,9	53,2
250	59,5	72,4	53,7	50,9
315	58,7	71,9	52,6	52,1
400	59,8	70,8	53,3	55,0
500	59,7	72,1	52,9	56,5
630	60,1	71,5	53,3	58,2
800	60,4	68,8	53,5	59,6
1000	58,8	65,9	51,2	58,8
1250	57,9	65,6	0,0	58,5
1600	58,5	66,3	47,3	59,5
2000	59,1	67,5	46,6	60,3
2500	60,4	68,7	47,1	61,7
3150	61,5	70,2	46,9	62,7
4000	61,5	70,2	39,7	62,5
5000	60,4	68,8	34,6	60,9
6300	59,1	67,6	30,7	59,0
8000	61,2	69,5	28,0	60,1
10000	64,0	71,9	26,2	61,5
12500	59,5	67,4	21,1	55,2
16000	53,4	61,5	14,8	46,8
20000	45,9	53,9	9,1	36,6

Freq. [Hz]	L <sub>feq</sub> [dB]	L <sub>fmax</sub> [dB]	L <sub>fmin</sub> [dB]	L <sub>Aeq</sub> [dB]
8	58,0	70,1	28,8	-13,7
16	63,7	77,5	42,8	11,1
31,5	67,9	81,7	48,5	30,4
63	70,2	78,4	50,8	46,0
125	70,8	75,6	57,2	55,3
250	66,2	72,4	52,6	56,9
500	64,6	72,1	52,9	61,5
1000	63,9	68,8	0,0	63,8
2000	64,2	68,7	46,6	65,4
4000	65,9	70,2	34,6	66,9
8000	66,7	71,9	26,2	65,1
16000	60,6	67,4	9,1	55,8

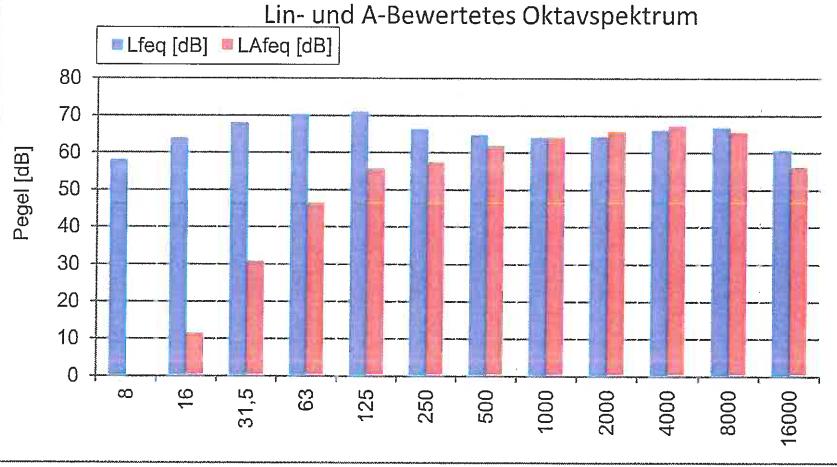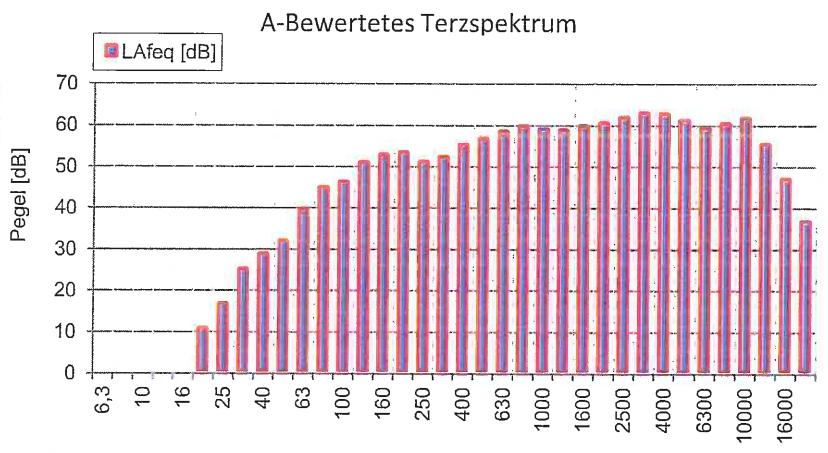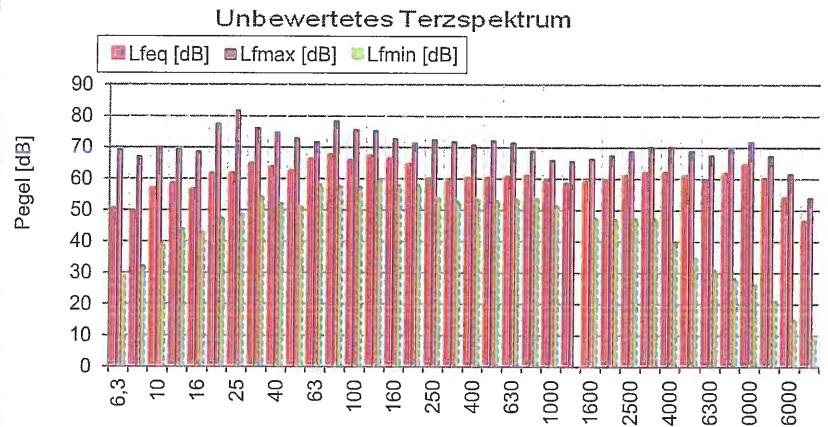

**INGENIEURBÜRO  
FÜR BAUPHYSIK**  
**SCHALL-, WÄRME-, FEUCHTESCHUTZ**

 Michelsbergstraße 4  
 67098 Bad Dürkheim

 Telefon: (0 63 22) 9 41 95 13  
 Fax: (0 63 22) 9 41 97 47  
 info@ibmalo.de




Projekt:	15.0912			
Objekt:	Trocknungsanlage für Mais und Getreide, Flurstücknummer 1544/1, 66892 Miesau			
Quelle:	Trocknungsanlage Normalbetrieb			
Messfile:	1	Messung:	1	
Kommentar:	Kalibrierung			

 Trigg.-Zeit: 06.11.2017 14:00:31  
 Messdauer: 00:00:05.000
**Messergebnisse:**

LAeq	113,8	dB	LCeq	113,8	dB
LAFTmax5	113,8	dB	LCFmax	113,8	dB
LAFmax	113,8	dB	LCeq-LAeq	0,0	dB
Tmax5-LAeq	0,0	dB	LCFmax-LAFmax	0,0	dB

L 1%		dB	L90%	113,6	dB
L5%	114,0	dB	L95%	113,6	dB
L10%	113,9	dB	L 99%	113,6	dB
L 50%	113,7	dB			

Freq. [Hz]	Lfeq [dB]	Lfmax [dB]	Lfmin [dB]	LAfeq [dB]
6,3	68,6	73,8	54,8	-16,7
8	70,1	75,3	61,1	-7,7
10	69,3	75,6	56,9	-1,1
12,5	67,0	73,9	50,7	3,6
16	66,8	73,7	51,3	10,1
20	63,2	71,4	53,5	12,7
25	63,1	72,0	49,7	18,4
31,5	61,7	68,2	52,2	22,3
40	60,6	67,2	51,8	26,0
50	60,0	67,5	51,3	29,8
63	58,8	64,6	50,9	32,6
80	54,3	62,0	45,8	31,8
100	51,3	57,4	40,3	32,2
125	48,3	54,1	41,1	32,2
160	43,0	49,7	35,3	29,6
200	39,1	42,6	35,3	28,2
250	32,0	37,1	27,6	23,4
315	28,9	33,0	25,8	22,3
400	54,9	55,0	54,9	50,1
500	62,9	62,9	62,8	59,7
630	74,0	74,1	74,0	72,1
800	93,2	93,2	93,1	92,4
1000	113,8	113,8	113,7	113,8
1250	93,2	93,2	0,0	93,8
1600	73,8	73,9	73,8	74,8
2000	62,9	62,9	62,8	64,1
2500	50,0	50,1	50,0	51,3
3150	56,9	56,9	56,8	58,1
4000	44,0	44,1	43,8	45,0
5000	35,1	35,3	34,9	35,6
6300	23,7	24,2	23,2	23,6
8000	20,3	20,6	19,8	19,2
10000	19,8	20,2	19,4	17,3
12500	20,6	20,9	20,2	16,3
16000	21,6	21,9	21,2	15,0
20000	22,5	22,7	22,2	13,2

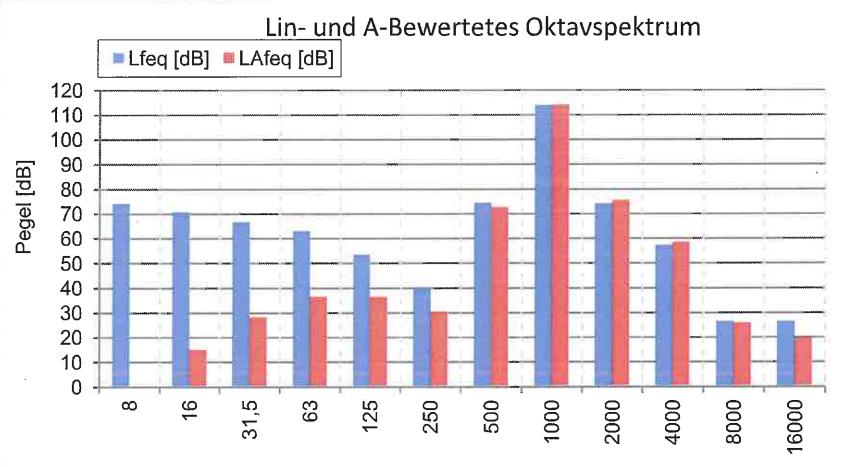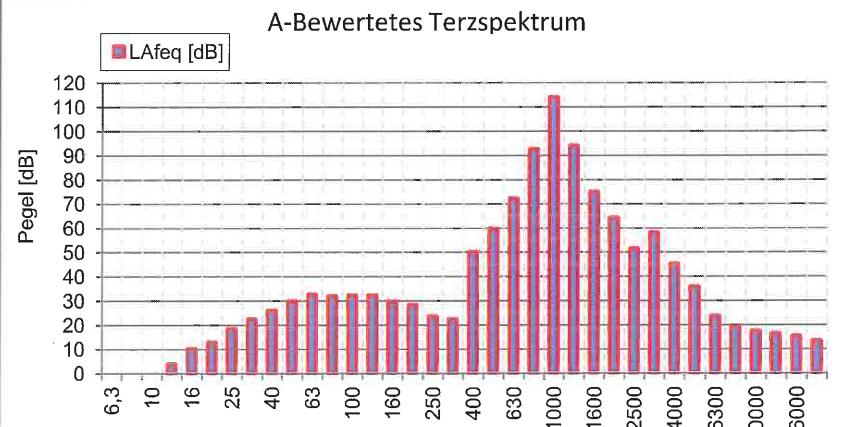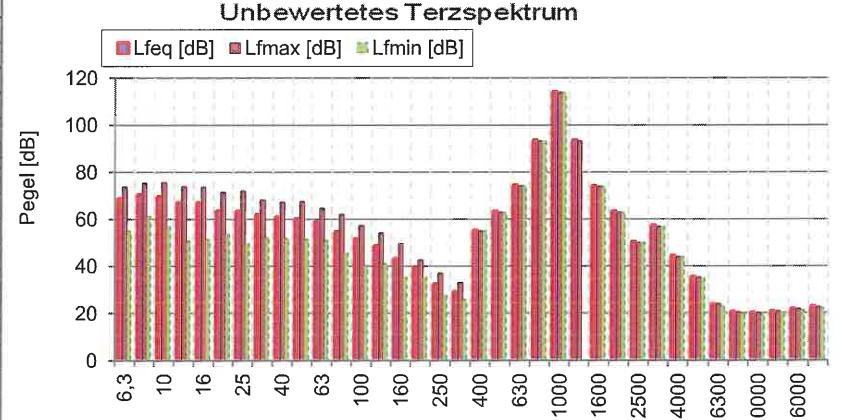

# INGENIEURBÜRO FÜR BAUPHYSIK

SCHALL-, WÄRME-, FEUCHTESCHUTZ

Michelsbergstraße 4  
67098 Bad Dürkheim

Telefon: (0 63 22) 9 41 95 13  
Fax: (0 63 22) 9 41 97 47  
info@ibmalo.de

<b>Projekt:</b>	15.0912			
<b>Objekt:</b>	Trocknungsanlage für Mais und Getreide, Flurstücknummer 1544/1, 66892 Miesau			
<b>Quelle:</b>	Trocknungsanlage Normalbetrieb			
<b>Messfile:</b>	6	<b>Messung:</b>	6	
<b>Kommentar:</b>	Betrieb Trocknungsanlage, alle Tore geschlossen, Messpunkt 6,8 m vor der Ostfassade der Halle, siehe Anlage 1.9			

**Trigg.-Zeit:** 06.11.2017 14:18:36  
**Messdauer:** 00:00:59.000




**Messergebnisse:**

	L <sub>Aeq</sub>	50,0 dB	L <sub>Ceq</sub>	69,0 dB
LAFTmax5	51,3 dB		LCFmax	73,0 dB
LAFmax	53,0 dB		LCeq-LAeq	19,0 dB
Tmax5-LAeq	1,3 dB		LCFmax-LAFmax	20,0 dB

L 1%	51,6 dB	L90%	49,2 dB
L5%	51,0 dB	L95%	49,1 dB
L10%	50,7 dB	L 99%	48,8 dB
L 50%	49,8 dB		

Freq. [Hz]	L <sub>feq</sub> [dB]	L <sub>fmax</sub> [dB]	L <sub>fmin</sub> [dB]	L <sub>Aeq</sub> [dB]
6,3	61,5	76,5	35,2	-23,8
8	59,9	74,0	37,0	-17,9
10	57,7	70,7	37,6	-12,7
12,5	57,1	70,4	41,1	-6,3
16	56,8	70,6	41,7	0,1
20	54,5	64,1	44,0	4,0
25	63,5	70,2	52,1	18,8
31,5	65,8	72,8	56,7	26,4
40	66,0	72,3	56,0	31,4
50	59,1	65,8	51,6	28,9
63	59,6	66,1	52,2	33,4
80	54,6	60,0	48,0	32,1
100	52,9	58,7	46,3	33,8
125	53,2	58,6	47,1	37,1
160	46,0	49,9	42,0	32,6
200	53,0	57,1	48,6	42,1
250	49,8	53,2	46,1	41,2
315	46,0	49,9	42,2	39,4
400	45,5	49,1	41,8	40,7
500	42,3	46,0	39,1	39,1
630	40,1	47,0	37,3	38,2
800	39,1	44,0	36,3	38,3
1000	37,9	49,2	33,4	37,9
1250	33,8	38,6	0,0	34,4
1600	31,0	38,9	26,6	32,0
2000	28,2	36,3	24,1	29,4
2500	25,5	31,9	21,6	26,8
3150	24,6	29,4	20,1	25,8
4000	23,5	28,9	18,8	24,5
5000	21,0	26,0	16,0	21,5
6300	19,0	25,5	13,8	18,9
8000	19,0	26,0	13,6	17,9
10000	20,9	27,8	11,9	18,4
12500	15,6	25,0	10,1	11,3
16000	10,3	21,7	7,4	3,7
20000	7,0	24,4	5,2	-2,3

Freq. [Hz]	L <sub>feq</sub> [dB]	L <sub>fmax</sub> [dB]	L <sub>fmin</sub> [dB]	L <sub>Aeq</sub> [dB]
8	64,7	76,5	35,2	-11,3
16	61,0	70,6	41,1	5,8
31,5	70,0	72,8	52,1	32,8
63	63,0	66,1	48,0	36,6
125	56,5	58,7	42,0	39,7
250	55,2	57,1	42,2	45,8
500	48,0	49,1	37,3	44,2
1000	42,2	49,2	0,0	42,0
2000	33,6	38,9	21,6	34,7
4000	28,0	29,4	16,0	29,0
8000	24,5	27,8	11,9	23,2
16000	17,2	25,0	5,2	12,2

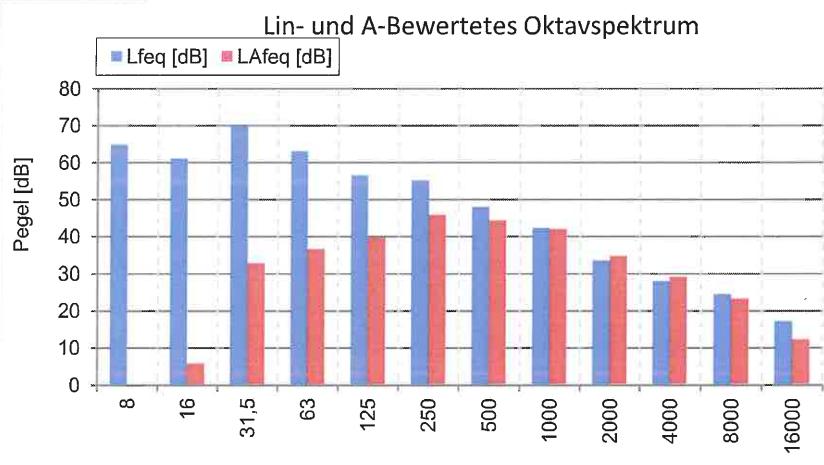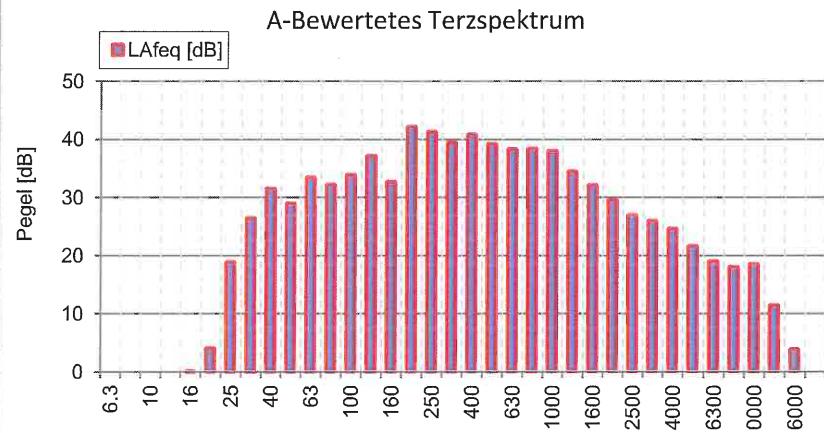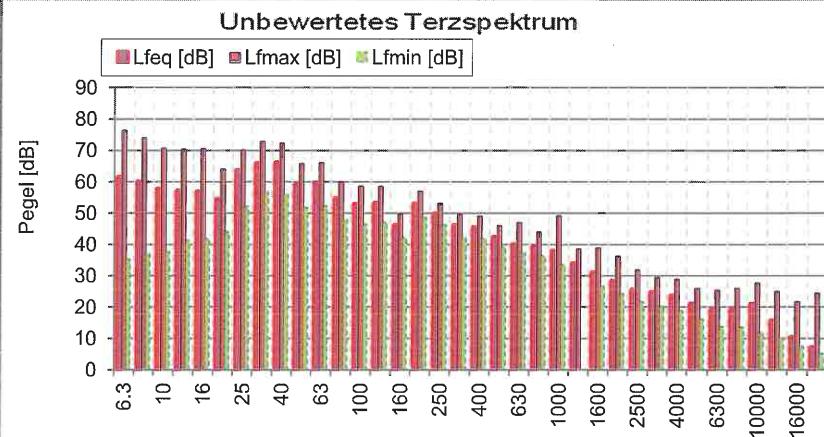

**INGENIEURBÜRO  
FÜR BAUPHYSIK**  
SCHALL-, WÄRME-, FEUCHTESCHUTZ




Michelsbergstraße 4  
67098 Bad Dürkheim


Telefon: (0 63 22) 9 41 95 13  
Fax: (0 63 22) 9 41 97 47  
info@ibmalo.de

<b>Projekt:</b>	15.0912			
<b>Objekt:</b>	Trocknungsanlage für Mais und Getreide, Flurstücknummer 1544/1, 66892 Miesau			
<b>Quelle:</b>	Trocknungsanlage Normalbetrieb			
<b>Messfile:</b>	7	<b>Messung:</b>	7	
<b>Kommentar:</b>	Betrieb Trocknungsanlage, alle Tore geschlossen, Messpunkt 12,5 m vor der Ostfassade des Schuppens, Grenze Flst. 1546, siehe			
<b>Messergebnisse:</b>				
L <sub>Aeq</sub>	45,0 dB	L <sub>Ceq</sub>	60,6 dB	
L <sub>AFTmax5</sub>	46,9 dB	L <sub>CFmax</sub>	63,5 dB	
L <sub>AFTmax</sub>	48,2 dB	L <sub>Ceq-LAeq</sub>	15,6 dB	
T <sub>max5-LAeq</sub>	1,9 dB	L <sub>CFmax-LAFTmax</sub>	15,3 dB	
L 1%	47,0 dB	L 90%	43,8 dB	
L 5%	46,2 dB	L 95%	43,5 dB	
L 10%	45,9 dB	L 99%	43,0 dB	
L 50%	44,9 dB			

Freq. [Hz]	L <sub>feq</sub> [dB]	L <sub>fmax</sub> [dB]	L <sub>fmin</sub> [dB]	L <sub>Aeq</sub> [dB]
6,3	50,4	61,0	31,4	-34,9
8	48,7	59,9	31,3	-29,1
10	47,4	58,1	33,5	-23,0
12,5	49,5	57,2	35,8	-13,9
16	48,1	56,1	37,2	-8,6
20	47,8	55,2	36,5	-2,7
25	55,1	60,7	46,9	10,4
31,5	56,8	62,2	46,0	17,4
40	54,4	61,0	43,8	19,8
50	52,3	58,2	43,4	22,1
63	53,6	60,4	44,2	27,4
80	47,2	52,1	40,1	24,7
100	38,8	45,4	32,5	19,7
125	39,7	44,0	34,9	23,6
160	40,4	44,0	36,6	27,0
200	51,5	56,4	46,4	40,6
250	41,0	44,2	38,0	32,4
315	36,8	40,4	32,7	30,2
400	37,6	45,1	33,4	32,8
500	35,5	39,1	30,9	32,3
630	35,2	39,6	31,2	33,3
800	35,4	38,7	31,4	34,6
1000	35,0	38,8	30,9	35,0
1250	31,6	38,2	0,0	32,2
1600	28,0	36,8	23,5	29,0
2000	24,8	39,7	19,3	26,0
2500	21,7	37,9	14,6	23,0
3150	19,8	37,1	10,4	21,0
4000	17,1	29,5	10,0	18,1
5000	15,0	24,5	8,1	15,5
6300	12,7	23,1	7,0	12,6
8000	13,1	27,5	6,9	12,0
10000	15,3	33,7	6,4	12,8
12500	11,6	30,8	5,9	7,3
16000	11,1	33,3	5,3	4,5
20000	9,5	32,2	4,4	0,2

Freq. [Hz]	L <sub>feq</sub> [dB]	L <sub>fmax</sub> [dB]	L <sub>fmin</sub> [dB]	L <sub>Aeq</sub> [dB]
8	53,8	61,0	31,3	-21,8
16	53,3	57,2	35,8	-1,5
31,5	60,3	62,2	43,8	22,1
63	56,5	60,4	40,1	30,0
125	44,5	45,4	32,5	29,2
250	52,0	56,4	32,7	41,5
500	41,0	45,1	30,9	37,6
1000	39,1	38,8	0,0	38,9
2000	30,3	39,7	14,6	31,4
4000	22,5	37,1	8,1	23,5
8000	18,6	33,7	6,4	17,3
16000	15,6	33,3	4,4	9,7

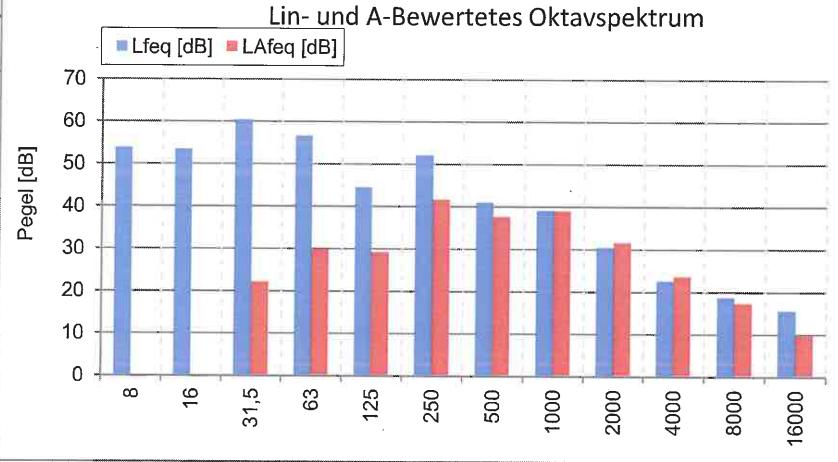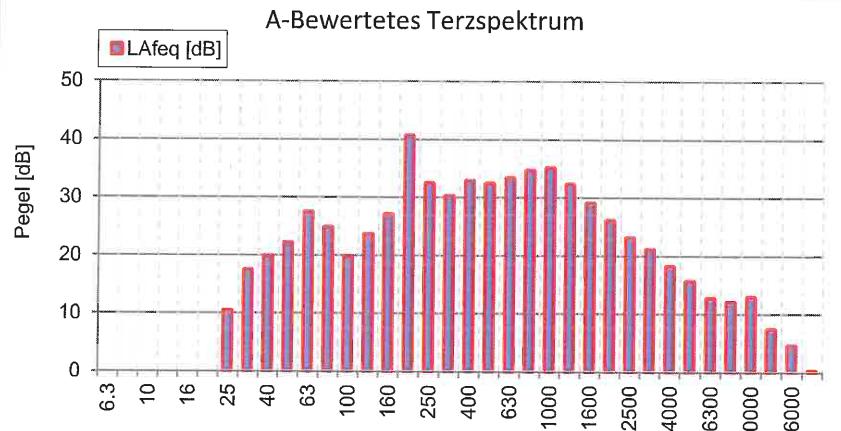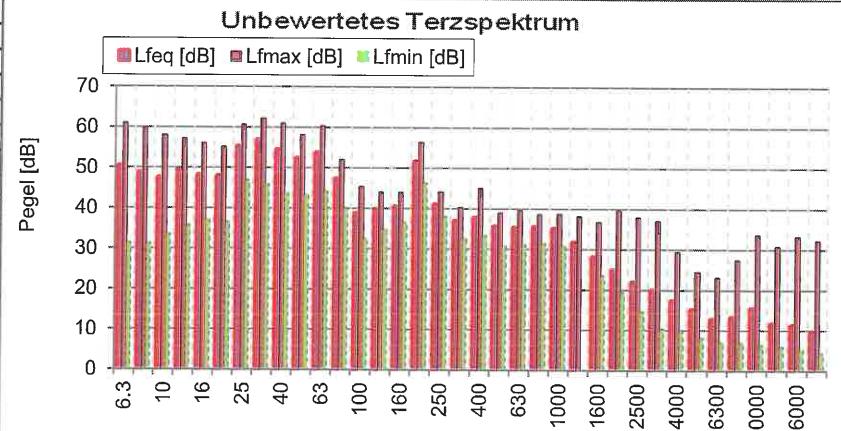

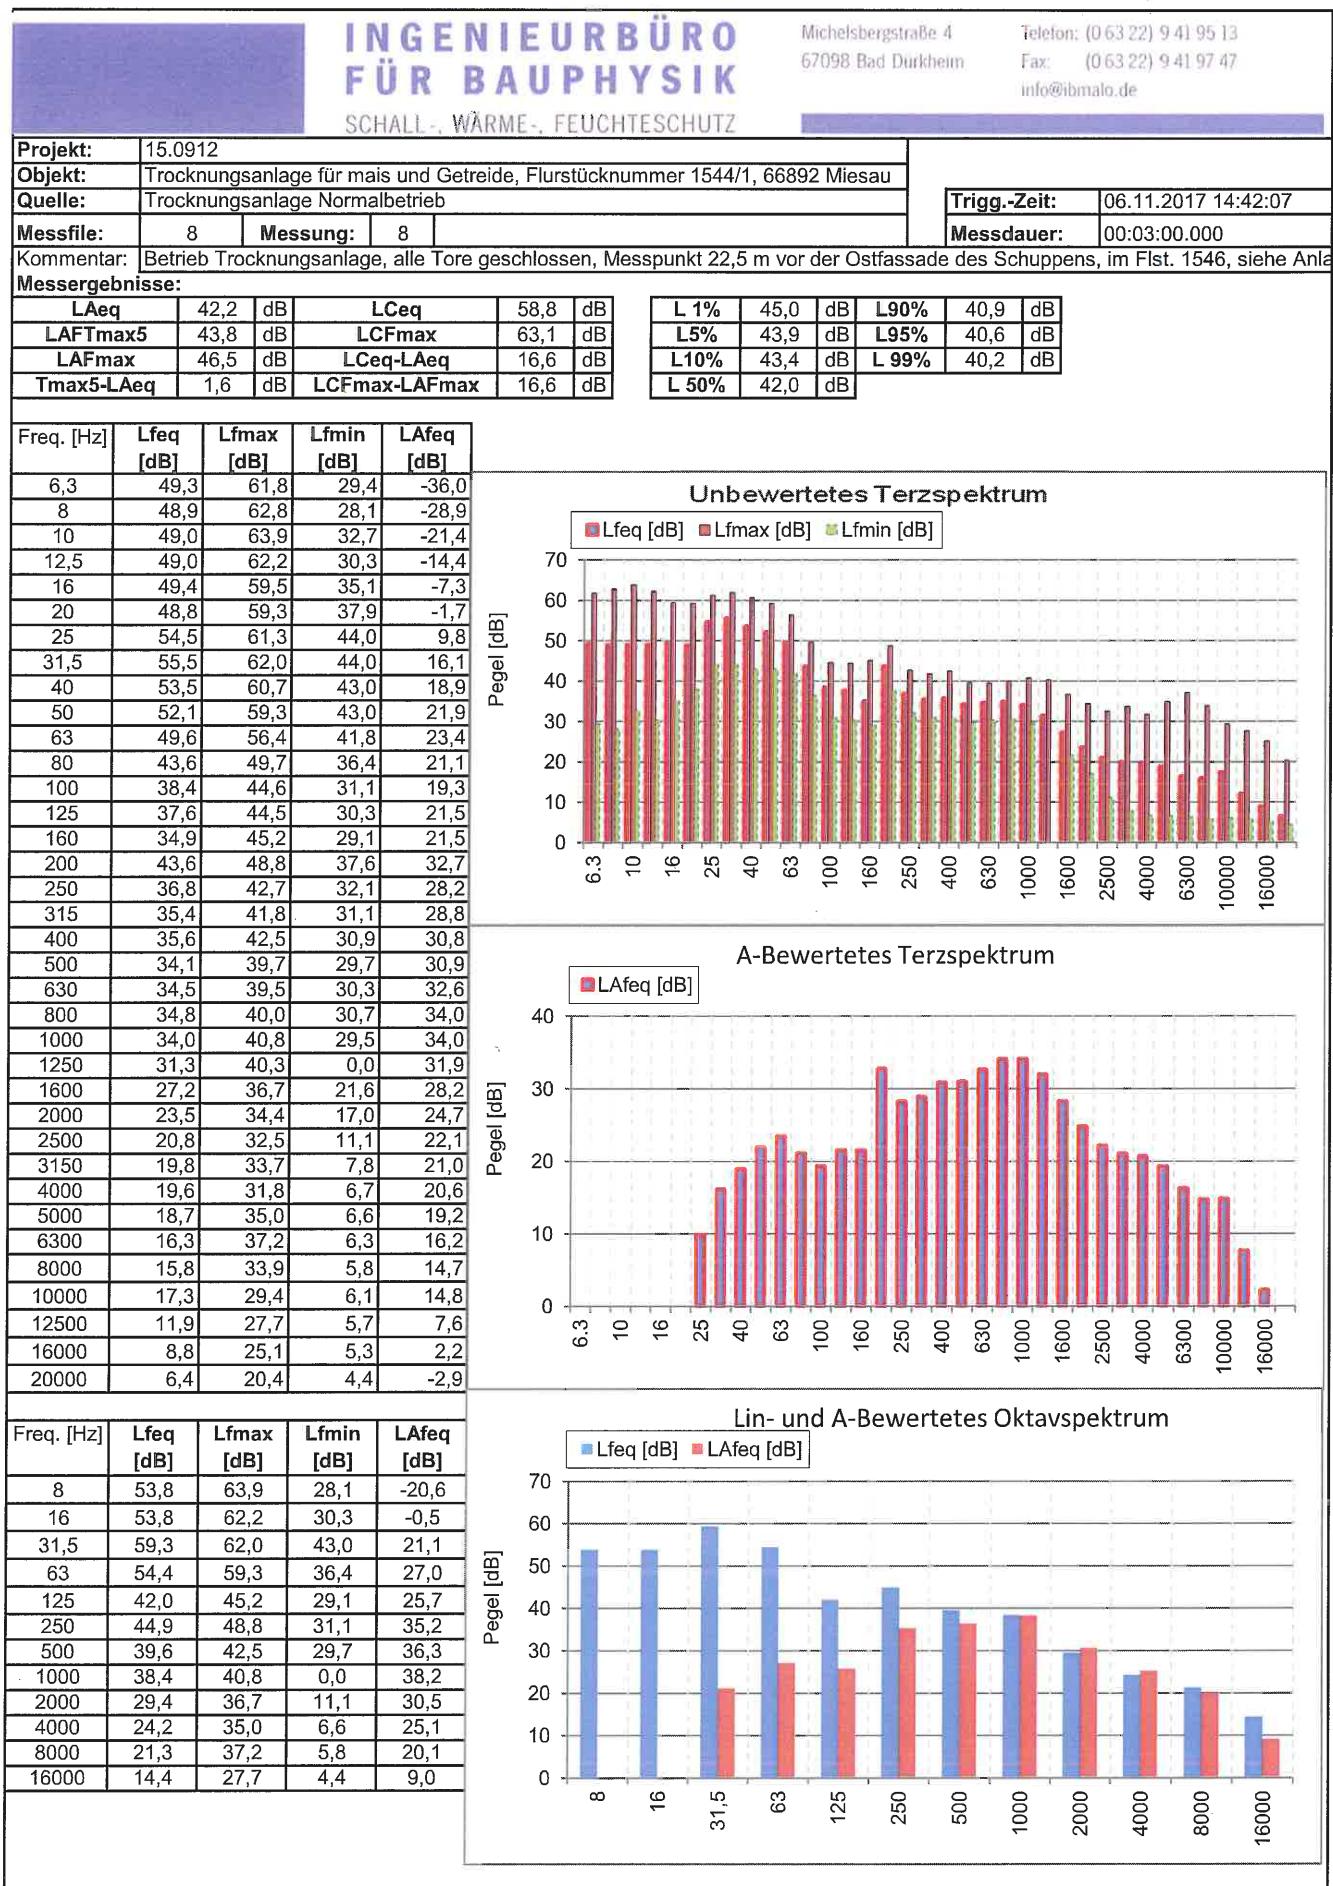

15.0912

**INGENIEURBÜRO  
FÜR BAUPHYSIK**  
**SCHALL-, WÄRME-, FEUCHTESCHUTZ**

 Michelsbergstraße 4  
 67098 Bad Dürkheim

 Telefon: (0 63 22) 9 41 95 13  
 Fax: (0 63 22) 9 41 97 47  
 info@ibimalo.de




<b>Projekt:</b>	15.0912		
<b>Objekt:</b>	Trocknungsanlage für Mais und Getreide, Flurstücknummer 1544/1, 66892 Miesau		
<b>Quelle:</b>	Trocknungsanlage ausgeschaltet, Fremdgeräuschpegel		
<b>Messfile:</b>	9	<b>Messung:</b>	9
<b>Kommentar:</b>	Fremdgeräuschpegel, Messpunkt 22,5 m vor der Ostfassade des Schuppens, im Flst. 1546, siehe Anlage 1.9		

**Messergebnisse:**

	L <sub>Aeq</sub>	39,9 dB	L <sub>Ceq</sub>	53,6 dB		L 1%	47,0 dB	L <sub>90%</sub>	37,1 dB
L <sub>AFTmax5</sub>	42,2 dB		L <sub>CFmax</sub>	65,8 dB		L <sub>5%</sub>	43,6 dB	L <sub>95%</sub>	36,8 dB
L <sub>AFTmax</sub>	48,3 dB		L <sub>Ceq-LAeq</sub>	13,7 dB		L <sub>10%</sub>	41,9 dB	L <sub>99%</sub>	36,4 dB
T <sub>max5-LAeq</sub>	2,3 dB		L <sub>CFmax-LAFTmax</sub>	17,5 dB		L <sub>50%</sub>	38,5 dB		

Freq. [Hz]	L <sub>feq</sub> [dB]	L <sub>fmax</sub> [dB]	L <sub>fmin</sub> [dB]	L <sub>Aeq</sub> [dB]
6,3	55,3	67,0	30,2	-30,0
8	55,1	69,6	27,3	-22,7
10	53,9	71,3	27,9	-16,5
12,5	52,0	67,0	31,3	-11,4
16	52,3	66,9	33,1	-4,4
20	51,2	68,5	32,2	0,7
25	49,3	61,8	34,1	4,6
31,5	47,6	58,5	35,9	8,2
40	44,3	54,6	32,7	9,7
50	45,3	56,4	33,6	15,1
63	42,3	52,0	30,3	16,1
80	37,9	53,9	25,9	15,4
100	33,1	45,7	22,0	14,0
125	29,6	42,2	21,0	13,5
160	28,5	36,1	21,2	15,1
200	29,2	38,3	22,5	18,3
250	31,0	37,0	25,4	22,4
315	32,3	36,8	27,6	25,7
400	33,0	38,5	28,5	28,2
500	32,0	39,8	27,7	28,8
630	32,0	40,7	27,3	30,1
800	33,6	42,4	29,3	32,8
1000	33,7	44,1	28,2	33,7
1250	30,3	42,1	0,0	30,9
1600	26,7	37,8	18,3	27,7
2000	22,6	37,0	13,3	23,8
2500	18,5	33,6	9,8	19,8
3150	17,2	35,3	7,5	18,4
4000	12,9	27,0	7,0	13,9
5000	11,0	21,7	6,3	11,5
6300	10,5	26,7	6,1	10,4
8000	13,7	37,4	6,0	12,6
10000	8,1	20,2	5,9	5,6
12500	7,1	17,2	5,6	2,8
16000	6,2	14,9	5,2	-0,4
20000	5,1	12,8	4,4	-4,2

Freq. [Hz]	L <sub>feq</sub> [dB]	L <sub>fmax</sub> [dB]	L <sub>fmin</sub> [dB]	L <sub>Aeq</sub> [dB]
8	59,6	71,3	27,3	-15,4
16	56,6	68,5	31,3	2,1
31,5	52,3	61,8	32,7	12,7
63	47,6	56,4	25,9	20,3
125	35,6	45,7	21,0	19,0
250	35,8	38,3	22,5	27,9
500	37,1	40,7	27,3	33,9
1000	37,6	44,1	0,0	37,4
2000	28,6	37,8	9,8	29,7
4000	19,3	35,3	6,3	20,3
8000	16,1	37,4	5,9	15,2
16000	11,0	17,2	4,4	5,0

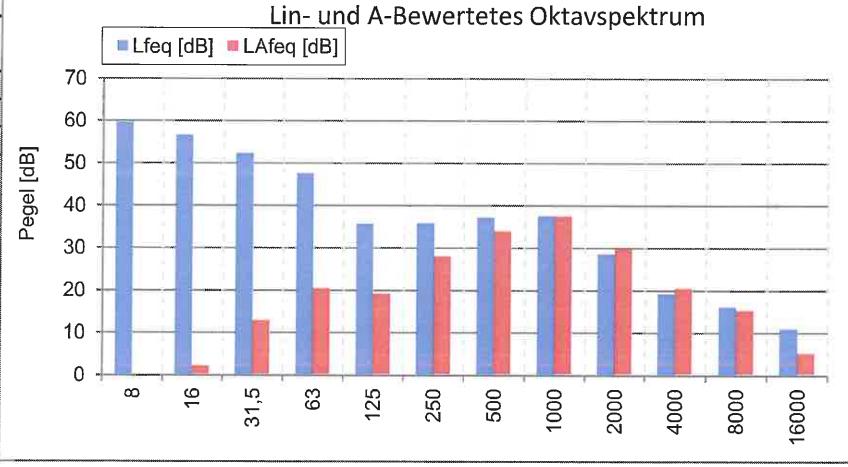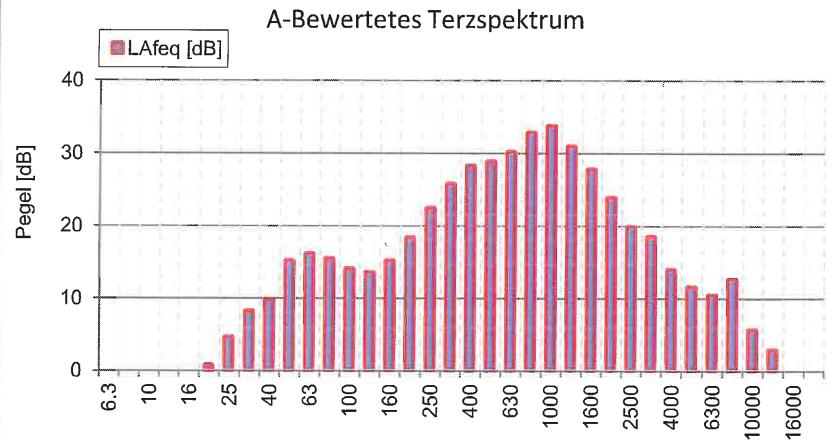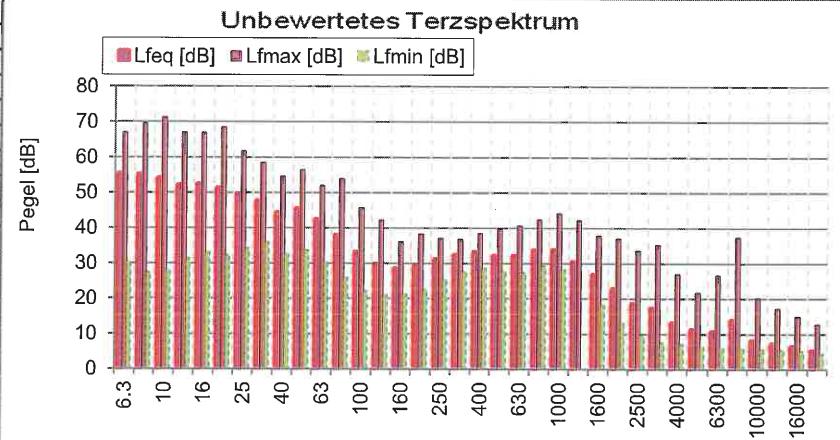

**INGENIEURBÜRO  
FÜR BAUPHYSIK**  
**SCHALL-, WÄRME-, FEUCHTESCHUTZ**




 Michelsbergstraße 4  
 67098 Bad Dürkheim

 Telefon: (0 63 22) 9 41 95 13  
 Fax: (0 63 22) 9 41 97 47  
 info@ibmalo.de

Projekt:	15.0912				
Objekt:	Trocknungsanlage für Mais und Getreide, Flurstücknummer 1544/1, 66892 Miesau				
Quelle:	Trocknungsanlage Normalbetrieb				
Messfile:	11	Messung:	11		
Kommentar:	Betrieb Trocknungsanlage, alle Tore geschlossen, Messpunkt innerhalb der Halle um Trocknungsanlage, Schnecke auch in Betrieb				
<b>Messergebnisse:</b>					
L <sub>Aeq</sub>	79,2	dB	L <sub>Ceq</sub>	79,5	dB
L <sub>AFTmax5</sub>	81,3	dB	L <sub>CFmax</sub>	86,8	dB
L <sub>AFTmax</sub>	87,3	dB	L <sub>Ceq-LAeq</sub>	0,3	dB
T <sub>max5-LAeq</sub>	2,1	dB	L <sub>CFmax-LAFTmax</sub>	-0,5	dB
L 1%	86,4	dB	L90%	62,0	dB
L 5%	84,5	dB	L95%	58,8	dB
L 10%	83,7	dB	L 99%	58,2	dB
L 50%	70,0	dB			

Freq. [Hz]	L <sub>feq</sub> [dB]	L <sub>fmax</sub> [dB]	L <sub>fmin</sub> [dB]	L <sub>Aeq</sub> [dB]
6,3	71,2	80,7	29,0	-14,1
8	78,4	85,6	30,6	0,6
10	55,7	66,9	36,5	-14,7
12,5	58,8	74,1	40,1	-4,6
16	58,5	69,1	41,0	1,8
20	58,6	70,2	42,4	8,1
25	65,1	74,6	48,2	20,4
31,5	68,3	78,7	47,2	28,9
40	60,3	72,5	44,5	25,7
50	58,4	72,2	46,1	28,2
63	64,2	72,9	54,6	38,0
80	63,1	72,2	51,9	40,6
100	61,1	74,7	49,6	42,0
125	62,8	75,1	54,3	46,7
160	63,3	75,1	52,0	49,9
200	64,7	74,7	54,1	53,8
250	64,5	75,0	49,6	55,9
315	64,2	74,0	50,5	57,6
400	64,1	73,4	49,2	59,3
500	65,1	74,8	48,2	61,9
630	64,2	72,9	48,5	62,3
800	64,4	73,4	48,2	63,6
1000	64,8	74,3	46,1	64,8
1250	64,3	73,0	0,0	64,9
1600	65,0	73,9	42,0	66,0
2000	66,1	75,3	41,5	67,3
2500	67,3	76,1	39,9	68,6
3150	68,5	77,2	38,9	69,7
4000	69,3	78,1	37,3	70,3
5000	69,8	78,9	33,5	70,3
6300	69,6	78,1	28,9	69,5
8000	68,8	77,4	25,0	67,7
10000	69,5	77,8	21,4	67,0
12500	65,3	74,1	16,5	61,0
16000	59,2	67,7	11,2	52,6
20000	52,1	62,5	6,6	42,8

Freq. [Hz]	L <sub>feq</sub> [dB]	L <sub>fmax</sub> [dB]	L <sub>fmin</sub> [dB]	L <sub>Aeq</sub> [dB]
8	79,2	85,6	29,0	0,9
16	63,4	74,1	40,1	9,2
31,5	70,4	78,7	44,5	31,0
63	67,3	72,9	46,1	42,7
125	67,3	75,1	49,6	52,1
250	69,2	75,0	49,6	60,8
500	69,3	74,8	48,2	66,1
1000	69,3	74,3	0,0	69,2
2000	71,0	76,1	39,9	72,2
4000	74,0	78,9	33,5	74,9
8000	74,1	78,1	21,4	73,0
16000	66,4	74,1	6,6	61,6

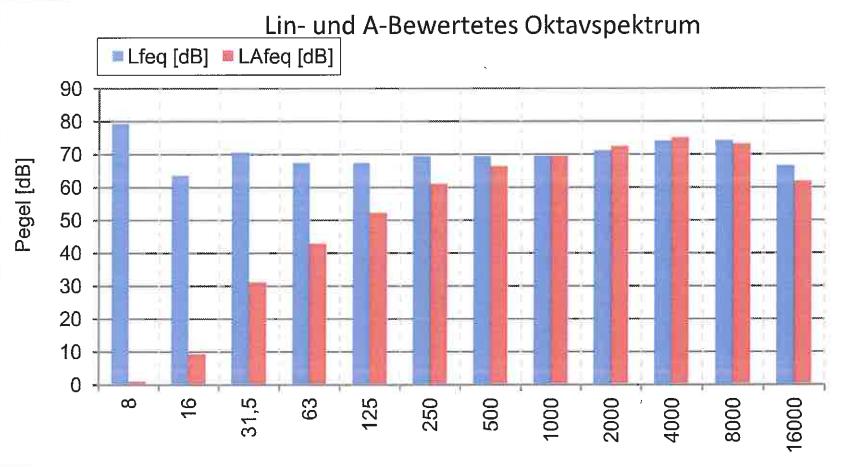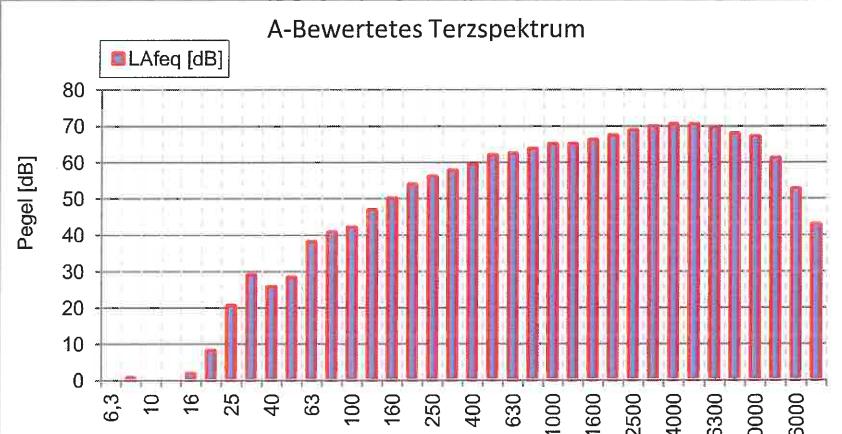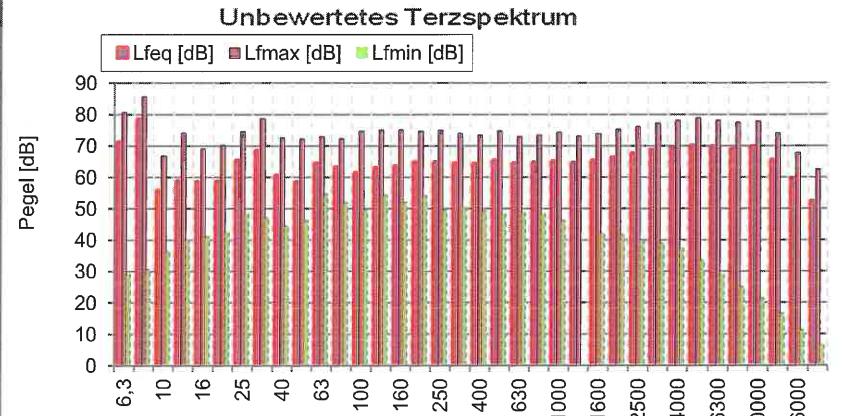

# INGENIEURBÜRO FÜR BAUPHYSIK

SCHALL-, WÄRME-, FEUCHTESCHUTZ




Michelsbergstraße 4  
67098 Bad Dürkheim


Telefon: (0 63 22) 9 41 95 13  
Fax: (0 63 22) 9 41 97 47  
info@ibmalo.de

<b>Projekt:</b>	15.0912				
<b>Objekt:</b>	Trocknungsanlage für Mais und Getreide, Flurstücknummer 1544/1, 66892 Miesau				
<b>Quelle:</b>	Trocknungsanlage Normalbetrieb				
<b>Messfile:</b>	12	<b>Messung:</b>	12		
<b>Kommentar:</b>	Betrieb Trocknungsanlage, alle Tore geschlossen, Messpunkt 1,5 Meter vor der Ostfassade zwischen den Gebläseeinheiten innerhalb.				
<b>Messergebnisse:</b>					
L <sub>Aeq</sub>	74,5	dB	L <sub>Ceq</sub>	79,2	dB
L <sub>AFTmax5</sub>	77,2	dB	L <sub>CFmax</sub>	81,9	dB
L <sub>AFmax</sub>	80,0	dB	L <sub>Ceq-LAeq</sub>	4,7	dB
T <sub>max5-LAeq</sub>	2,7	dB	L <sub>CFmax-LAFTmax5</sub>	1,9	dB
L 1%	79,5	dB	L <sub>90%</sub>	70,4	dB
L 5%	79,0	dB	L <sub>95%</sub>	70,3	dB
L 10%	78,5	dB	L <sub>99%</sub>	70,1	dB
L 50%	71,2	dB			

Freq. [Hz]	L <sub>feq</sub> [dB]	L <sub>fmax</sub> [dB]	L <sub>fmin</sub> [dB]	L <sub>Afeq</sub> [dB]
6,3	52,8	60,6	37,1	-32,5
8	55,4	64,4	40,9	-22,4
10	58,4	67,5	39,7	-12,0
12,5	63,0	71,3	49,7	-0,4
16	61,1	68,0	49,2	4,4
20	63,6	70,3	53,1	13,1
25	69,4	75,0	60,3	24,7
31,5	68,4	74,6	58,7	29,0
40	61,9	68,5	52,0	27,3
50	64,9	70,6	56,7	34,7
63	67,4	73,7	58,4	41,2
80	67,8	73,8	61,5	45,3
100	65,3	70,1	60,5	46,2
125	68,7	74,4	62,9	52,6
160	66,8	71,2	61,7	53,4
200	71,7	75,5	66,5	60,8
250	65,5	68,9	61,2	56,9
315	67,3	71,4	63,4	60,7
400	64,4	68,9	60,4	59,6
500	61,3	64,8	58,0	58,1
630	61,9	65,2	58,5	60,0
800	63,2	66,6	60,5	62,4
1000	61,4	65,6	58,0	61,4
1250	59,7	64,6	0,0	60,3
1600	59,8	65,5	54,9	60,8
2000	60,0	66,2	54,5	61,2
2500	61,2	67,5	55,6	62,5
3150	62,0	68,8	52,7	63,2
4000	63,3	70,2	52,3	64,3
5000	62,3	69,1	48,8	62,8
6300	60,9	68,0	47,0	60,8
8000	63,1	70,4	44,2	62,0
10000	68,3	76,0	41,6	65,8
12500	62,5	70,0	38,3	58,2
16000	54,7	62,1	34,5	48,1
20000	45,6	53,1	28,9	36,3

Freq. [Hz]	L <sub>feq</sub> [dB]	L <sub>fmax</sub> [dB]	L <sub>fmin</sub> [dB]	L <sub>Afeq</sub> [dB]
8	60,9	67,5	37,1	-11,6
16	67,5	71,3	49,2	13,8
31,5	72,3	75,0	52,0	32,1
63	71,6	73,8	56,7	47,0
125	71,9	74,4	60,5	56,5
250	73,7	75,5	61,2	64,6
500	67,5	68,9	58,0	64,1
1000	66,4	66,6	0,0	66,2
2000	65,1	67,5	54,5	66,3
4000	67,3	70,2	48,8	68,3
8000	70,0	76,0	41,6	68,2
16000	63,2	70,0	28,9	58,6

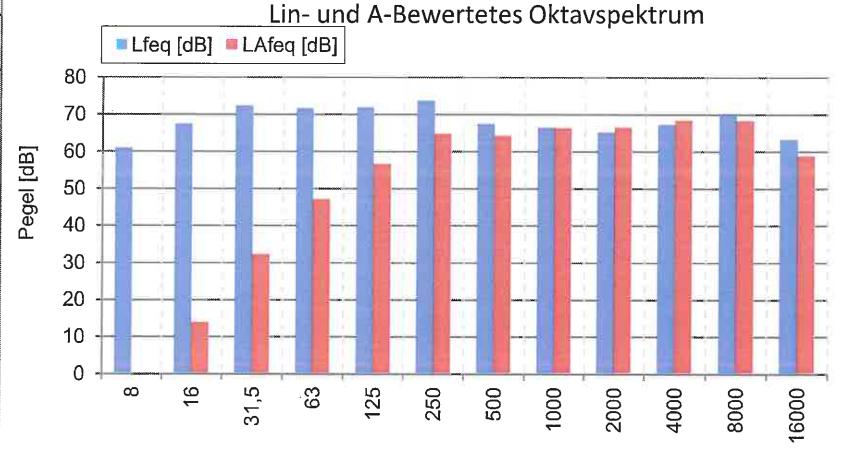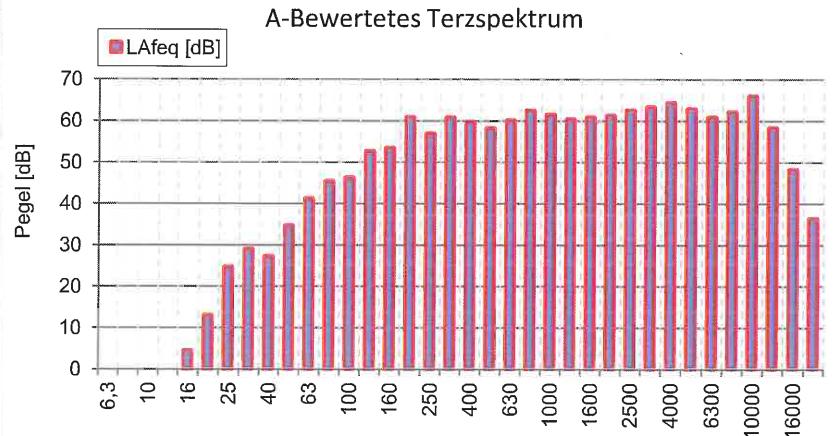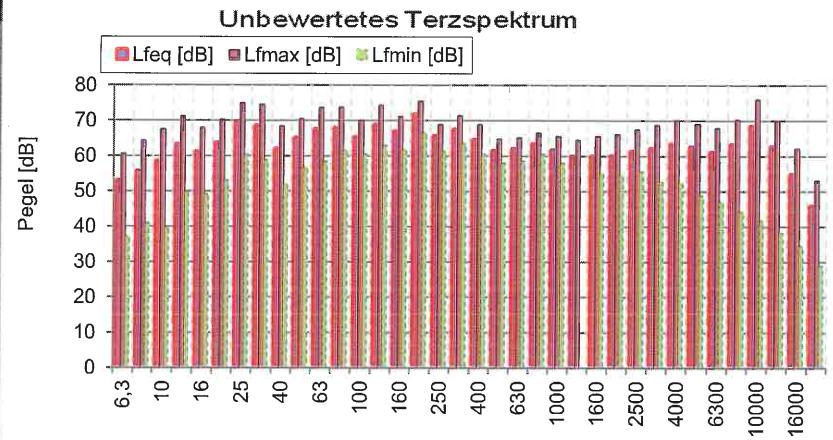


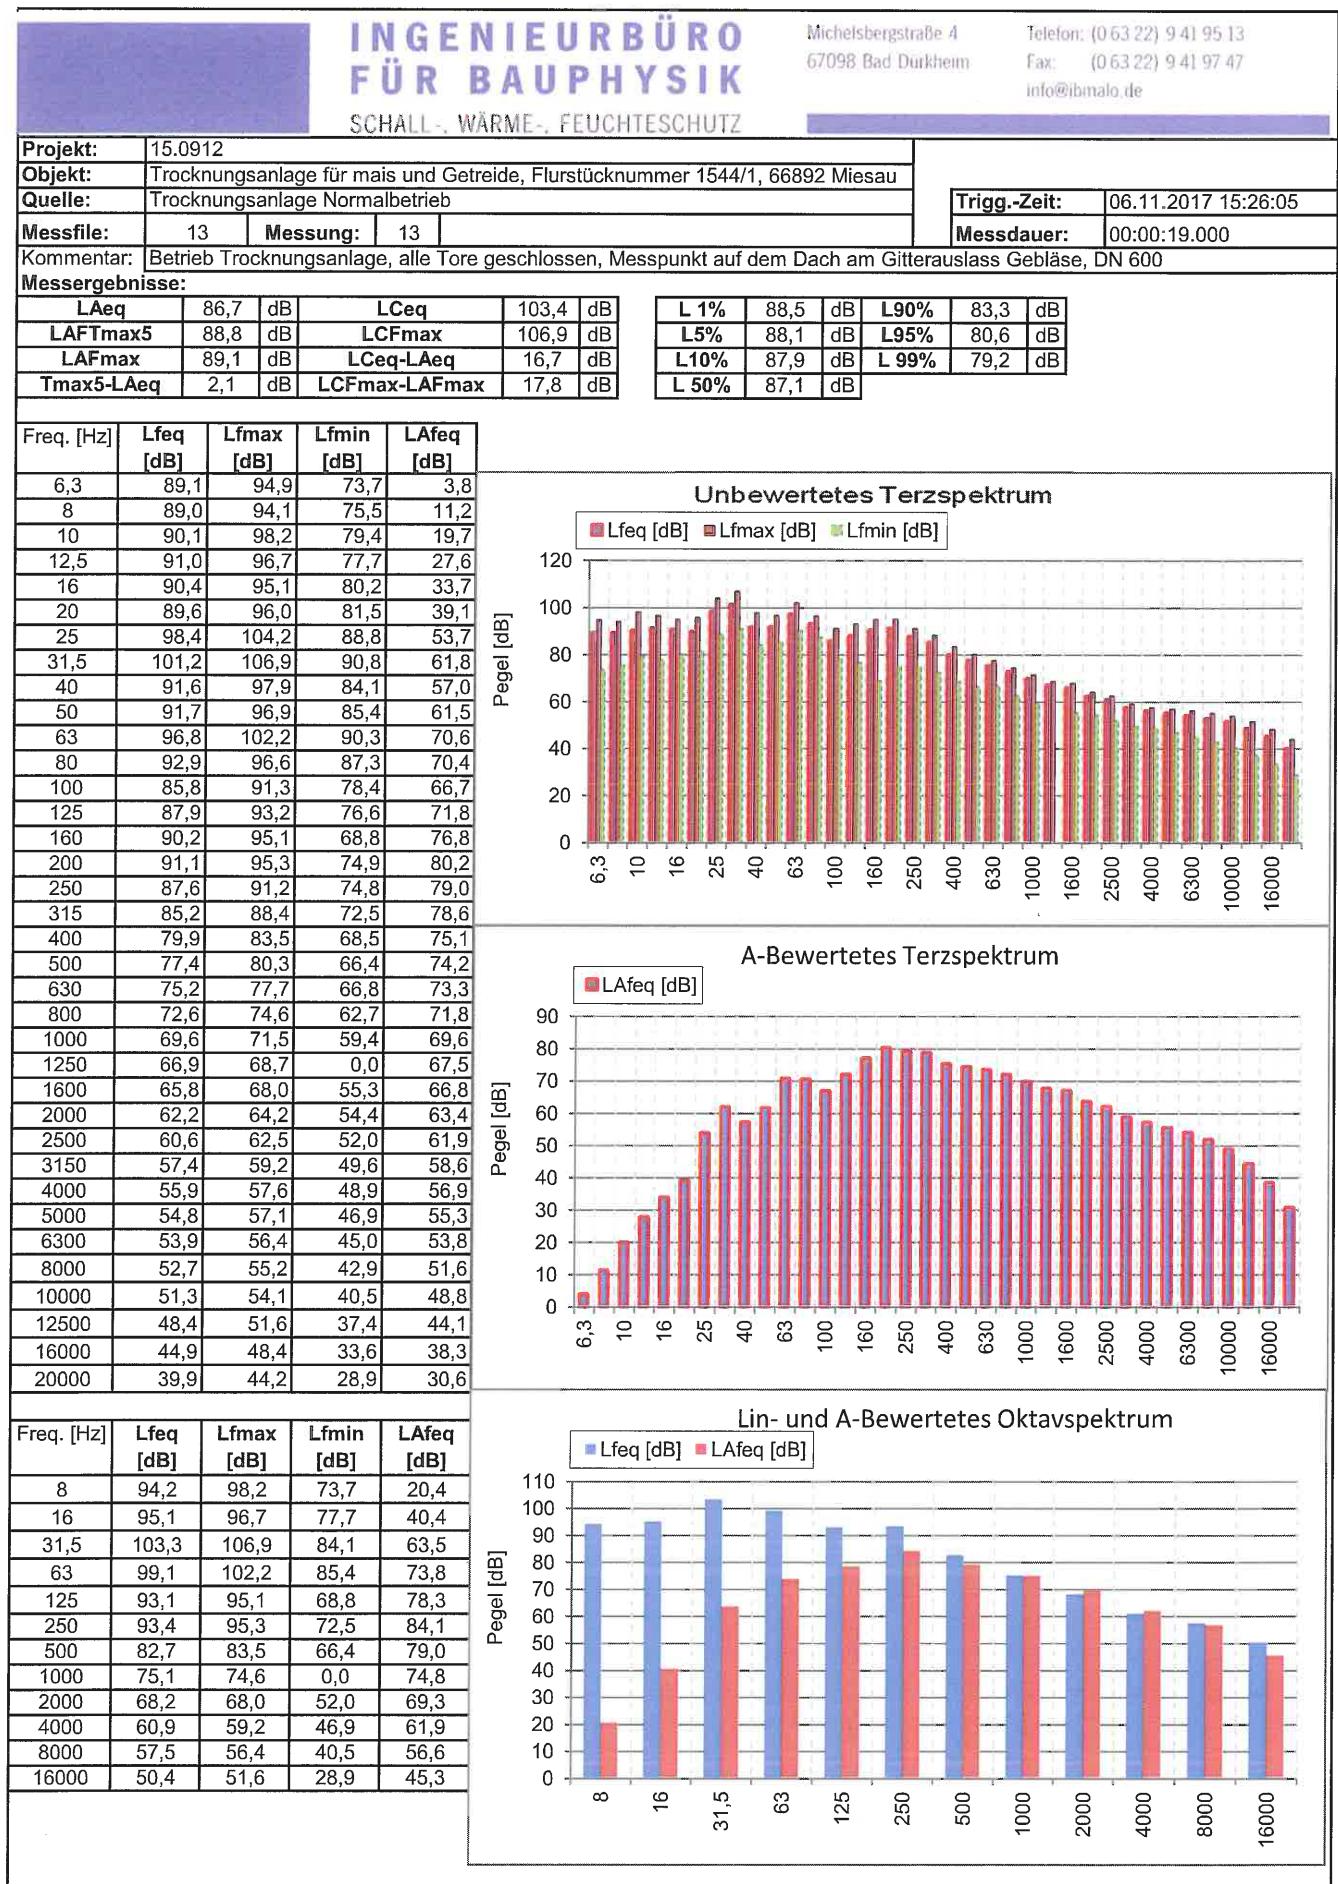

Anlage: 5.1  
Bericht: 15.09.12  
Pegelbeurteilungskarte: Tag  
Rasterhöhe: 3 m über Gelände  
Verkehrsärm

Bebauungsplan  
"In den Pfuhäcker-Zwergfeld"  
Ortsgemeinde  
Bruchmühlbach-Misau

Legende:

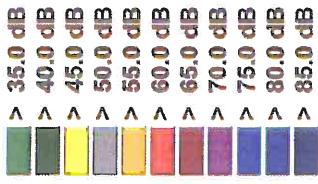


Maßstab: 1 : 2700

Auftraggeber:  
Baulandentwicklung  
Kommunalbau Rheinland-Pfalz GmbH  
Löwenhofstraße 6  
55116 Mainz

erstellt durch:  
Dipl.-Ing. Ch. Malo

INGENIEURBÜRO FÜR BAUPHYSIK  
Dipl.-Ing. Ch. Malo  
Michelsbergstraße 4  
D-67098 Bad Dürkheim

Tel: 06322/9419513  
Fax: 06322/9419747  
Bad Dürkheim, den 03.12.15

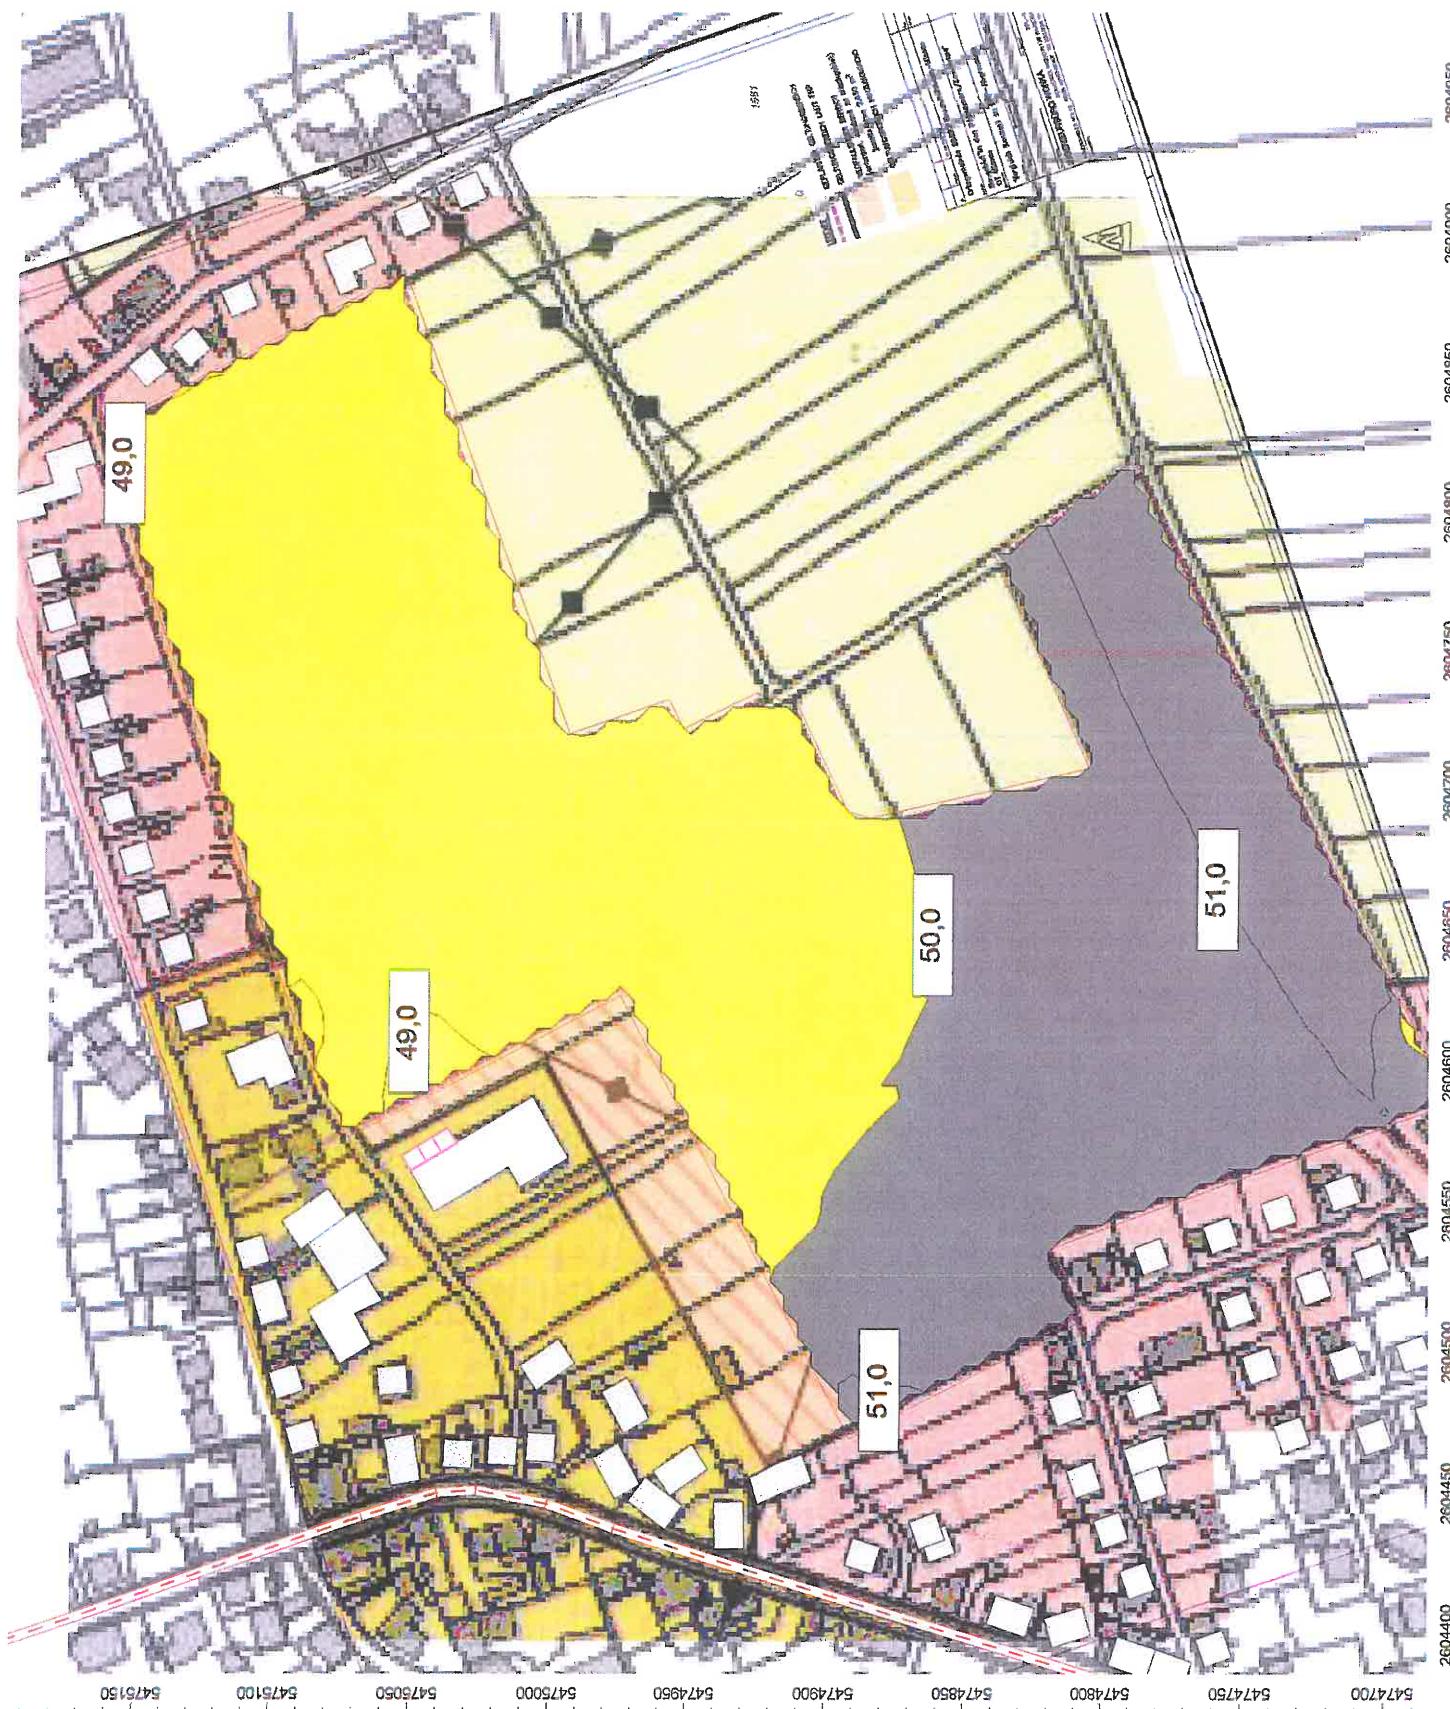


Anlage: 5.2  
Bericht: 15.09.12  
Pegelbeurteilungskarte: Tag  
Rasterhöhe: 6 m über Gelände

### Verkehrslärm

Bebauungsplan  
"In den Pfuhläcker-Zwergfeld"  
Ortsgemeinde  
Bruchmühlbach-Misau

### Legende:

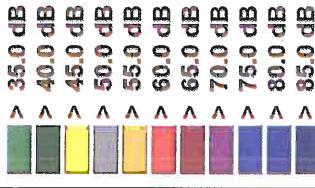

Maßstab: 1 : 2700


Auftraggeber:

Baulandentwicklung  
Kommunalbau Rheinland-Pfalz GmbH  
Löwenhofstraße 6  
55116 Mainz

erstellt durch:  
Dipl.-Ing. Ch. Malo

INGENIEURBÜRO FÜR BAUPHYSIK  
Dipl.-Ing. Ch. Malo  
Michelsbergstraße 4  
D-67098 Bad Dürkheim


Tel: 06322/8419513  
Fax: 06322/8419747  
Bad Dürkheim, den 03.12.15

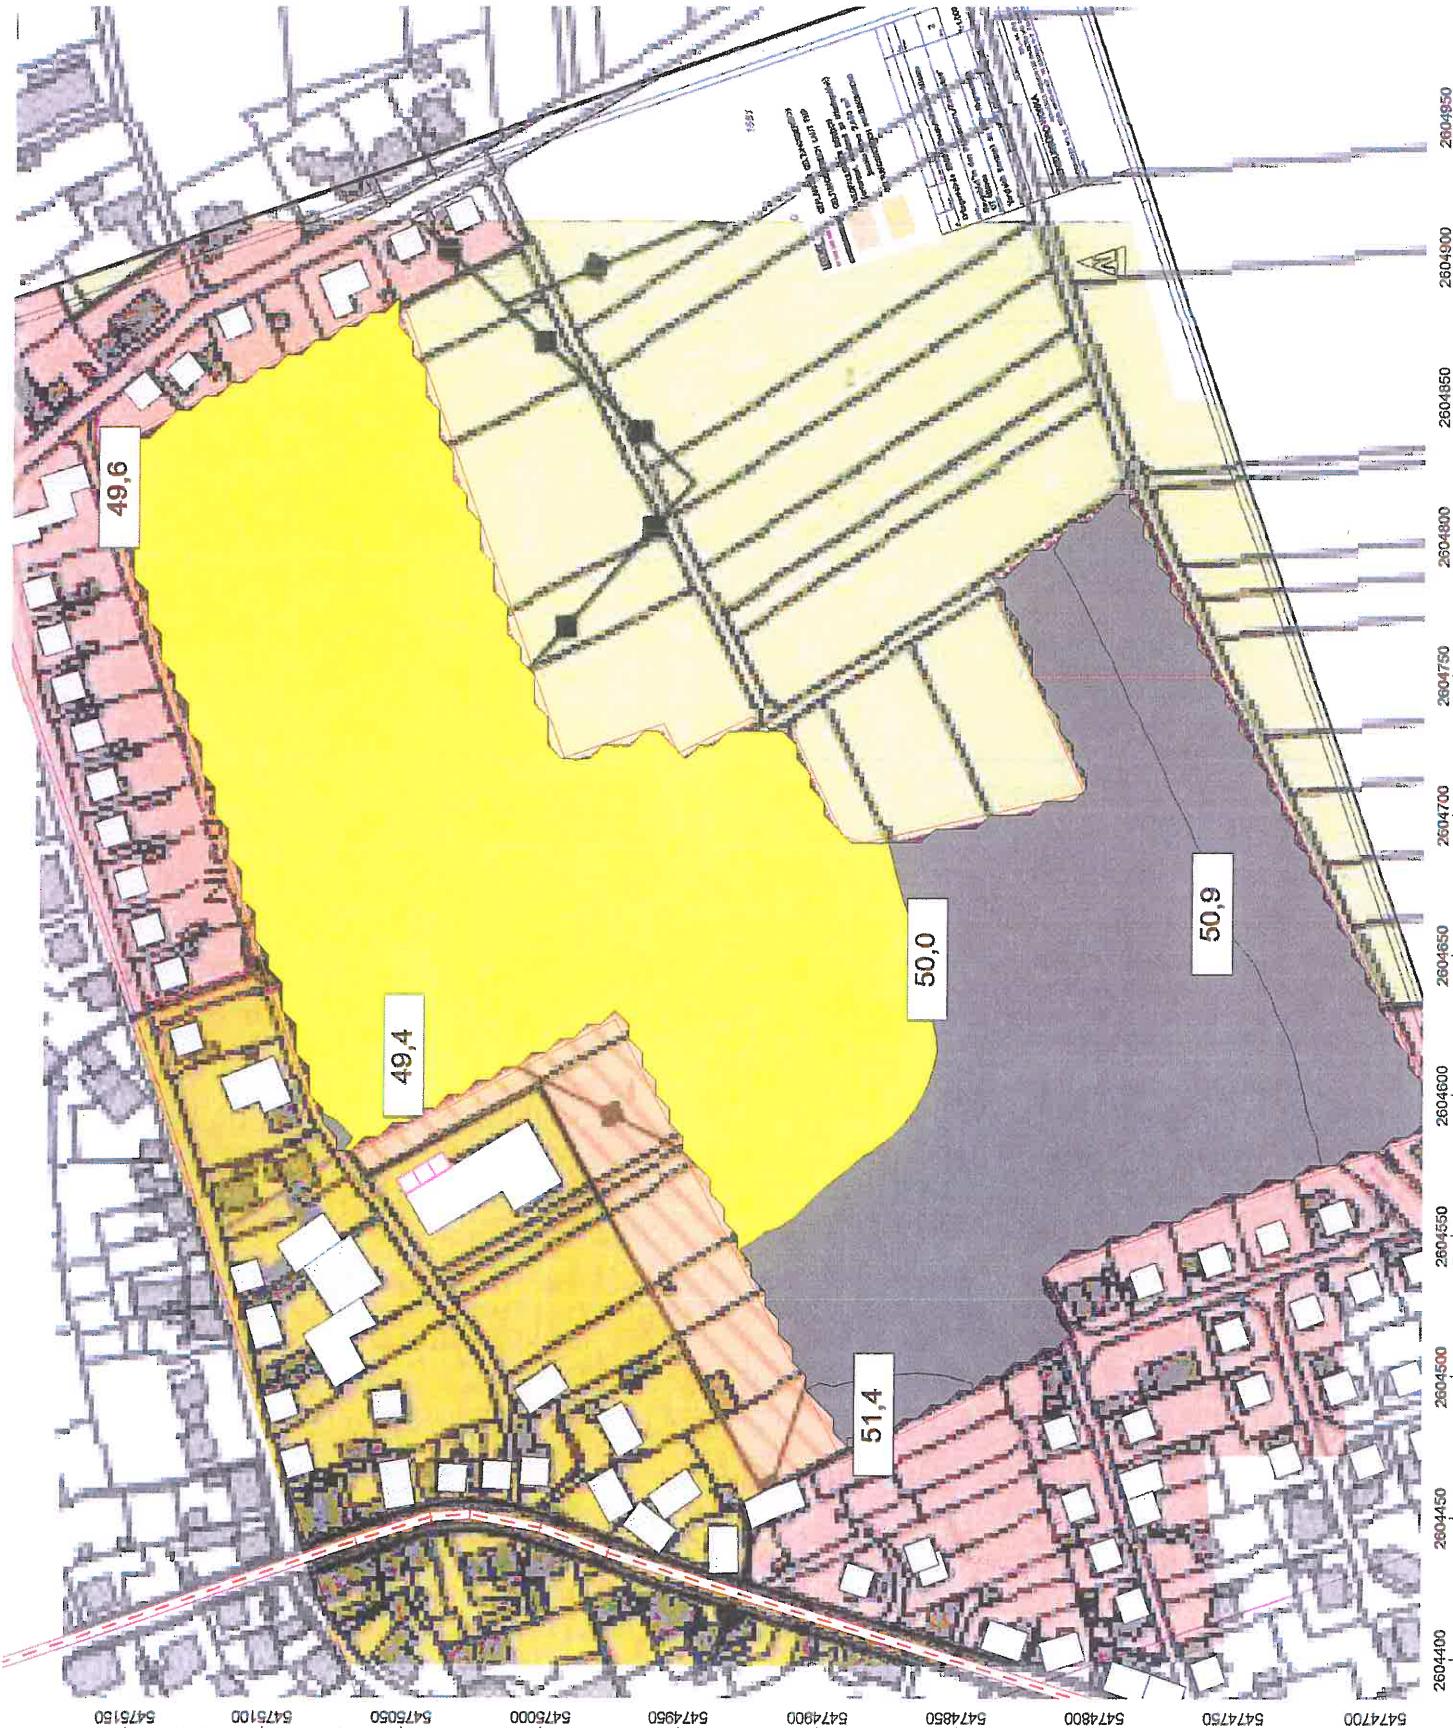

Anlage: 5.3  
Bericht: 15.09.12  
Pegelbeurteilungskarte: Nacht  
Rasterhöhe: 3 m über Gelände  
Verkehrsgeräusch

Bebauungsplan  
"In den Pfuhläcker-Zwerchfeld"  
Ortsgemeinde  
Bruchmühlbach-Misau

Legende:

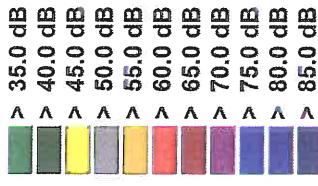

Maßstab: 1 : 2700


Auftraggeber:

Baulandentwicklung  
Kommunalbau Rheinland-Pfalz GmbH  
Löwenhofstraße 6  
55116 Mainz

erstellt durch:  
Dipl.-Ing. Ch. Malo

INGENIEURBÜRO FÜR BAUPHYSIK  
Dipl.-Ing. Ch. Malo  
Michelsbergstraße 4  
D-67098 Bad Dürkheim

Tel: 06322/9419513  
Fax: 06322/9419747  
Bad Dürkheim, den 03.12.15

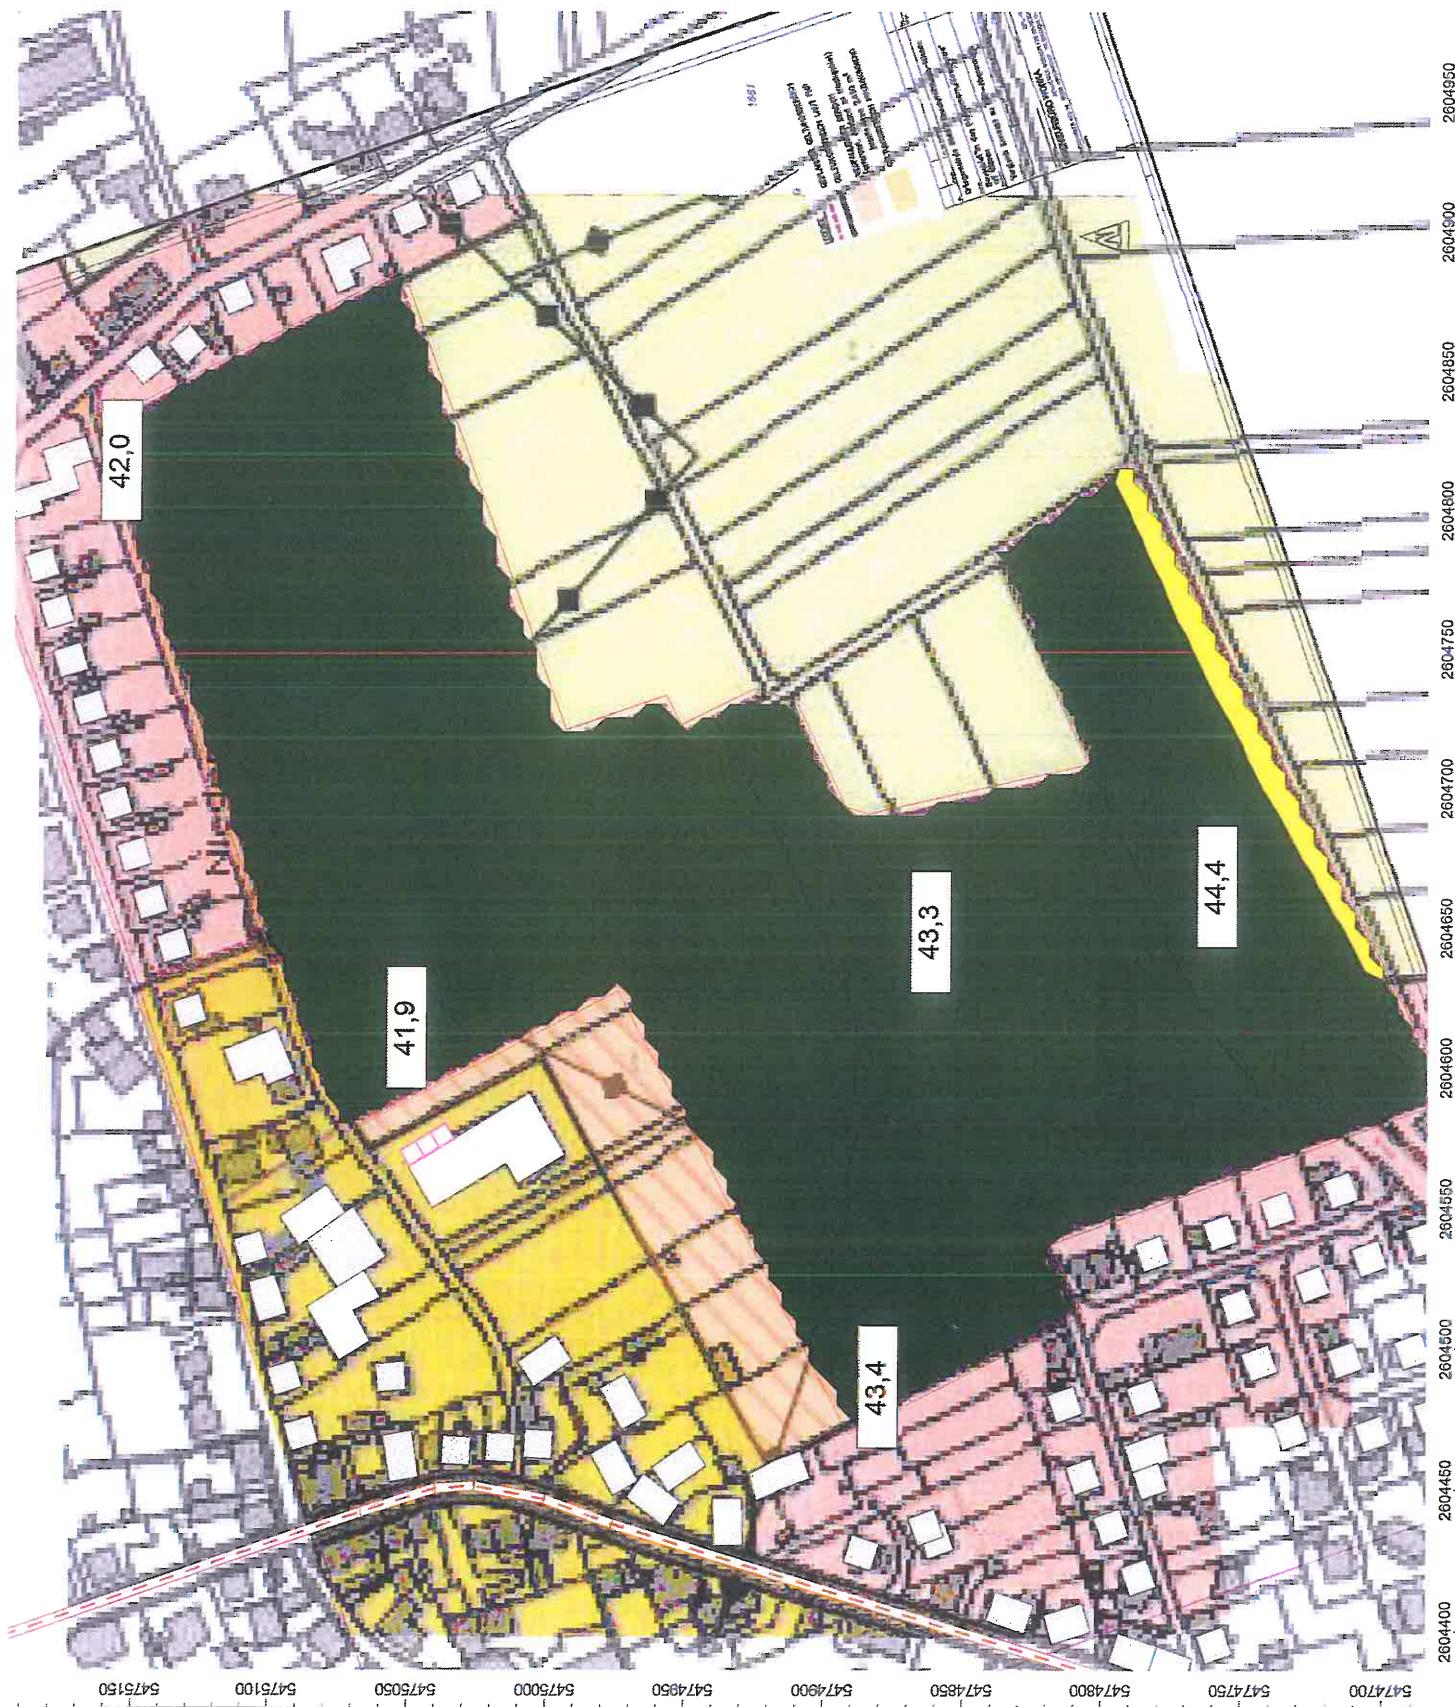

Anlage: 54  
Bericht: 15.09.12  
Pegelbeurteilungskarte: Nacht  
Rasterhöhe: 6 m über Gelände  
Verkehrslärm

Bebauungsplan  
"In den Pfuhläcker-Zwerchfeld"  
Ortsgemeinde  
Bruchmühlbach-Misau

Legende:

> 35,0 dB
> 40,0 dB
> 45,0 dB
> 50,0 dB
> 55,0 dB
> 60,0 dB
> 65,0 dB
> 70,0 dB
> 75,0 dB
> 80,0 dB
> 85,0 dB

Maßstab: 1 : 2700


Auftraggeber:

Baulandentwicklung  
Kommunalbau Rheinland-Pfalz GmbH  
Löwenhofstraße 6  
55116 Mainz

erstellt durch:  
Dipl.-Ing. Ch. Malo

INGENIEURBÜRO FÜR BAUPHYSIK  
Dipl.-Ing. Ch. Malo  
Michelsbergstraße 4  
D-67098 Bad Dürkheim

Tel: 06322/9419513  
Fax: 06322/9419747  
Bad Dürkheim, den 03.12.15

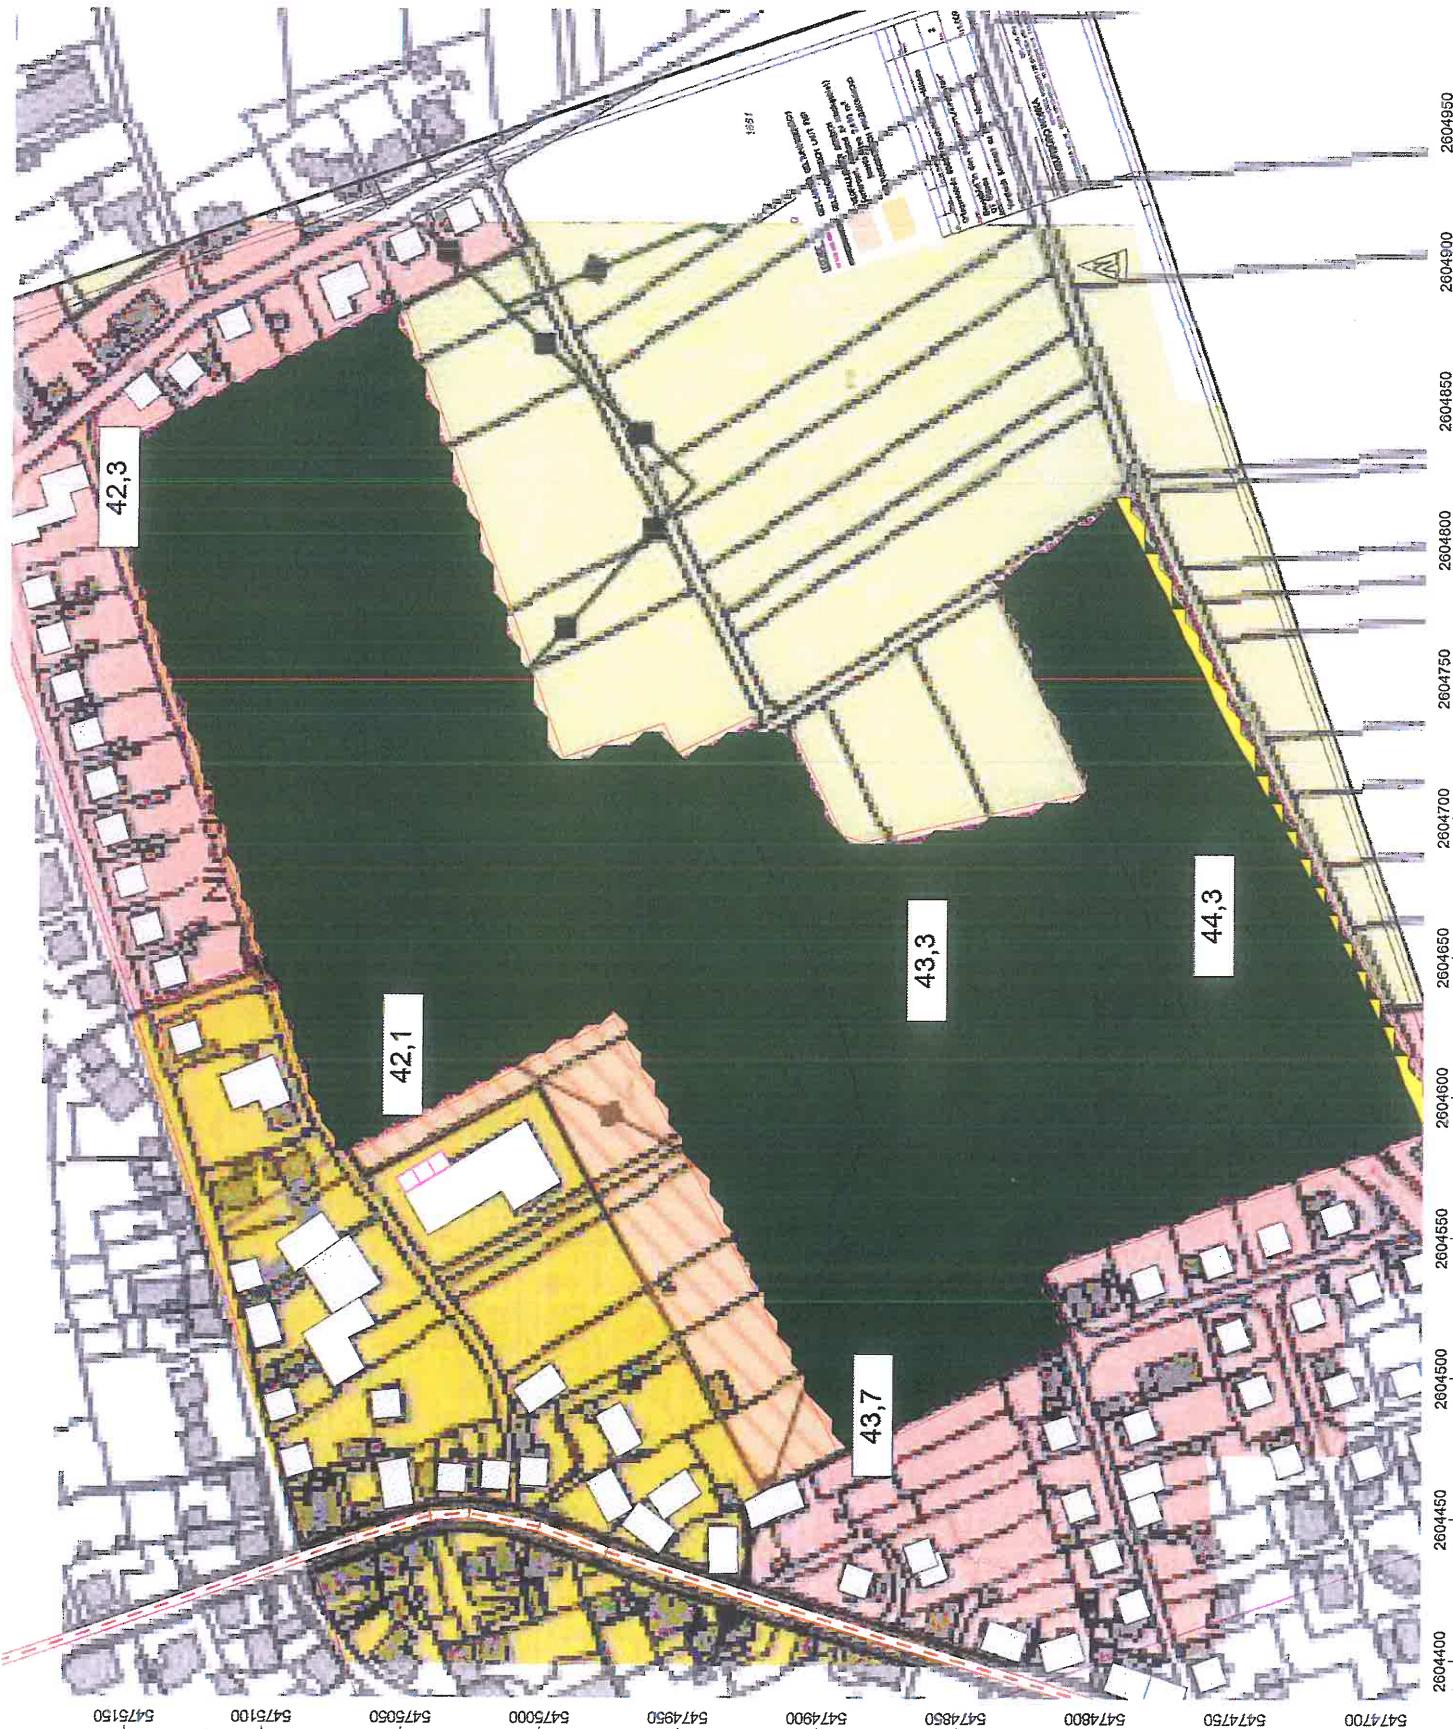

Anlage: 6.1  
Bericht: 15.0912  
Pegelbeurteilungskarte: Tag  
Rasterhöhe: 3 m über Gelände  
Betriebslärm Trocknungsanlage  
mit Schalldämpfer  
Tore tags offen

Bebauungsplan  
"In den Pfuhäcker-Zwergfeld"  
Ortsgemeinde  
Bruchmühlbach-Misau

Legende:

> 30.0 dB
> 35.0 dB
> 40.0 dB
> 45.0 dB
> 50.0 dB
> 55.0 dB
> 60.0 dB
> 65.0 dB
> 70.0 dB
> 75.0 dB
> 80.0 dB
> 85.0 dB


Maßstab: 1 : 2700

Auftraggeber:  
Baulandentwicklung  
Kommunalbau Rheinland-Pfalz GmbH  
Löwenhofstraße 6  
55116 Mainz

erstellt durch:  
Dipl.-Ing. Ch. Malo

INGENIEURBÜRO FÜR BAUPHYSIK  
Dipl.-Ing. Ch. Malo  
Michelsbergstraße 4  
D-67098 Bad Dürkheim

Tel.: 06322/9419513  
Fax: 06322/9419747  
Bad Dürkheim, den 15.12.17

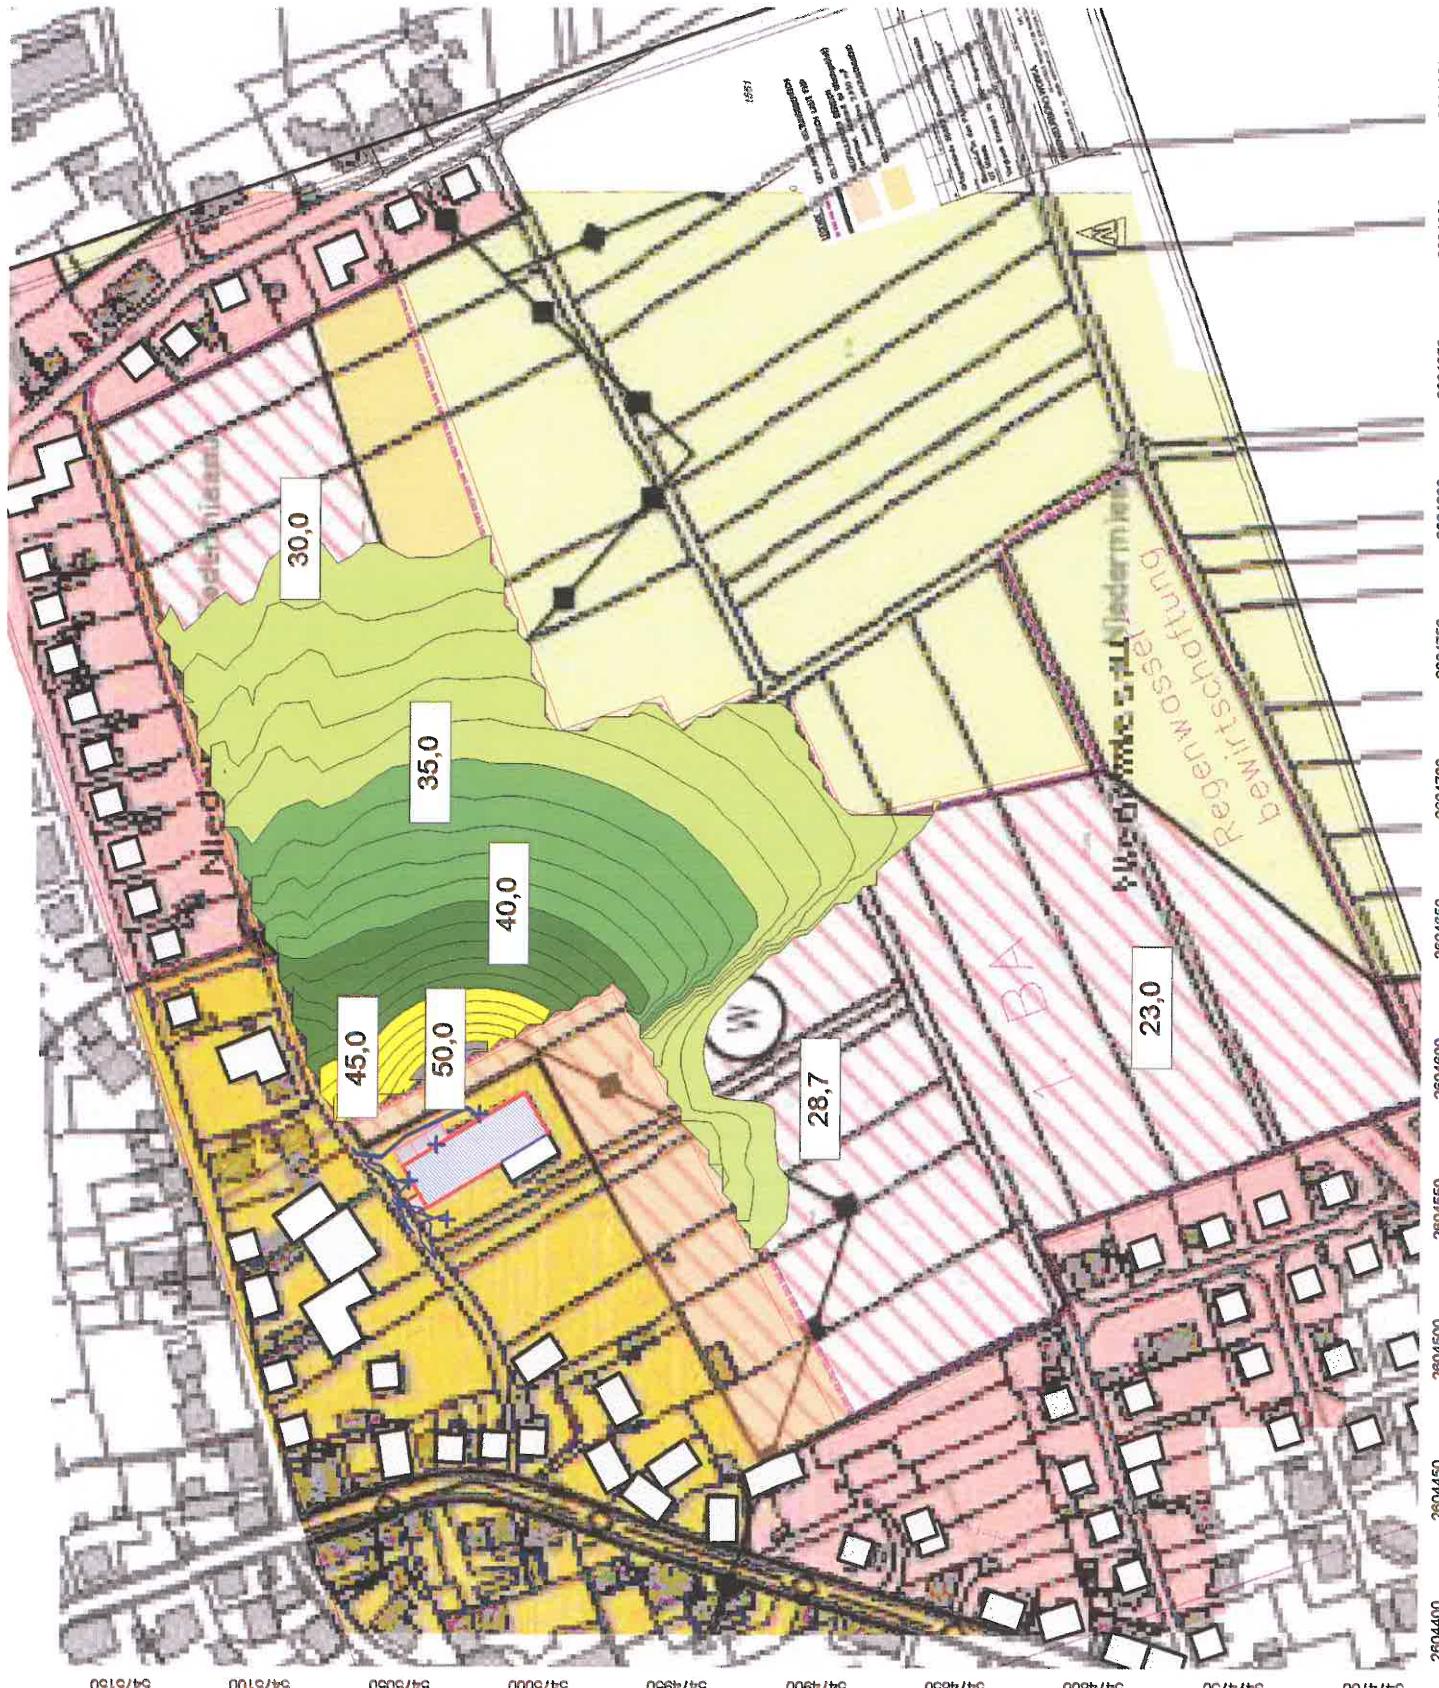

Anlage: 6.2  
Bericht: 15.09.12  
Pegelbeurteilungskarte: Tag  
Rasterhöhe: 6 m über Gelände  
Betriebslärm Trocknungsanlage  
mit Schalldämpfer  
Tore tags offen

Bebauungsplan  
"In den Pfuhläcker-Zwergfeld"  
Ortsgemeinde  
Bruchmühlbach-Misau

Legende:

> 30.0 dB
> 35.0 dB
> 40.0 dB
> 45.0 dB
> 50.0 dB
> 55.0 dB
> 60.0 dB
> 65.0 dB
> 70.0 dB
> 75.0 dB
> 80.0 dB
> 85.0 dB

Maßstab: 1 : 2700


Auftraggeber:

Baulandentwicklung  
Kommunalbau Rheinland-Pfalz GmbH  
Löwenhofstraße 6  
55116 Mainz

erstellt durch:  
Dipl.-Ing. Ch. Malo

INGENIEURBÜRO FÜR BAUPHYSIK  
Dipl.-Ing. Ch. Malo  
Michelsbergstraße 4  
D-67098 Bad Dürkheim

Tel: 06322/9419513  
Fax: 06322/9419747  
Bad Dürkheim, den 15.12.17

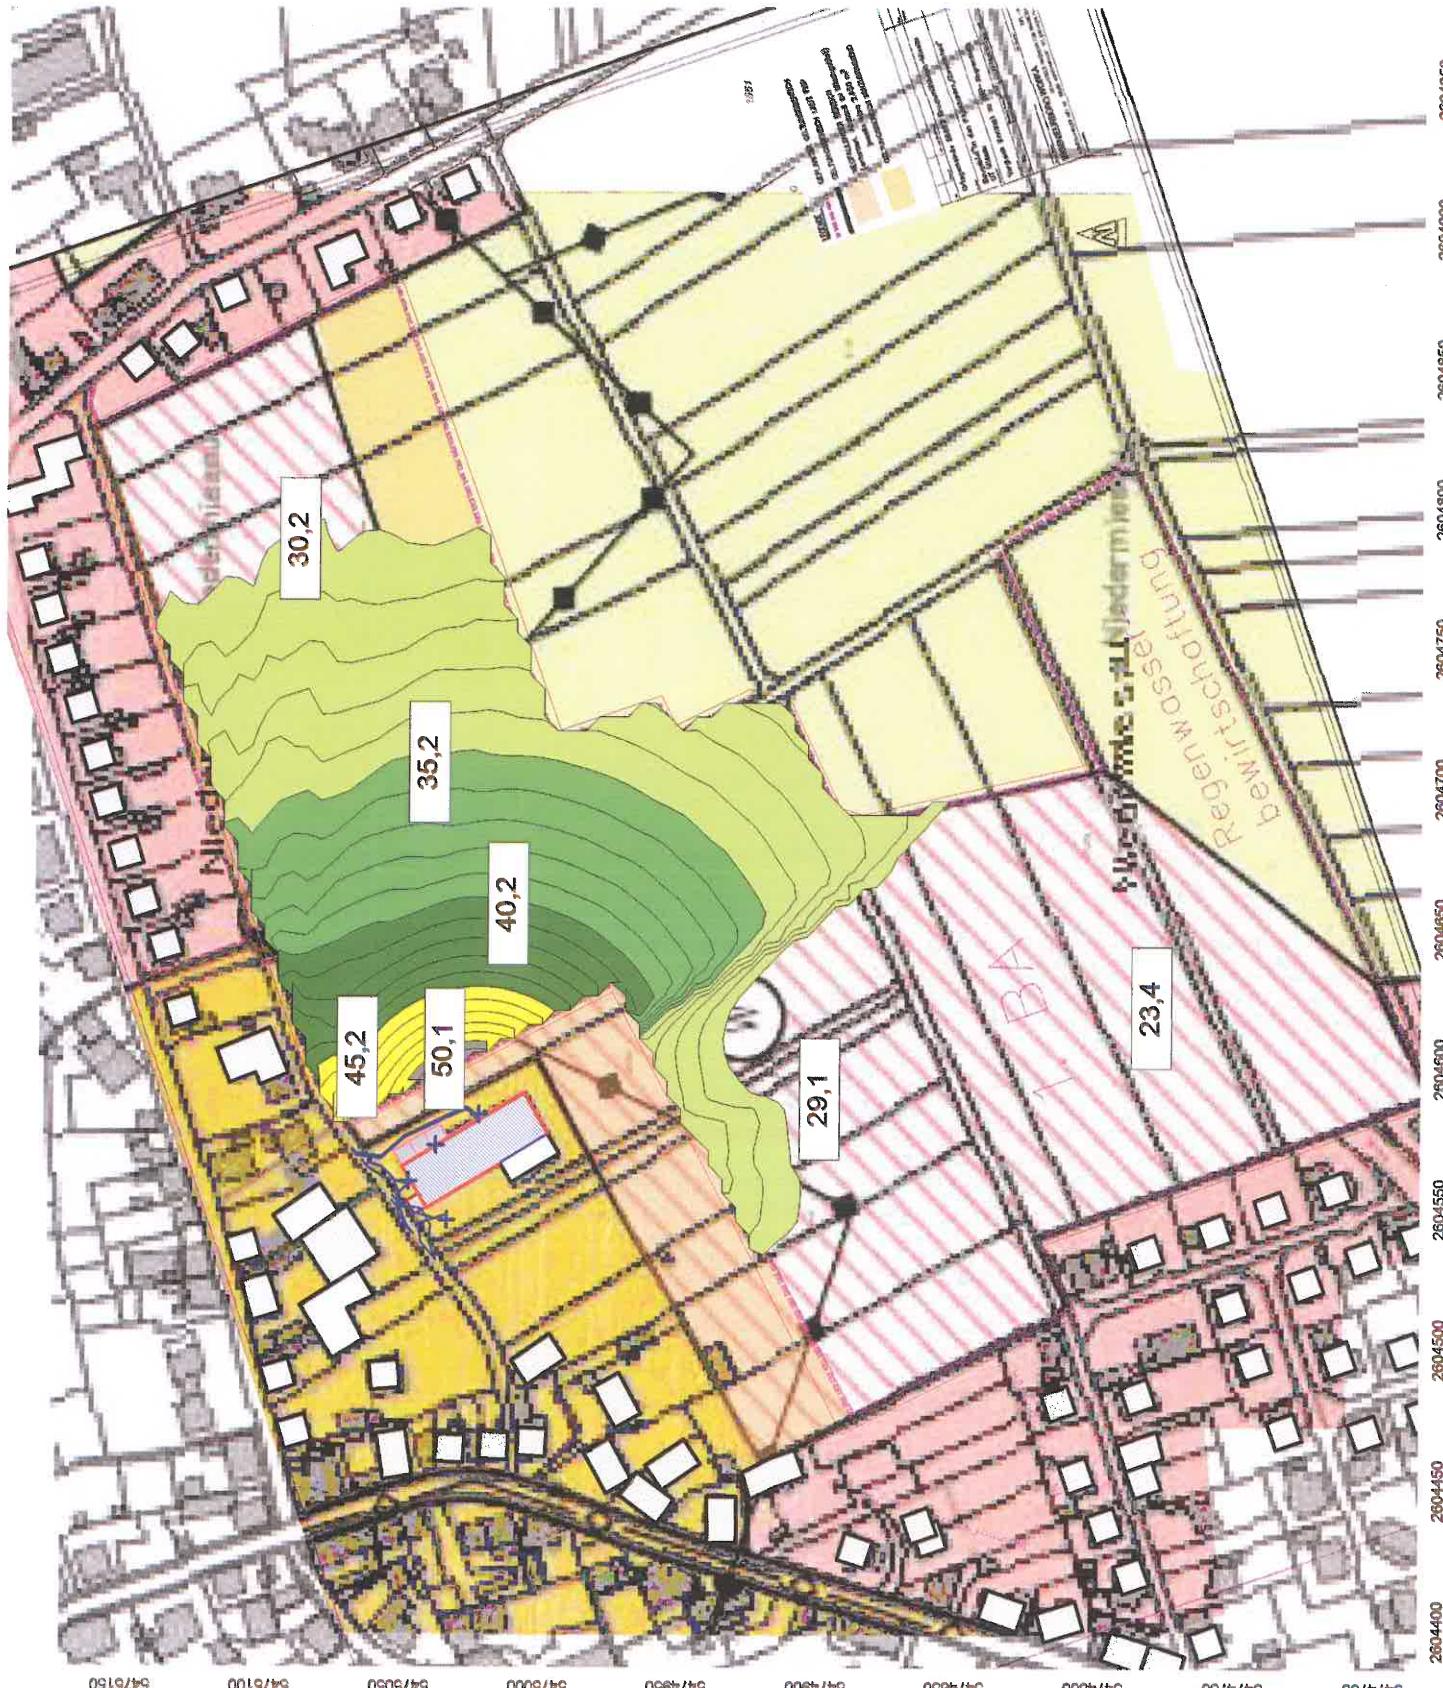

Anlage: 6.3  
Bericht: 15.09.12  
Pegelbeurteilungskarte: Nacht  
Rasterhöhe: 3 m über Gelände  
**Betriebssturm Trocknungsanlage  
mit Schalldämpfer  
Tore nachts geschlossen**

Bebauungsplan  
"In den Pfuhläcker-Zwerchfeld"  
Ortsgemeinde  
Bruchmühlbach-Misau

Legende:



Maßstab: 1 : 2700


Auftraggeber:

Baulandentwicklung  
Kommunalbau Rheinland-Pfalz GmbH  
Löwenhofstraße 6  
55116 Mainz

erstellt durch:  
Dipl.-Ing. Ch. Malo

INGENIEURBÜRO FÜR BAUPHYSIK  
Dipl.-Ing. Ch. Malo  
Michelsbergstraße 4  
D-67068 Bad Dürkheim

Tel: 06322/9419513  
Fax: 06322/9419747  
Bad Dürkheim, den 15.12.17

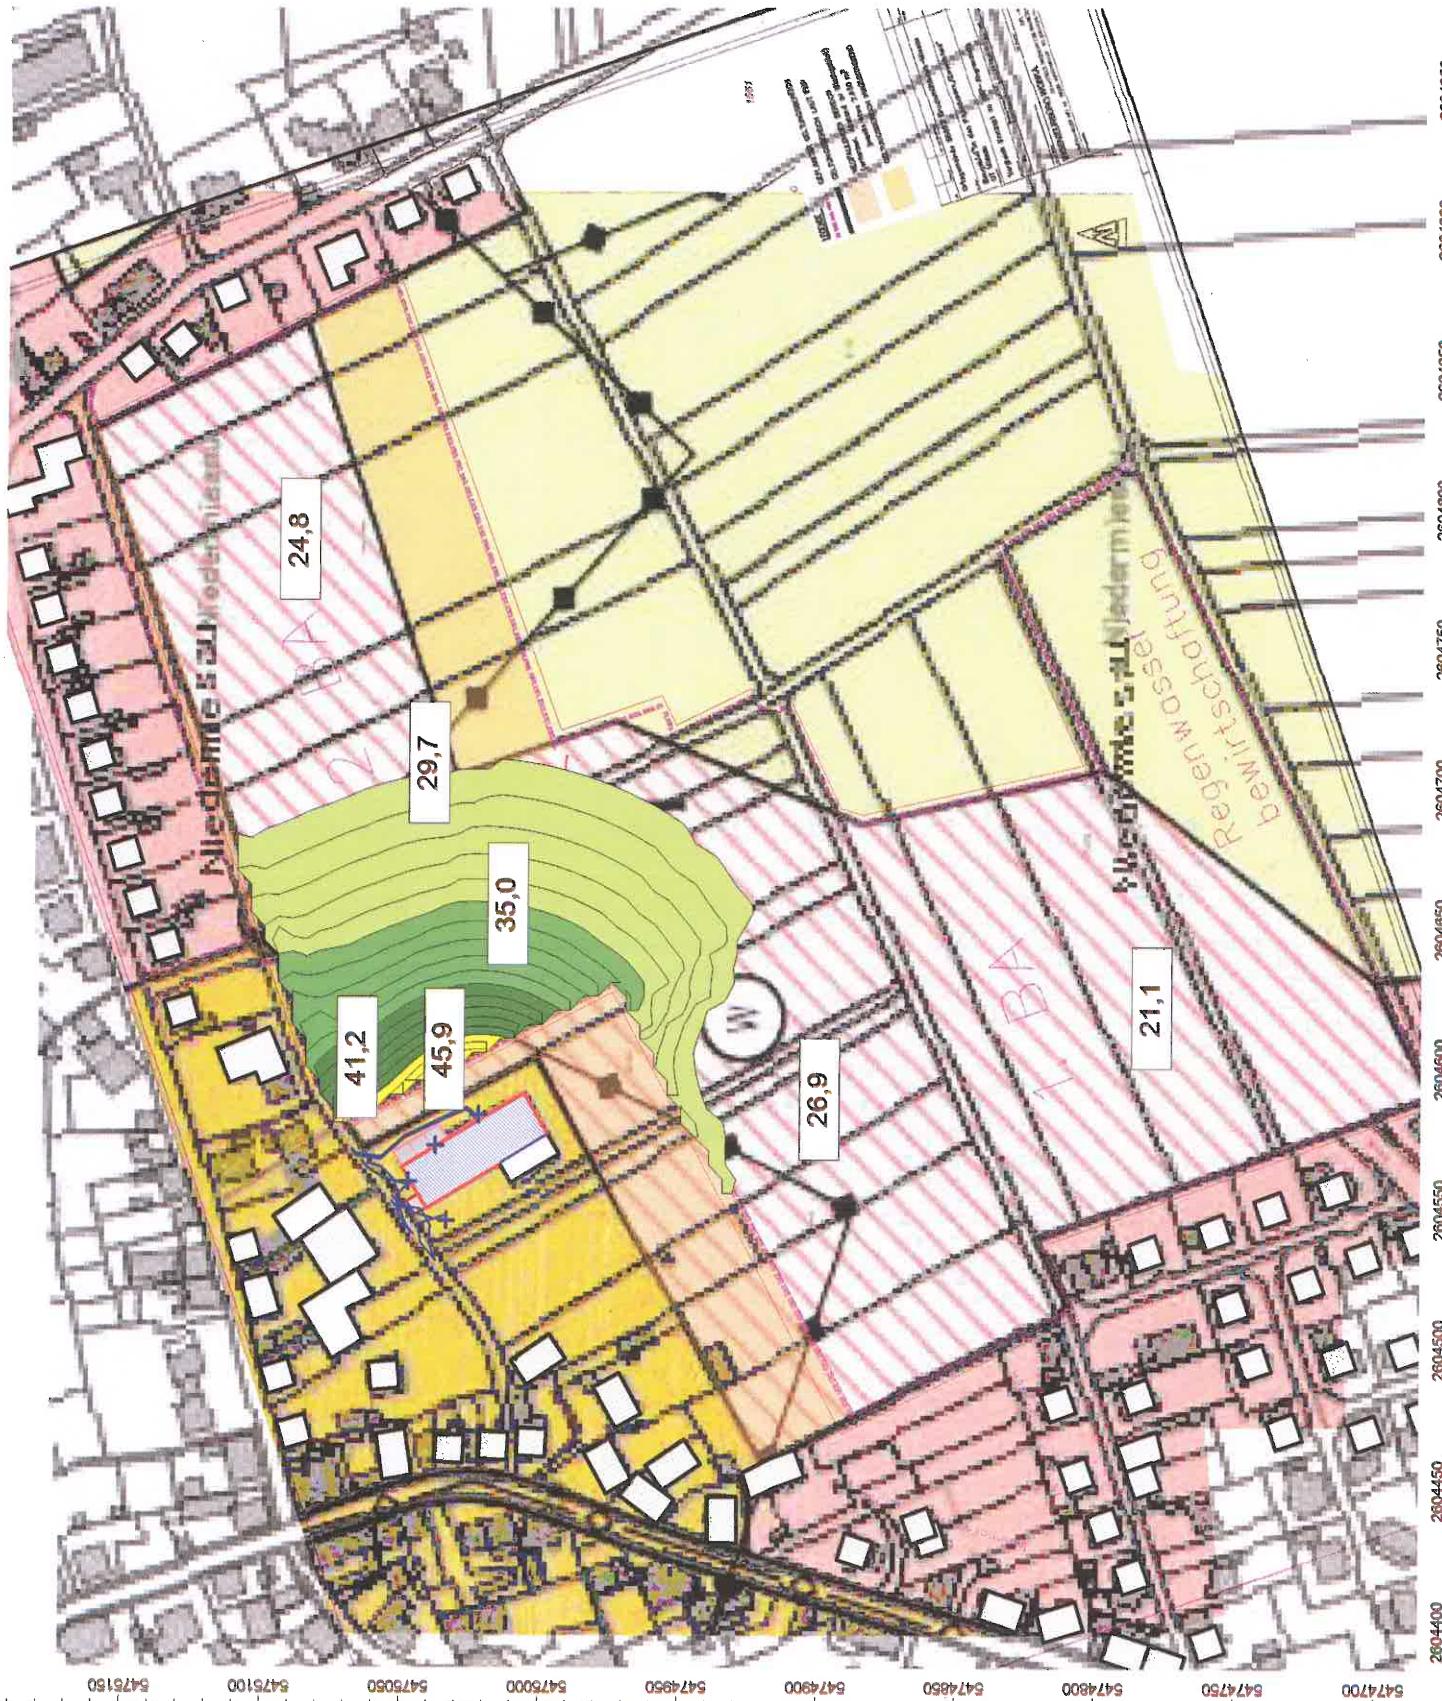

Anlage: 6.4  
Bericht: 15.09.12  
Pegelbeurteilungskarte: Nacht  
Rasterhöhe: 6 m über Gelände  
  
Betriebslärm Trocknungsanlage  
mit Schalldämpfer  
Tore nachts geschlossen

Bebauungsplan  
"In den Pfuhläcker-Zwerchfeld"  
Ortsgemeinde  
Bruchmühlbach-Misau

Legende:



Maßstab: 1 : 2700


Auftraggeber:

Baulandentwicklung  
Kommunalbau Rheinland-Pfalz GmbH  
Löwenhofstraße 6  
55116 Mainz

erstellt durch:  
Dipl.-Ing. Ch. Malo

INGENIEURBÜRO FÜR BAUPHYSIK  
Dipl.-Ing. Ch. Malo  
Michelsbergstraße 4  
D-67098 Bad Dürkheim

Tel.: 06322/9419513  
Fax: 06322/9419747  
Bad Dürkheim, den 15.12.17

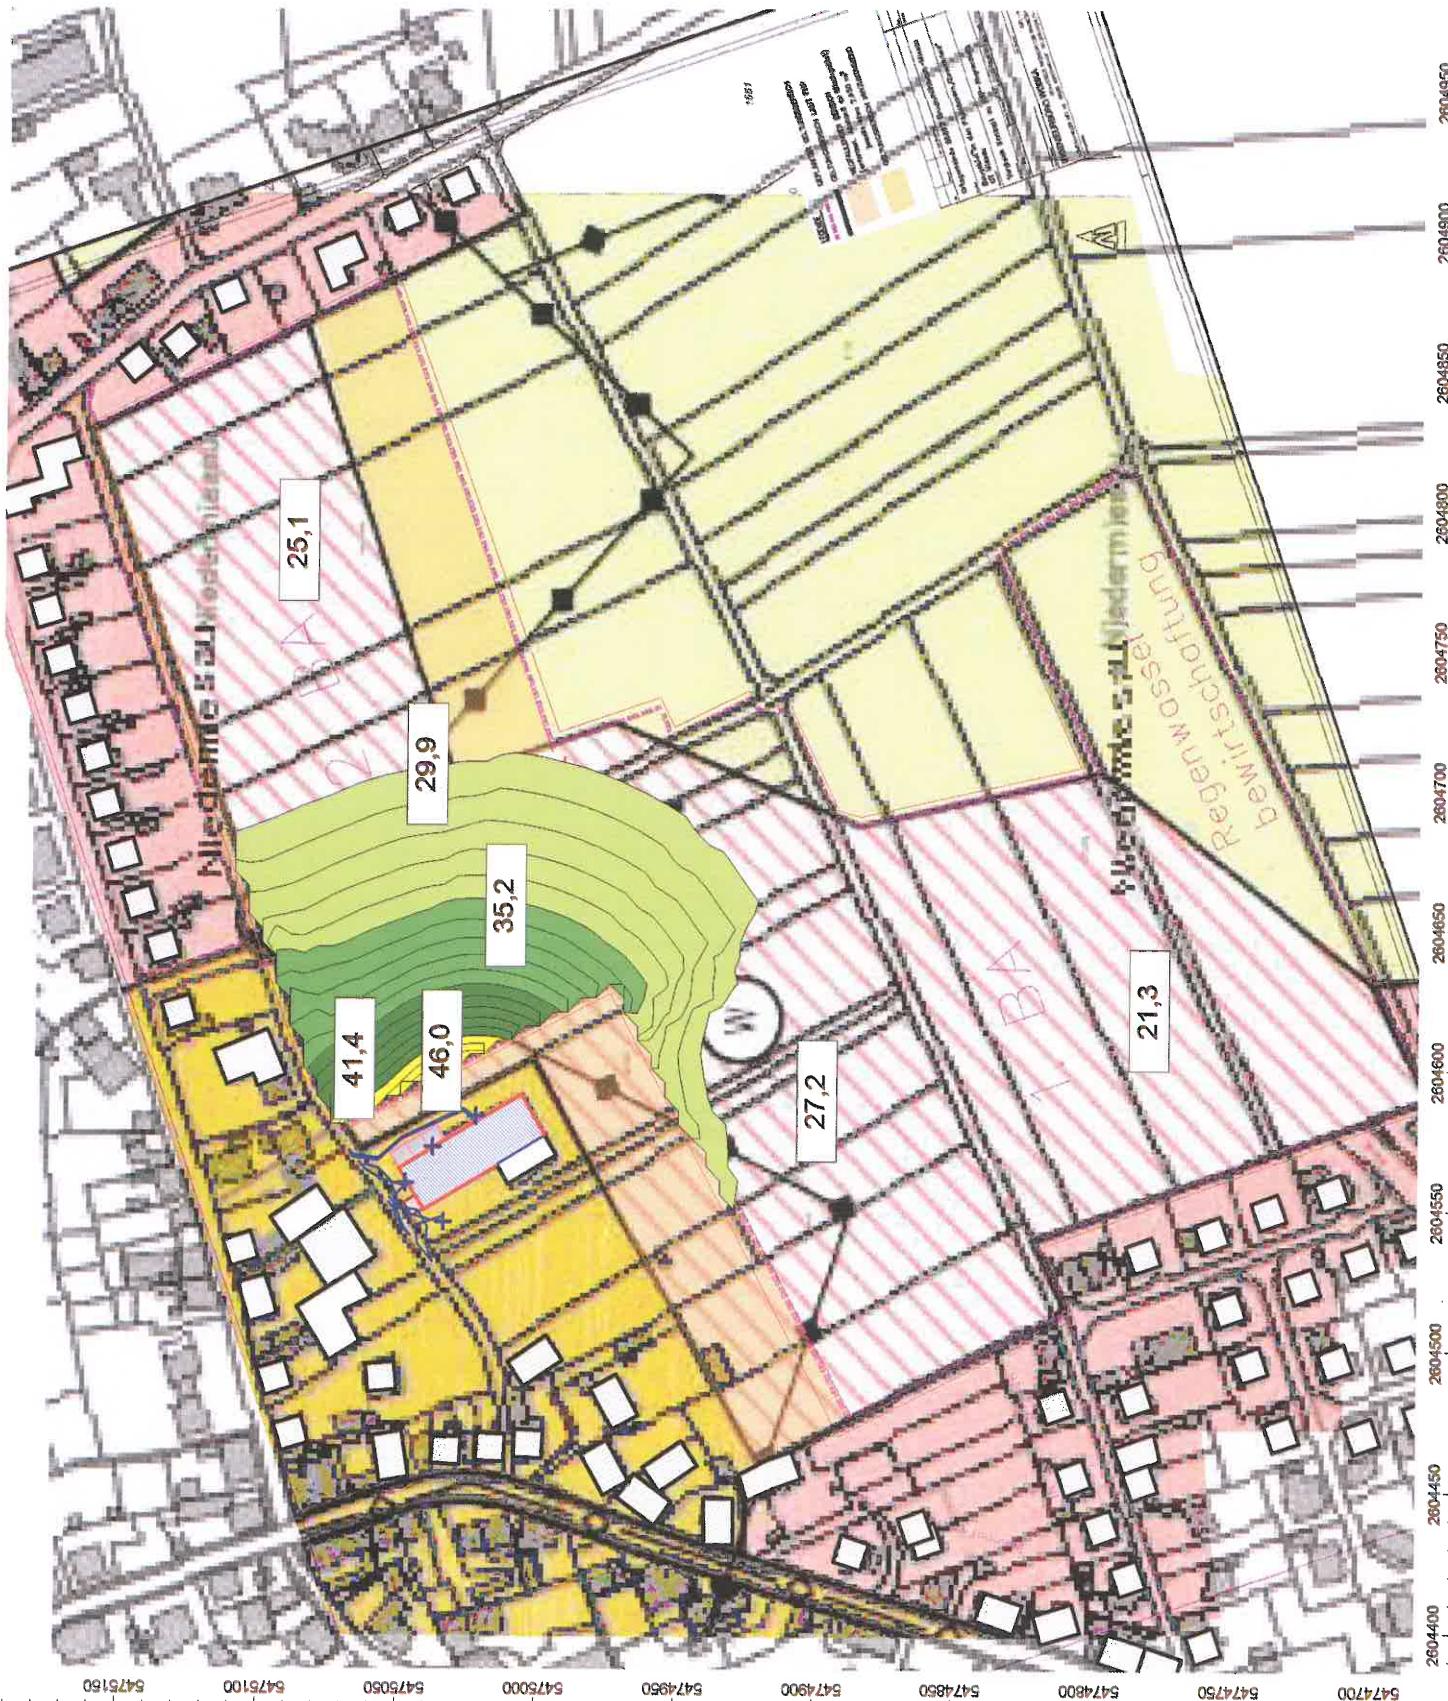

**Anlage: 6.5**  
**Bericht: 15.0912**  
**Pegelbeurteilungskarte: Nacht**  
**Rasterhöhe: 3 m über Gelände**  
**Betriebslärm Trocknungsanlage**  
**mit Schalldämpfer**  
**Toile nachts geschlossen**  
**ohne Fahrzeugbewegungen**  
**Bebauungsplan**  
**"In den Pfluhäcker-Zverfeld"**  
**Ortsgemeinde**  
**Bruchmühlbach-Misau**

**Legende:**



Maßstab: 1 : 2700


Auftraggeber:

Baulandentwicklung  
Kommunalbau Rheinland-Pfalz GmbH  
Löwenhofstraße 6  
55116 Mainz

erstellt durch:  
**Dipl.-Ing. Ch. Malo**

INGENIEURBÜRO FÜR BAUPHYSIK  
Dipl.-Ing. Ch. Malo  
Michelsbergstraße 4  
D-67093 Bad Dürkheim


Tel.: 06322/9419513  
Fax: 06322/9419747  
Bad Dürkheim, den 15.12.17

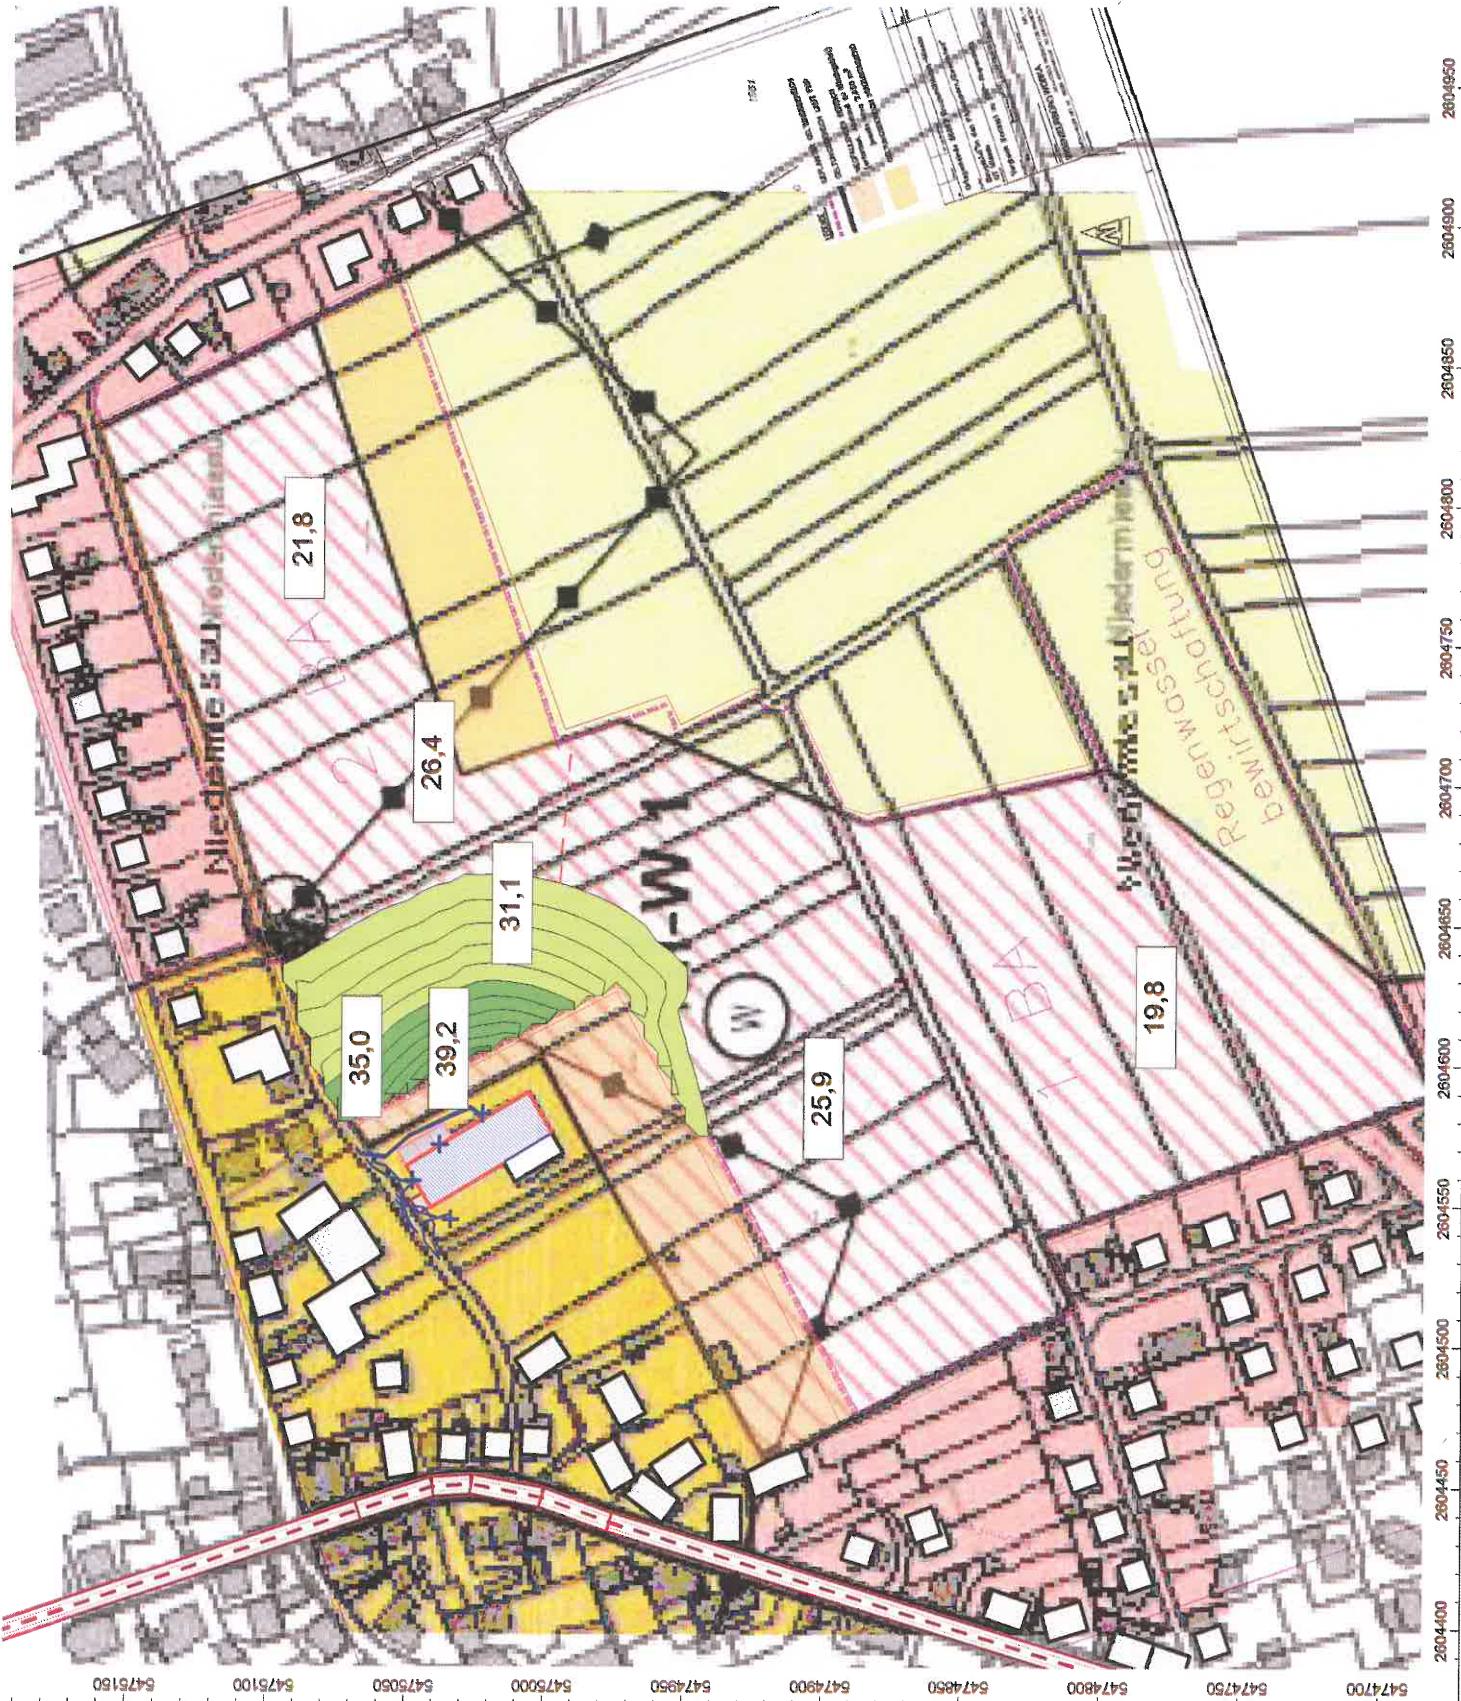

Anlage: 6.6  
 Bericht: 15.09.12  
 Pegelbeurteilungskarte: Nacht  
 Rasterhöhe: 6 m über Gelände

Betriebslärm Trocknungsanlage  
 mit Schalldämpfer  
 Tore nachts geschlossen  
 ohne Fahrzeugbewegungen

Bebauungsplan  
 "In den Pfuhläcker-Zwergfeld"  
 Ortsgemeinde  
 Bruchmühlbach-Misau

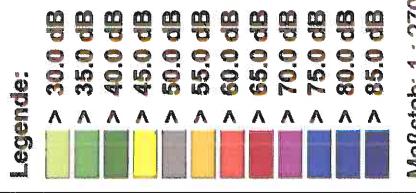

Maßstab: 1 : 2700


Auftraggeber:

Baulandentwicklung  
 Kommunalbau Rheinland-Pfalz GmbH  
 Löwenhofstraße 6  
 55116 Mainz

erstellt durch:  
 Dipl.-Ing. Ch. Malo

INGENIEURBÜRO FÜR BAUPHYSIK  
 Dipl.-Ing. Ch. Malo  
 Michelisbergstraße 4,  
 D-67098 Bad Dürkheim

Tel.: 06322/9419513  
 Fax: 06322/9419747  
 Bad Dürkheim, den 15.12.17

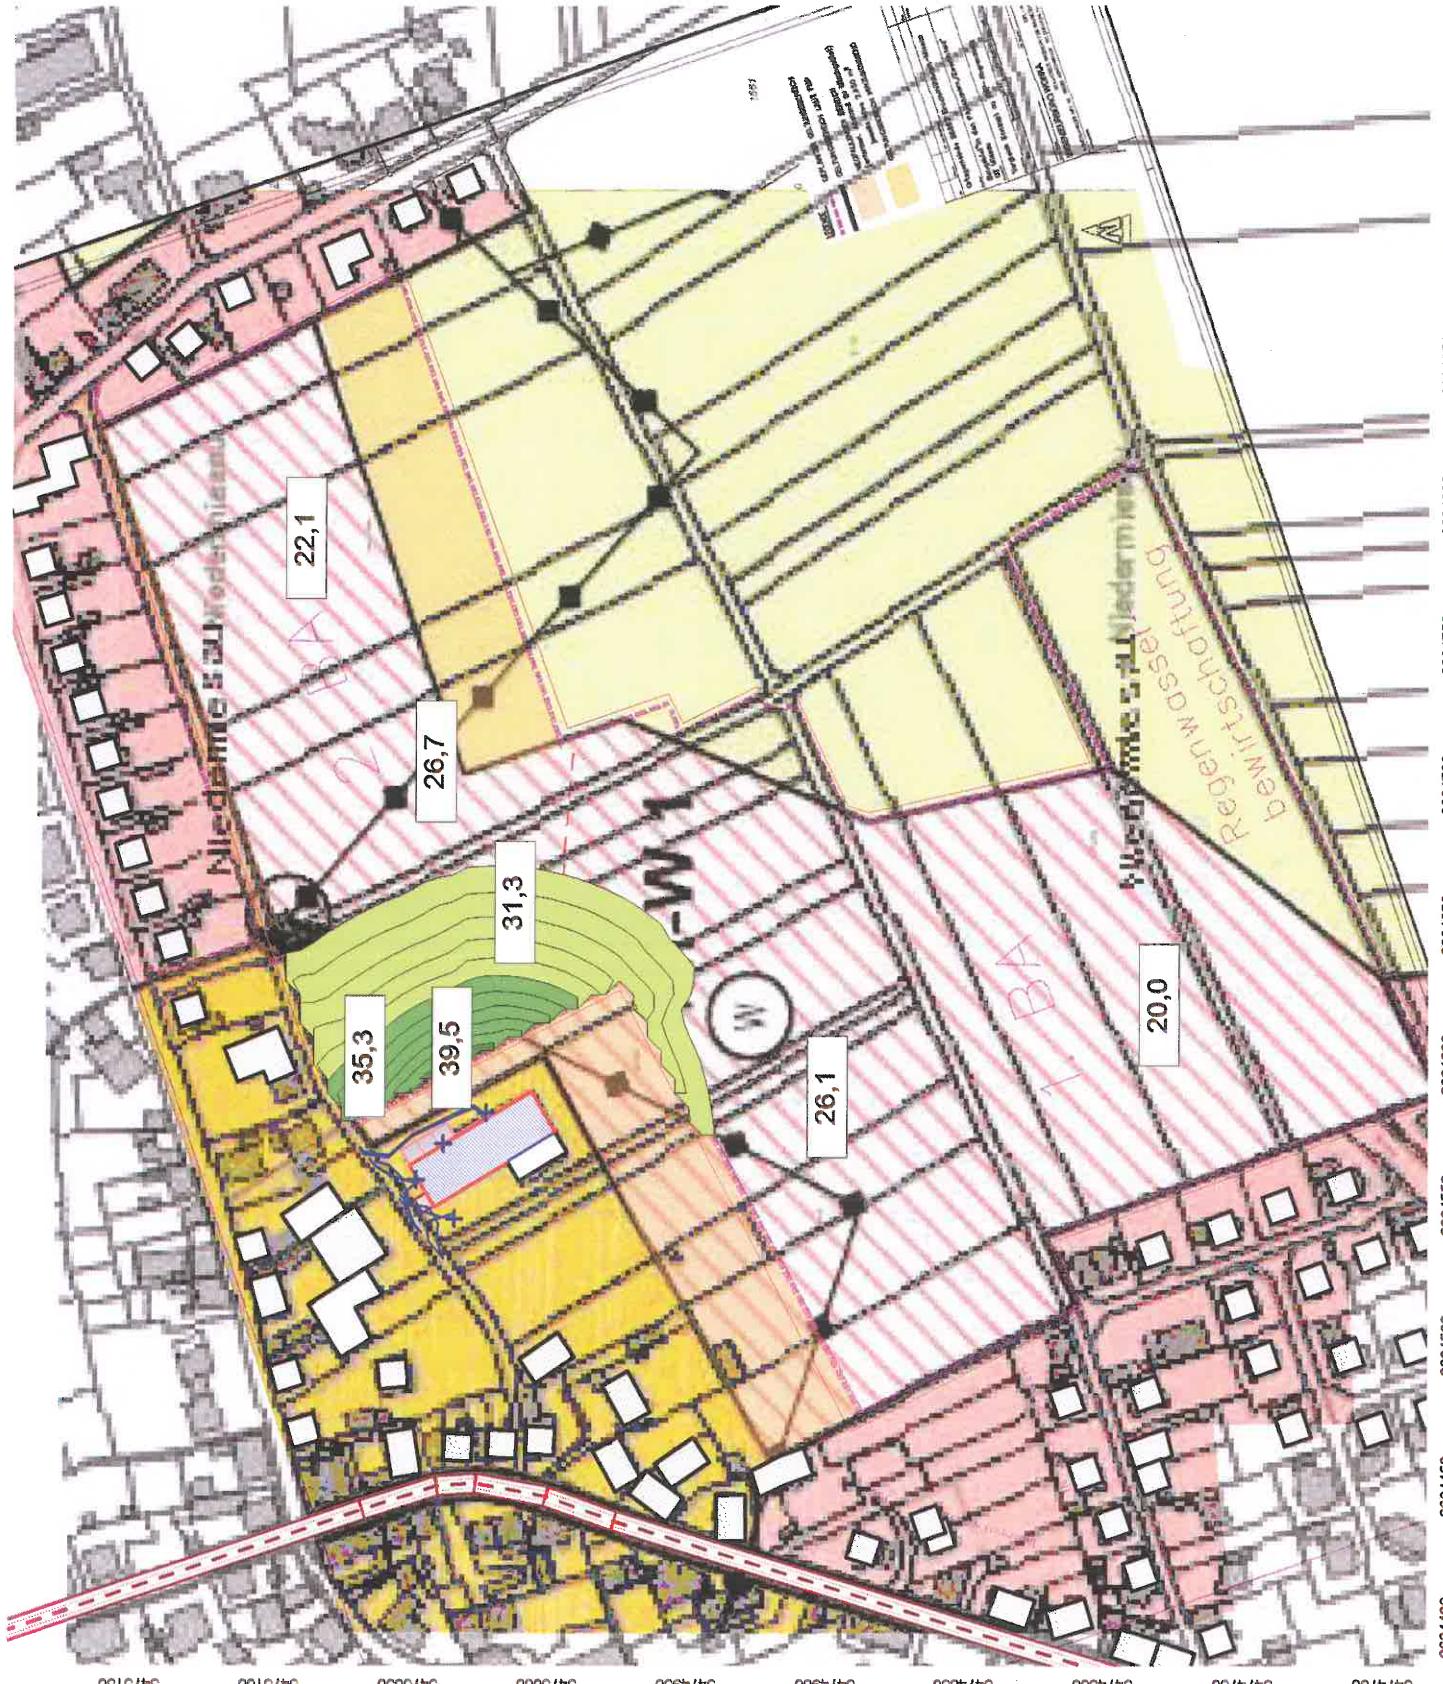

Anlage: 7.1  
Bericht: 15.0912  
Pegelbeurteilungskarte: Tag  
Rasterhöhe 3 m über Gelände  
Lärmpegelbereiche

Bebauungsplan  
"In den Pfuhläcker Zwerchfeld"  
Ortsgemeinde  
Bruchmühlbach-Misau

Legende:  
LP 1  
LP 2  
LP 3  
LP 4  
LP 5  
LP 6


Maßstab: 1 : 2700

Auftraggeber:  
Baulandentwicklung  
Kommunalbau Rheinland-Pfalz GmbH  
Löwenhofstraße 6  
55116 Mainz

erstellt durch:  
Dipl.-Ing. Ch. Malo

INGENIEURBÜRO FÜR BAUPHYSIK  
Dipl.-Ing. Ch. Malo  
Michelsbergstraße 4  
D-67093 Bad Dürkheim

Tel.: 06322/9419513  
Fax: 06322/941977  
Bad Dürkheim, den 15.12.17

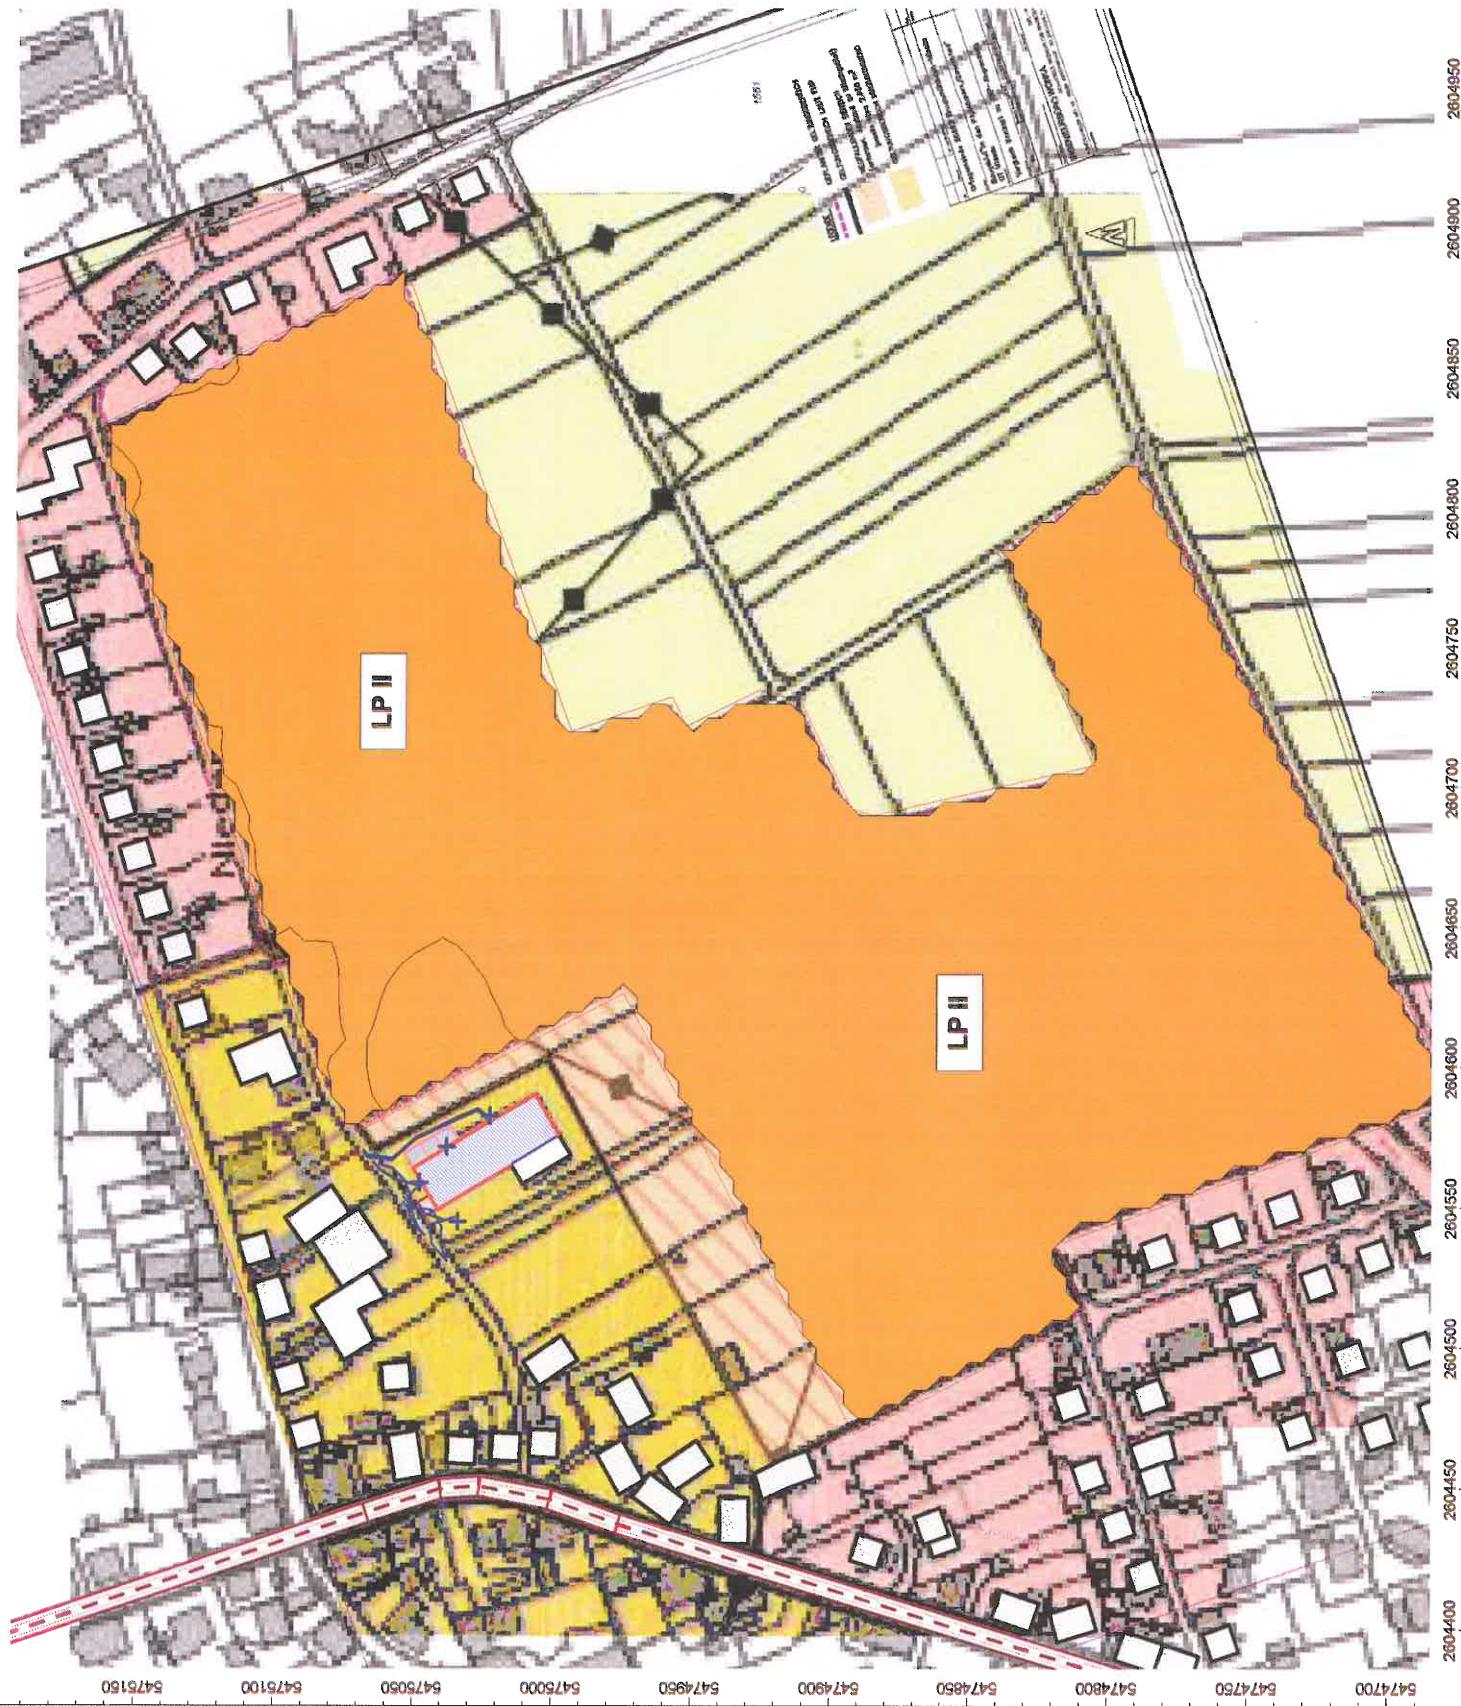

Anlage: 7.2  
Bericht: 15.09.12  
Pegelbeurteilungskarte: Tag  
Rasterhöhe 6 m über Gelände  
Lärmpegelbereiche

Bebauungsplan  
"In den Pflücker-Zwerchfeld"  
Ortsgemeinde  
Bruchmühlbach-Misau

Legende:

- LP 1
- LP 2
- LP 3
- LP 4
- LP 5
- LP 6


Maßstab: 1 : 2700

Auftraggeber:  
Baulandentwicklung  
Kommunalbau Rheinland-Pfalz GmbH  
Löwenhofstraße 6  
55116 Mainz

erstellt durch:  
Dipl.-Ing. Ch. Malo

INGENIEURBÜRO FÜR BAUPHYSIK  
Dipl.-Ing. Ch. Malo  
Michelsbergstraße 4  
D-67098 Bad Dürkheim

Tel.: 06322/9419513  
Fax: 06322/9419747  
Bad Dürkheim, den 15.12.17

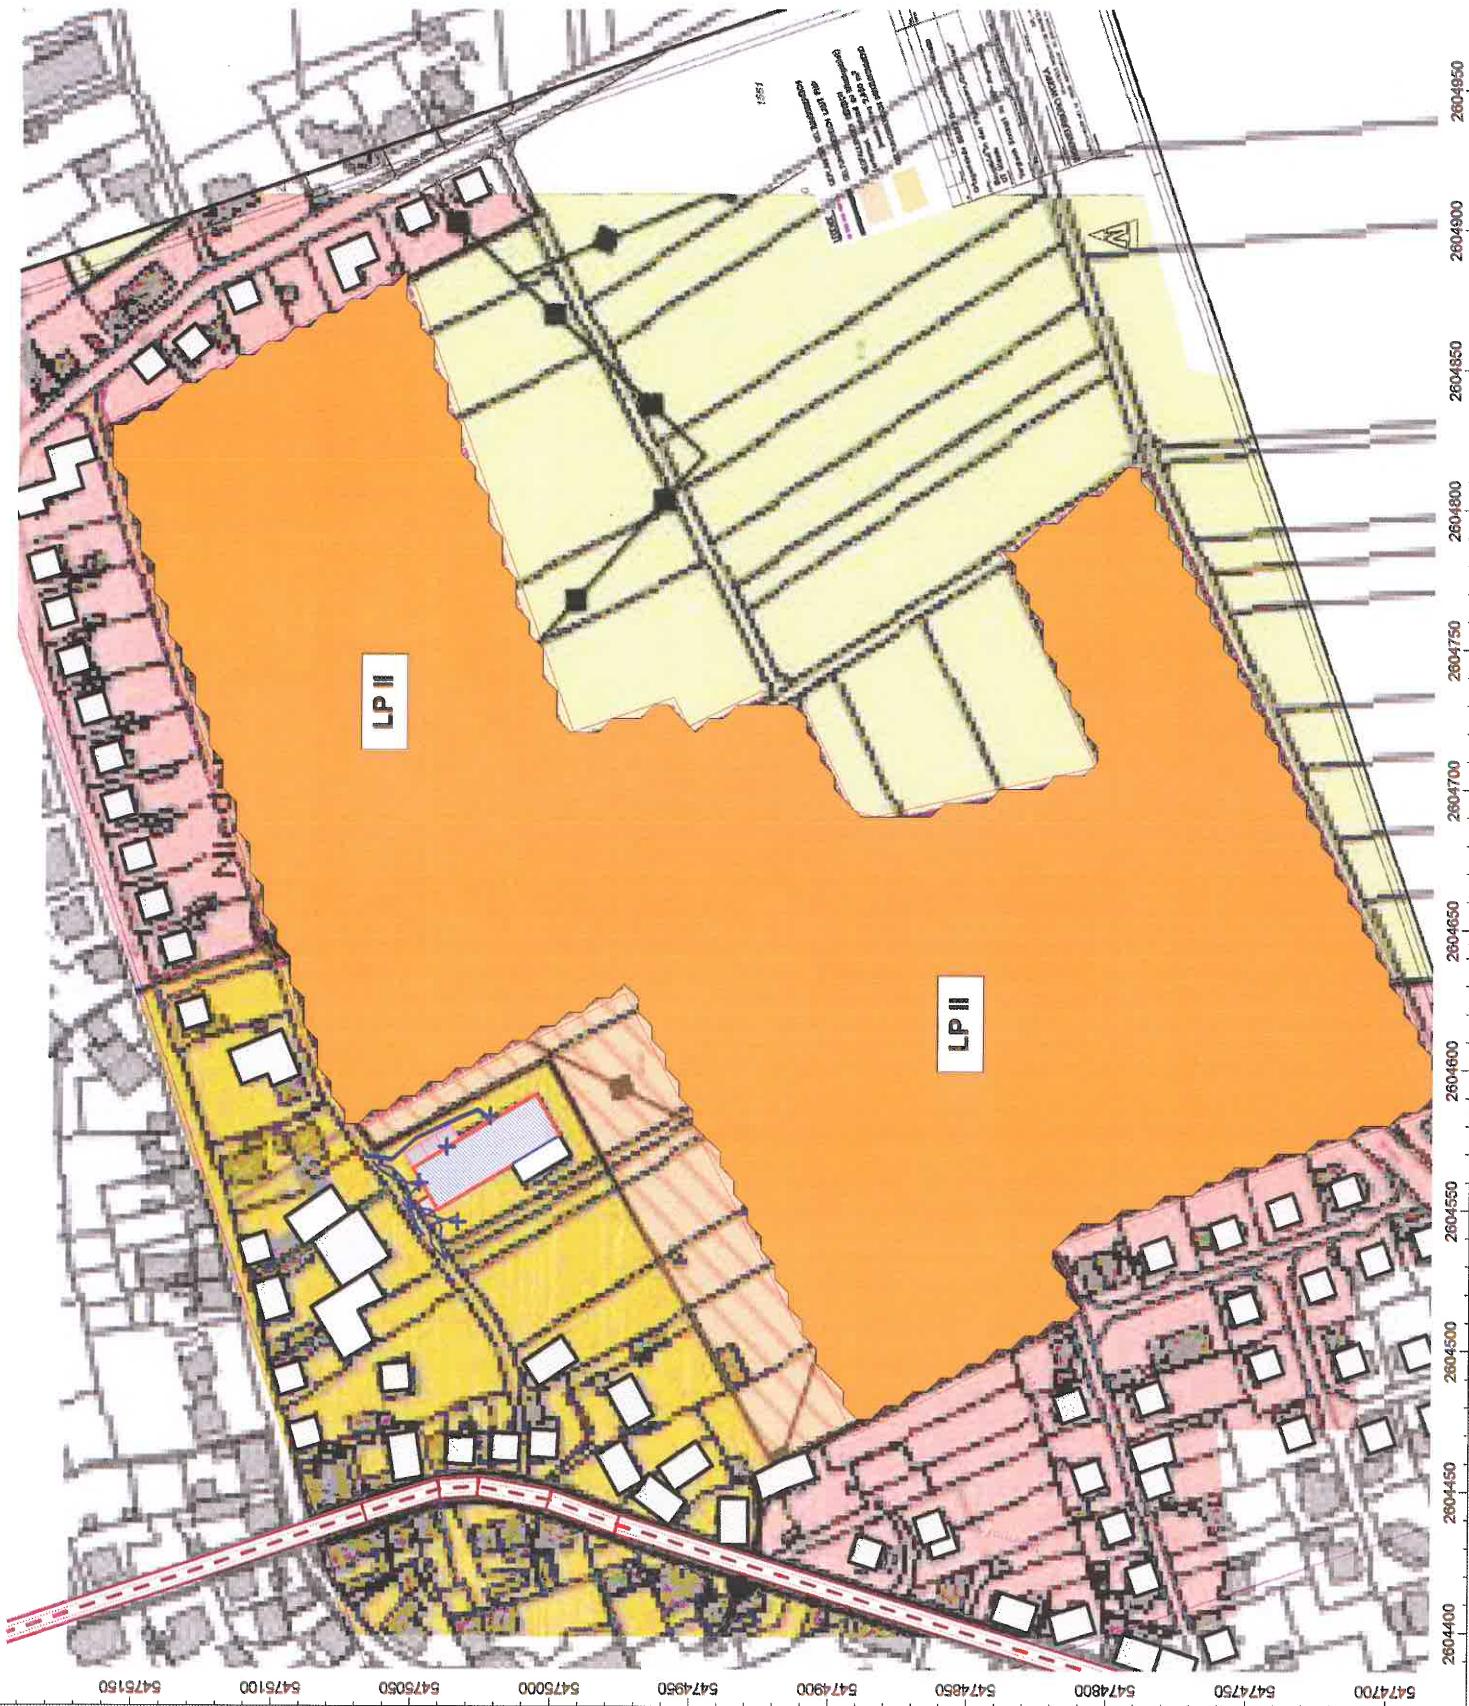

Anlage: 7.3  
Bericht: 15.09.12  
Pegelbeurteilungskarte: Nacht  
Rasterhöhe 3 m über Gelände  
**Lärmpegelbereiche**

**Bebauungsplan  
"In den Pfehläcker-Zwerchfeld"  
Ortsgemeinde  
Bruchmühlbach-Misau**


**Legende:**

- LP 1
- LP 2
- LP 3
- LP 4
- LP 5
- LP 6

Maßstab: 1 : 2700

Auftraggeber:  
Baulandentwicklung  
Kommunalbau Rheinland-Pfalz GmbH  
Löwenhofstraße 6  
55116 Mainz

erstellt durch:  
**Dipl.-Ing. Ch. Malo**  
INGENIEURBÜRO FÜR BAUPHYSIK  
Dipl.-Ing. Ch. Malo  
Michelsbergstraße 4  
D-67098 Bad Dürkheim  
Tel.: 06322/9419513  
Fax: 06322/9419747  
Bad Dürkheim, den 15.12.17

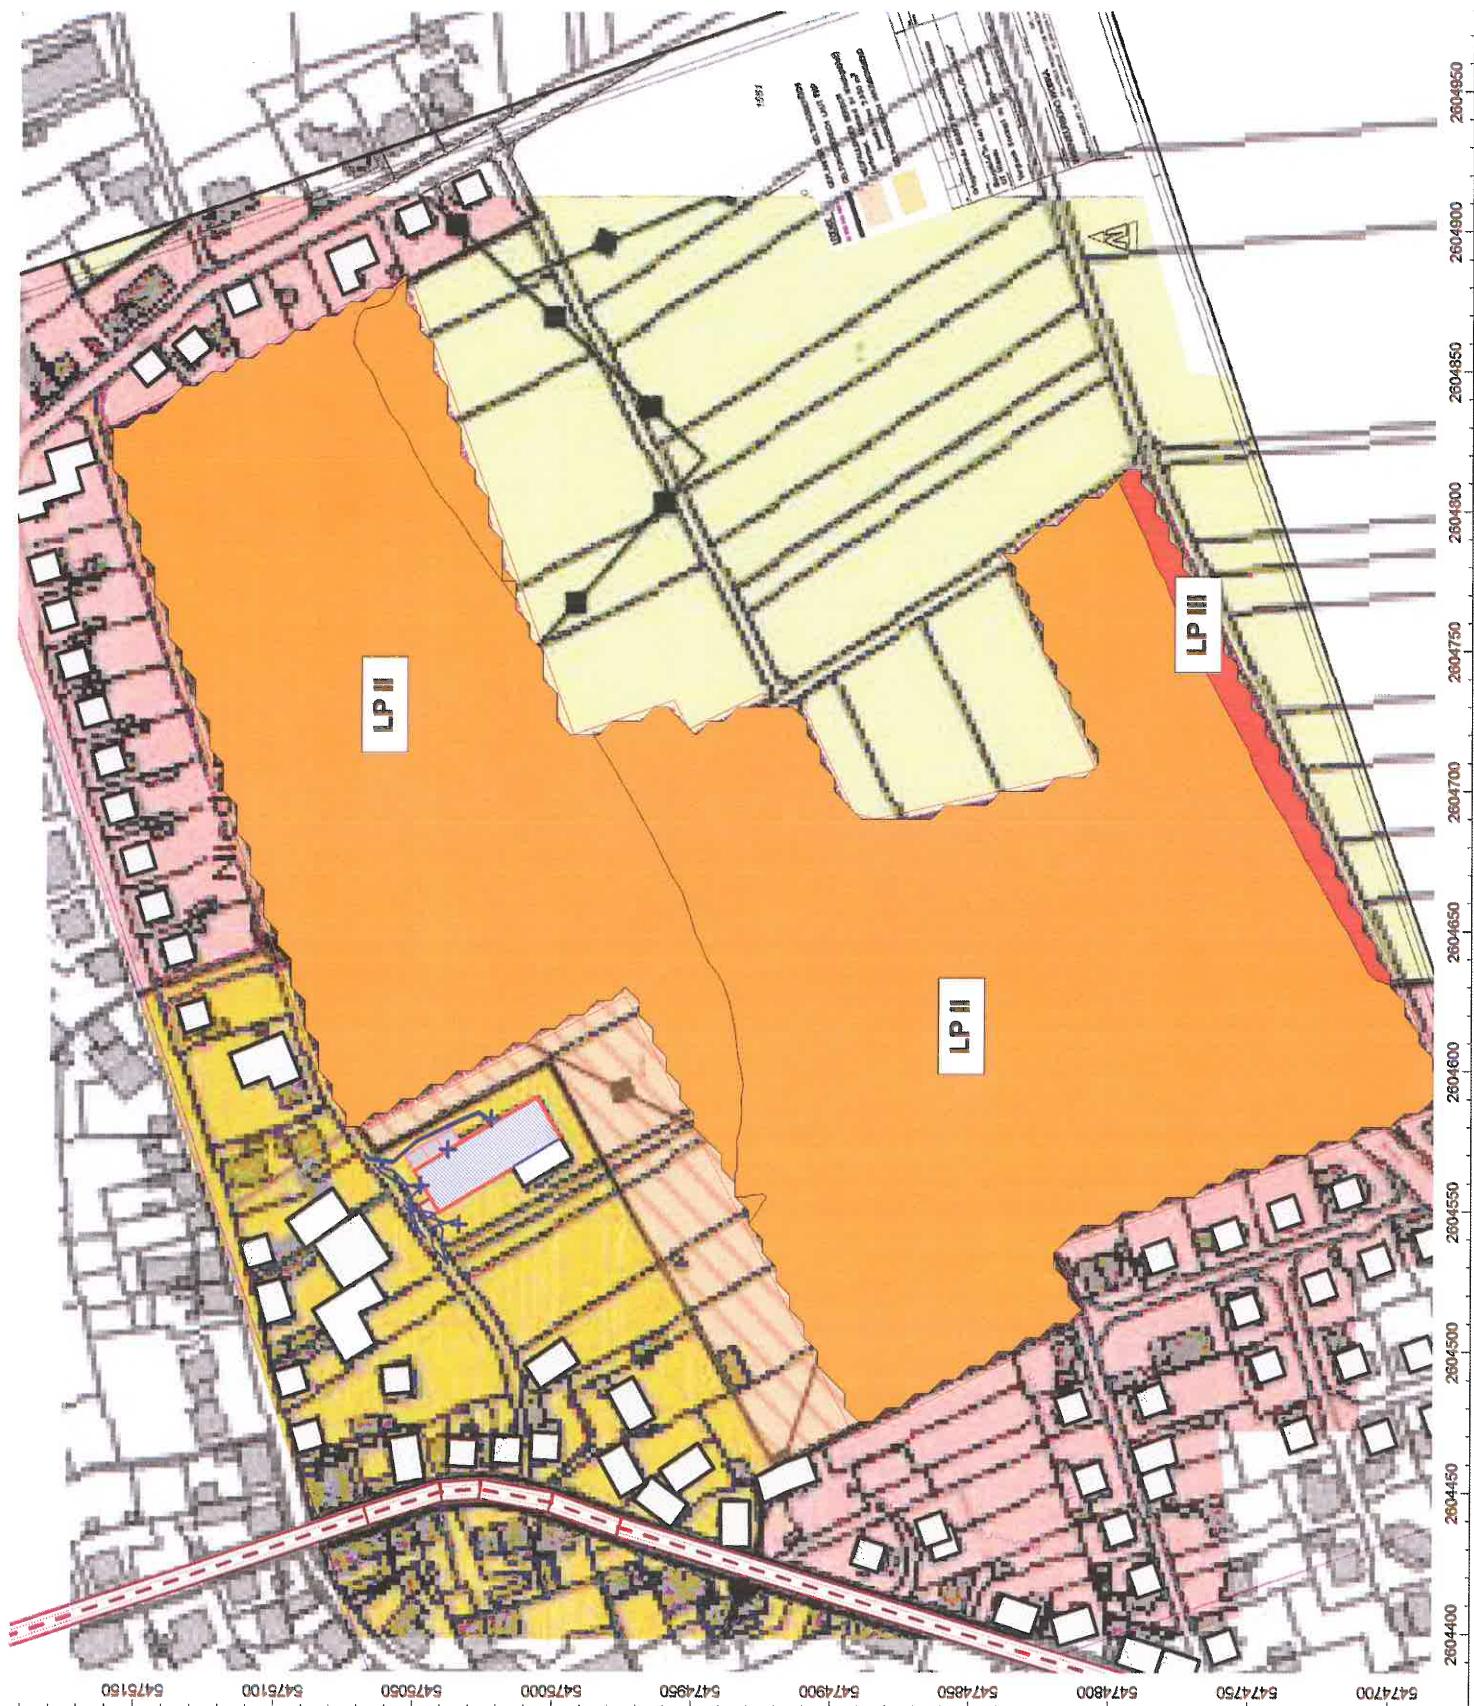

Anlage: 74  
Bericht: 15.09.12  
Pegelbeurteilungskarte: Nacht  
Rasterhöhe 6 m über Gelände  
Lärmpegelbereiche

Bebauungsplan  
"In den Pfuhläcker-Zwerchfeld"  
Ortsgemeinde  
Bruchmühlbach-Misau

Legende:

- LP 1
- LP 2
- LP 3
- LP 4
- LP 5
- LP 6

Maßstab: 1 : 2700

Auftraggeber:  
Baulandentwicklung  
Kommunalbau Rheinland-Pfalz GmbH  
Löwenhofstraße 6  
55116 Mainz

erstellt durch:  
Dipl.-Ing. Ch. Malo

INGENIEURBÜRO FÜR BAUPHYSIK  
Dipl.-Ing. Ch. Malo  
Michelsbergstraße 4  
D-67098 Bad Dürkheim

Tel.: 06322/9419513  
Fax: 06322/9419747  
Bad Dürkheim, den 15.12.17

